图号	图名	专业	图幅
暖施-00	图纸目录	暖通	A3
暖施-01	自然排烟设计说明	暖通	A3
暖施-02	一层自然排烟平面图	暖通	A3
暖施-03	二层自然排烟平面图	暖通	A3
暖施-04	书房自然排烟平面图	暖通	A3

## 筑洲建筑设计有限公司

Zhuzhou Architectural Design Co., LTD

建筑行业(建筑工程)乙级工程设计

证书编号: A212008873

REGISTERED SEAL

会签栏

建筑	there there	电气	施定
给排水	Anset	暖通	
结构	主農家		
山岡土日	H &		DRAWING SPECIAL SEAL

出图专用章

注册印章

注册执业栏 REGISTERED ARCHITECT/ENGINEER 李来壮 注册印章号 REGISTERED SIGNET NO. 1200887-CN002 注册证书号 CN101300136 EGISTERED CERTIFICATE NO.

建设单位: 连云港市连云区人民政府宿城街道办事处

工程名称:

连云港市连云区宿城街道大竹园村茶书房改造工程

子项名称:

项目总负责人 PROJECT NO. thenk 曹正明 审 定 APPROVED BY 审 核 AUDIT 李来壮 A HAR 专业负责人 DISCIPLINE CHIEF 李来壮 BUR 校 对 CHECKED BY ᆒᇶ 刘 红 设 计 DESIGNED BY 关文吉 美文艺

图 名:

DRAWING TITLE

图纸目录

设计号 JOB NO.	设	计号	
图 别 DWG. CATEGORY	暖通	版本号 VER. NO.	第一版
图号	NS-00	日期	日期

一、建筑概况	五、本项目建筑空间净高均小于 $6$ 米,均设置有效面积不小于该房间面积 $2\%$ 的自然排烟窗( $\square$ )。		
(一)、工程名称:连云港市连云区宿城街道大竹园村茶书房改造工程	六、公共建筑、工业建筑防烟分区的最大允许面积及其长边最大允许长度应符合表4.2.4的规定,		
(二)、工程地点: 宿城街道大竹园村委会西侧	当工业建筑采用自然排烟系统时,其防烟分区的长边长度尚不应大于建筑内空间净高的8倍		
(三)、建筑面积:635平方米	公共建筑、工业建筑防烟分区的最大允许面积及其长边最大允许长度		
	$egin{array}{c c c c c c c c c c c c c c c c c c c $		
	$-\frac{188.0}{3.0 < H \le 6.0} \frac{300}{1000} \frac{24}{36}$		
	H>6.0 $2000$ $60m;$ 具有自然对流条件时,不应大于 $75m$		
	注: 公共建筑、工业建筑中的走道宽度不大于2.5m时,其防烟分区的长边		
	长度不应大于60m。		
	七、补风系统		
	补风系统可采用疏散外门、手动或自动可开启外窗等自然进风方式以及机械送风方式。防火门、窗不得用作补风设施		
本项目未涉及结构体系改变以及建筑性质变更。	风机应设置在专用机房内;补风口与排烟口设置在同一空间内相邻的防烟分区时,补风口位置不限;当补风口与排烟		
未改变原建筑设计的消防疏散、防火分区、消防系统及相关的消防设施。	设置在同一防烟分区时,补风囗应设在储烟仓下沿以下;补风囗与排烟囗水平距离不应少于 $5m$ ;机械补风囗的风速		
二、设计依据	不宜大于 $10m/s$ ,人员密集场所补风口的风速不宜大于 $5m/s$ ;自然补风口的风速不宜大于 $3m/s$ 。		
《建筑设计防火规范》GB50016-2014(2018年版)	八、防火分区		
《建筑防火通用规范》 GB55037-2022	本次装修改造,每层为一个防火分区,未改动原有防火分区。		
《建筑防排烟系统技术标准》GB51251-2017	九、玻璃窗安装设计规范		
《建筑玻璃应用技术规程》JGJ113-2015	本次装修可开启外窗需严格按照《建筑玻璃应用技术规程》JGJ113—2015进行安装。		
《消防设施通用规范》GB55036-2022	十、本项目系统竣工后,应进行工程验收,验收不合格不得投入使用。		
三、自然排烟设施			
本项目设置自然排烟设施,符合规范要求。			
四、自然排烟窗(口)应设置在排烟区域的顶部或外墙,并应符合下列规定:			
1、当设置在外墙上时,自然排烟窗(□)应在储烟仓以内,但走道、室内空			
间净高不大于3m 的区域的自然排烟窗(□)可设置在室内净高度的1/2以上;			
2、自然排烟窗(口)的开启形式应有利于火灾烟气的排出;			
3、当房间面积不大于200m2时,自然排烟窗(口)的开启方向可不限;			
4、自然排烟窗(口)宜分散均匀布置,且每组的长度不宜大于3.0m;			
5、设置在防火墙两侧的自然排烟窗(口)之间最近边缘的水平距离不应小于2.0m。			
6、自动排烟窗应能正常手动开启和复位,动作信号应在消防控制室显示。			
7、自动排烟窗可采用与火灾自动报警系统联动和温度释放装置联动的控制方式。当采用与火			
灾自动报警系统自动启动时,自动排烟窗应在6○5内或小于烟气充满储烟仓时间内开启完毕。带			
有温控功能自动排烟窗,其温控释放温度应大于环境温度30℃且小于100℃。			

筑洲建筑设计有限公司

Zhuzhou Architectural Design Co., LTD

建筑行业 (建筑工程) 乙级工程设计 证书编号: A212008873

会签栏

建筑	there there	电气	魏定
给排水	Anset	暖通	AME.
结构	主農家		
山岡土日	H &		DRAWING SPECIAL SEAL

出图专用章

REGISTERED SEAL

注册印章

注册执业栏 REGISTERED ARCHITECT/ENGINEER 李来壮 注册印章号 REGISTERED SIGNET NO. 1200887-CN002 注册证书号 EGISTERED CERTIFICATE NO CN101300136

建设单位: 连云港市连云区人民政府宿城街道办事处

工程名称:

连云港市连云区宿城街道大竹园村茶书房改造工程


子项名称:


项目总负责人 PROJECT NO.	曹正明	there
审 定 APPROVED BY 审核 AUDIT	李来壮	A.
专业负责人 DISCIPLINE CHIEF	李来壮	Ane.
校 对 CHECKED BY	刘红	3yl ₹±
设 计 DESIGNED BY	关文吉	关文艺
囡 夕.		DRAWING TITLE


图 名:

自然排烟设计说明

设计号 JOB NO.	设	计号	
图 别 DWG. CATEGORY	暖通	版本号 VER. NO.	第一版
图号	NS-01	日期	日期

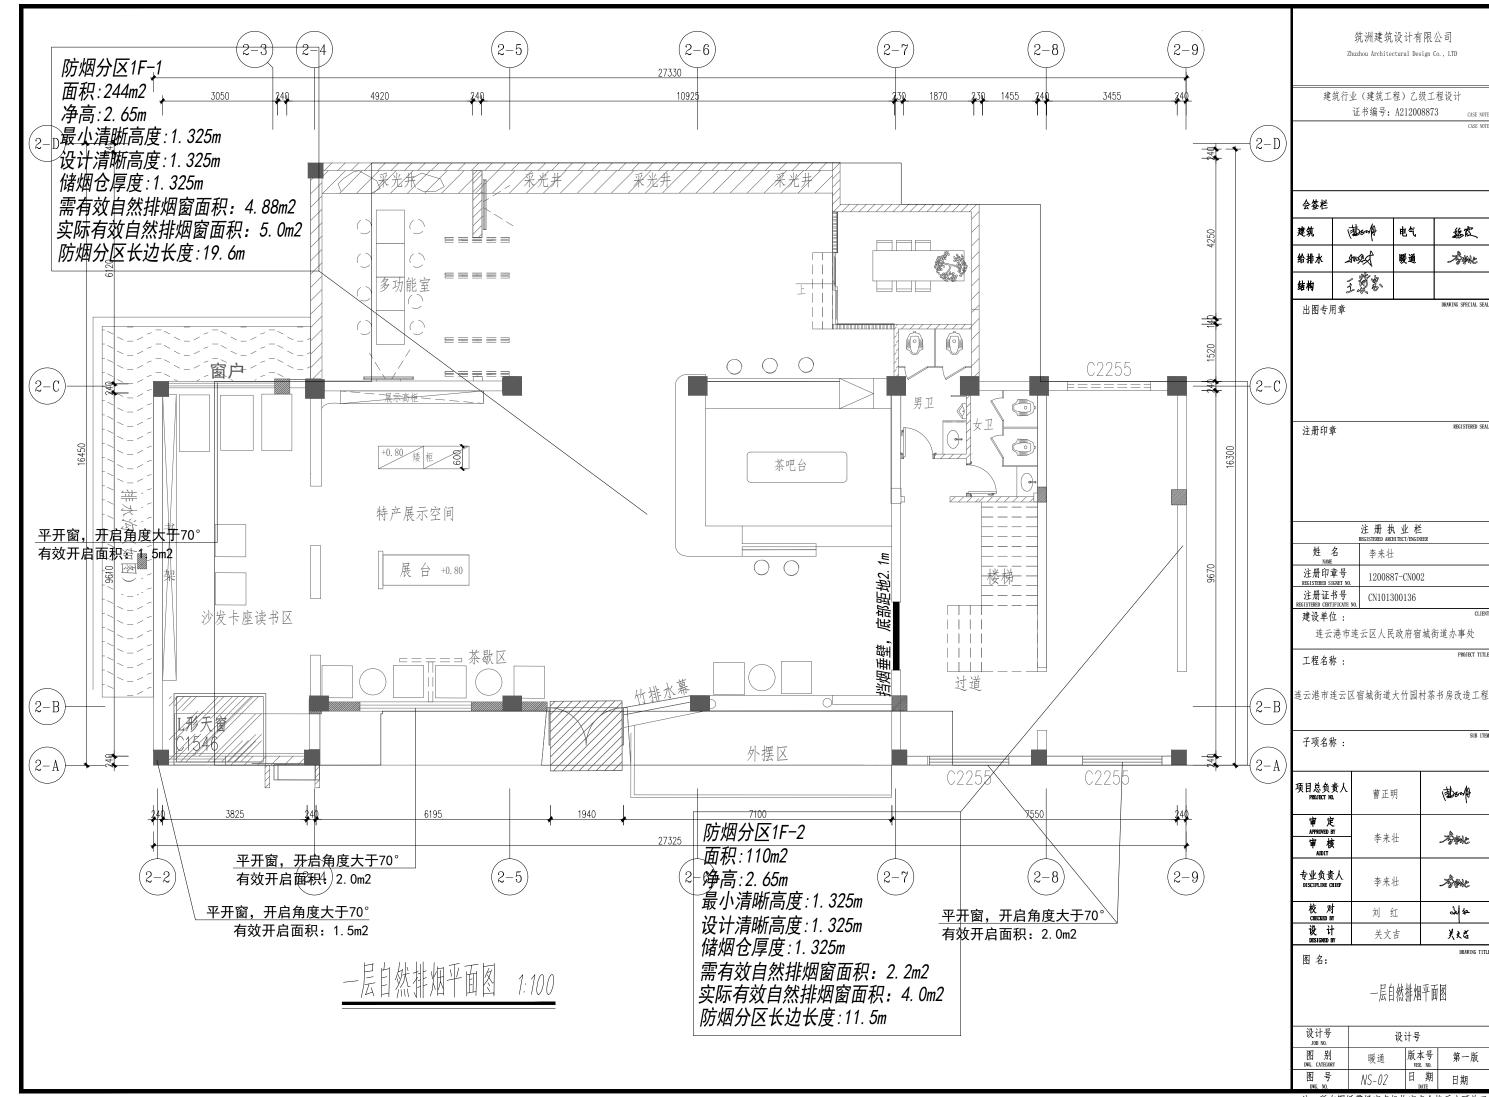

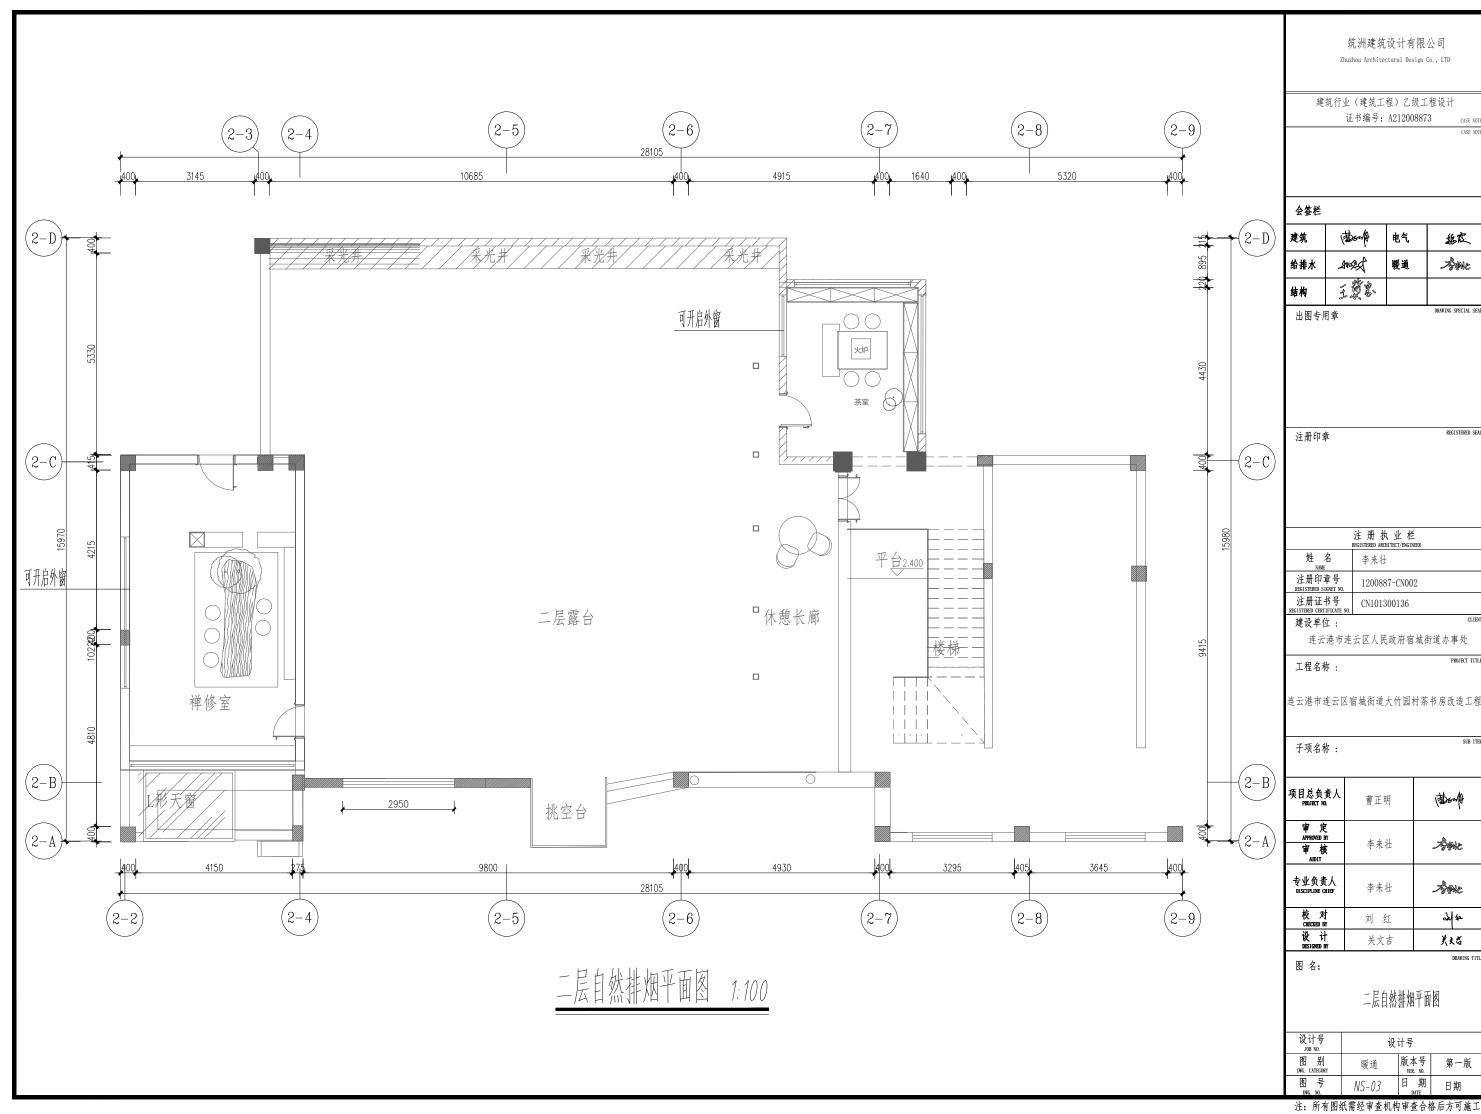

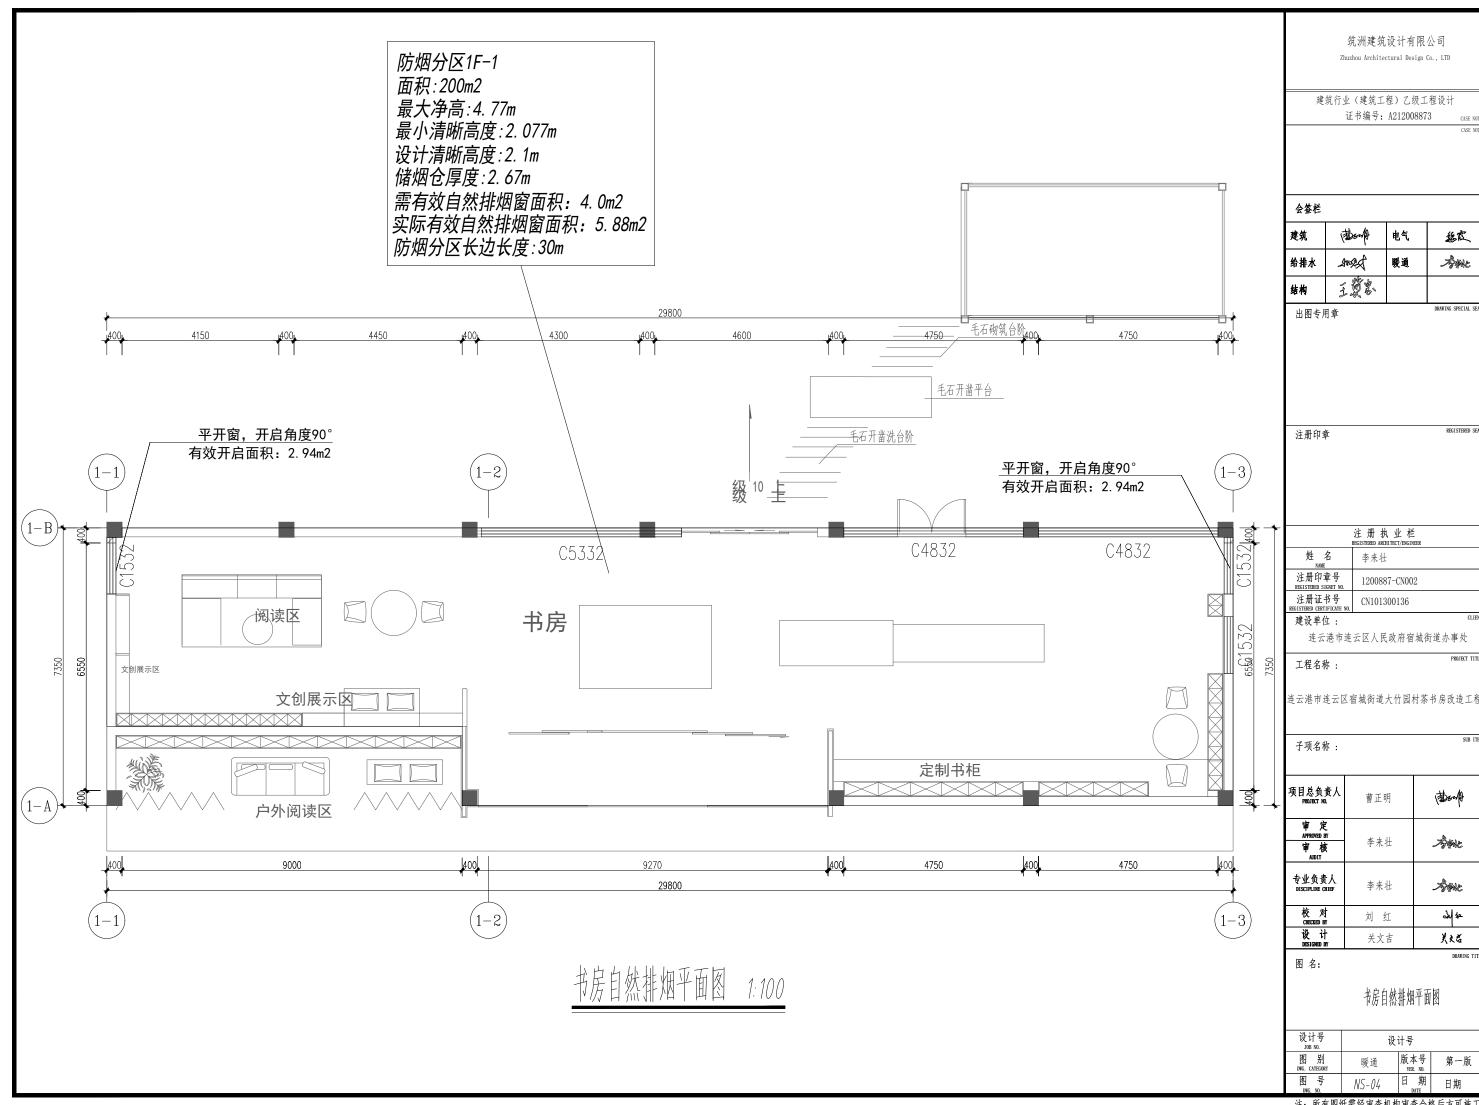

建筑	Dent	电气	絕定
给排水	mad	暖通	AME
结构	1. 数常		