


# 苏庄村宜居宜业和美乡村 花坛矮墙详图

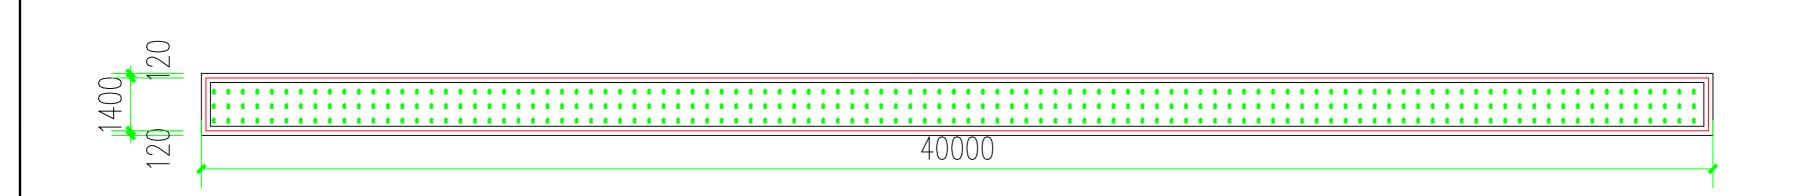

花坛平面图 1:100


## 泰州市姜城建筑规划设计有限责任公司

Taizhou Jiangcheng Architectural Planning and 工程设计证书编号: A232019587

> 本图版权属我公司所有,除该工程外对本图的任何用途和复制,须获得我公司的书面许可 THE OWERSHIP OF THE COPYRIGHT IN THIS DRAWING IS RETAINED BY ZHONG CHENG REZE ENGINEERING DESING CO., LID WRITTEN CONSENT MIST BE OBTAINED BEFORE ANY USE OR REPORDUCTION

合作设计单位 JOINED DESIGNE

出图章

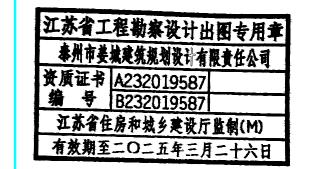

注册执业章

		書 <u></u>
设 计 DESIGNED BY	张珺	张珺
ー 校 对 CHECKED BY	陈鑫	高人
专业负责人 DISCIPLINE RESPONSIBLE BY	张雨川	张南州
项目负责人 PROJECT DIRECTOR BY	卞亚云	大型之
审 核 VERIFIED BY	张雨川	张南川
审 定 APPROVED BY	张永礼	Zerial

会签栏 COUNTERSIGN

秦州市姜堰区溱潼镇人民政府 秦州市姜堰区溱潼镇人民政府

宜居宜业和美乡村


工程名称 PROJECT 苏庄村公交停车场花坛


图纸名称 花坛矮墙范围

 设计编号
 図号
 建施01

 设计阶段
 施工图
 版次
 A

 比例
 1:100
 日期
 2024.12

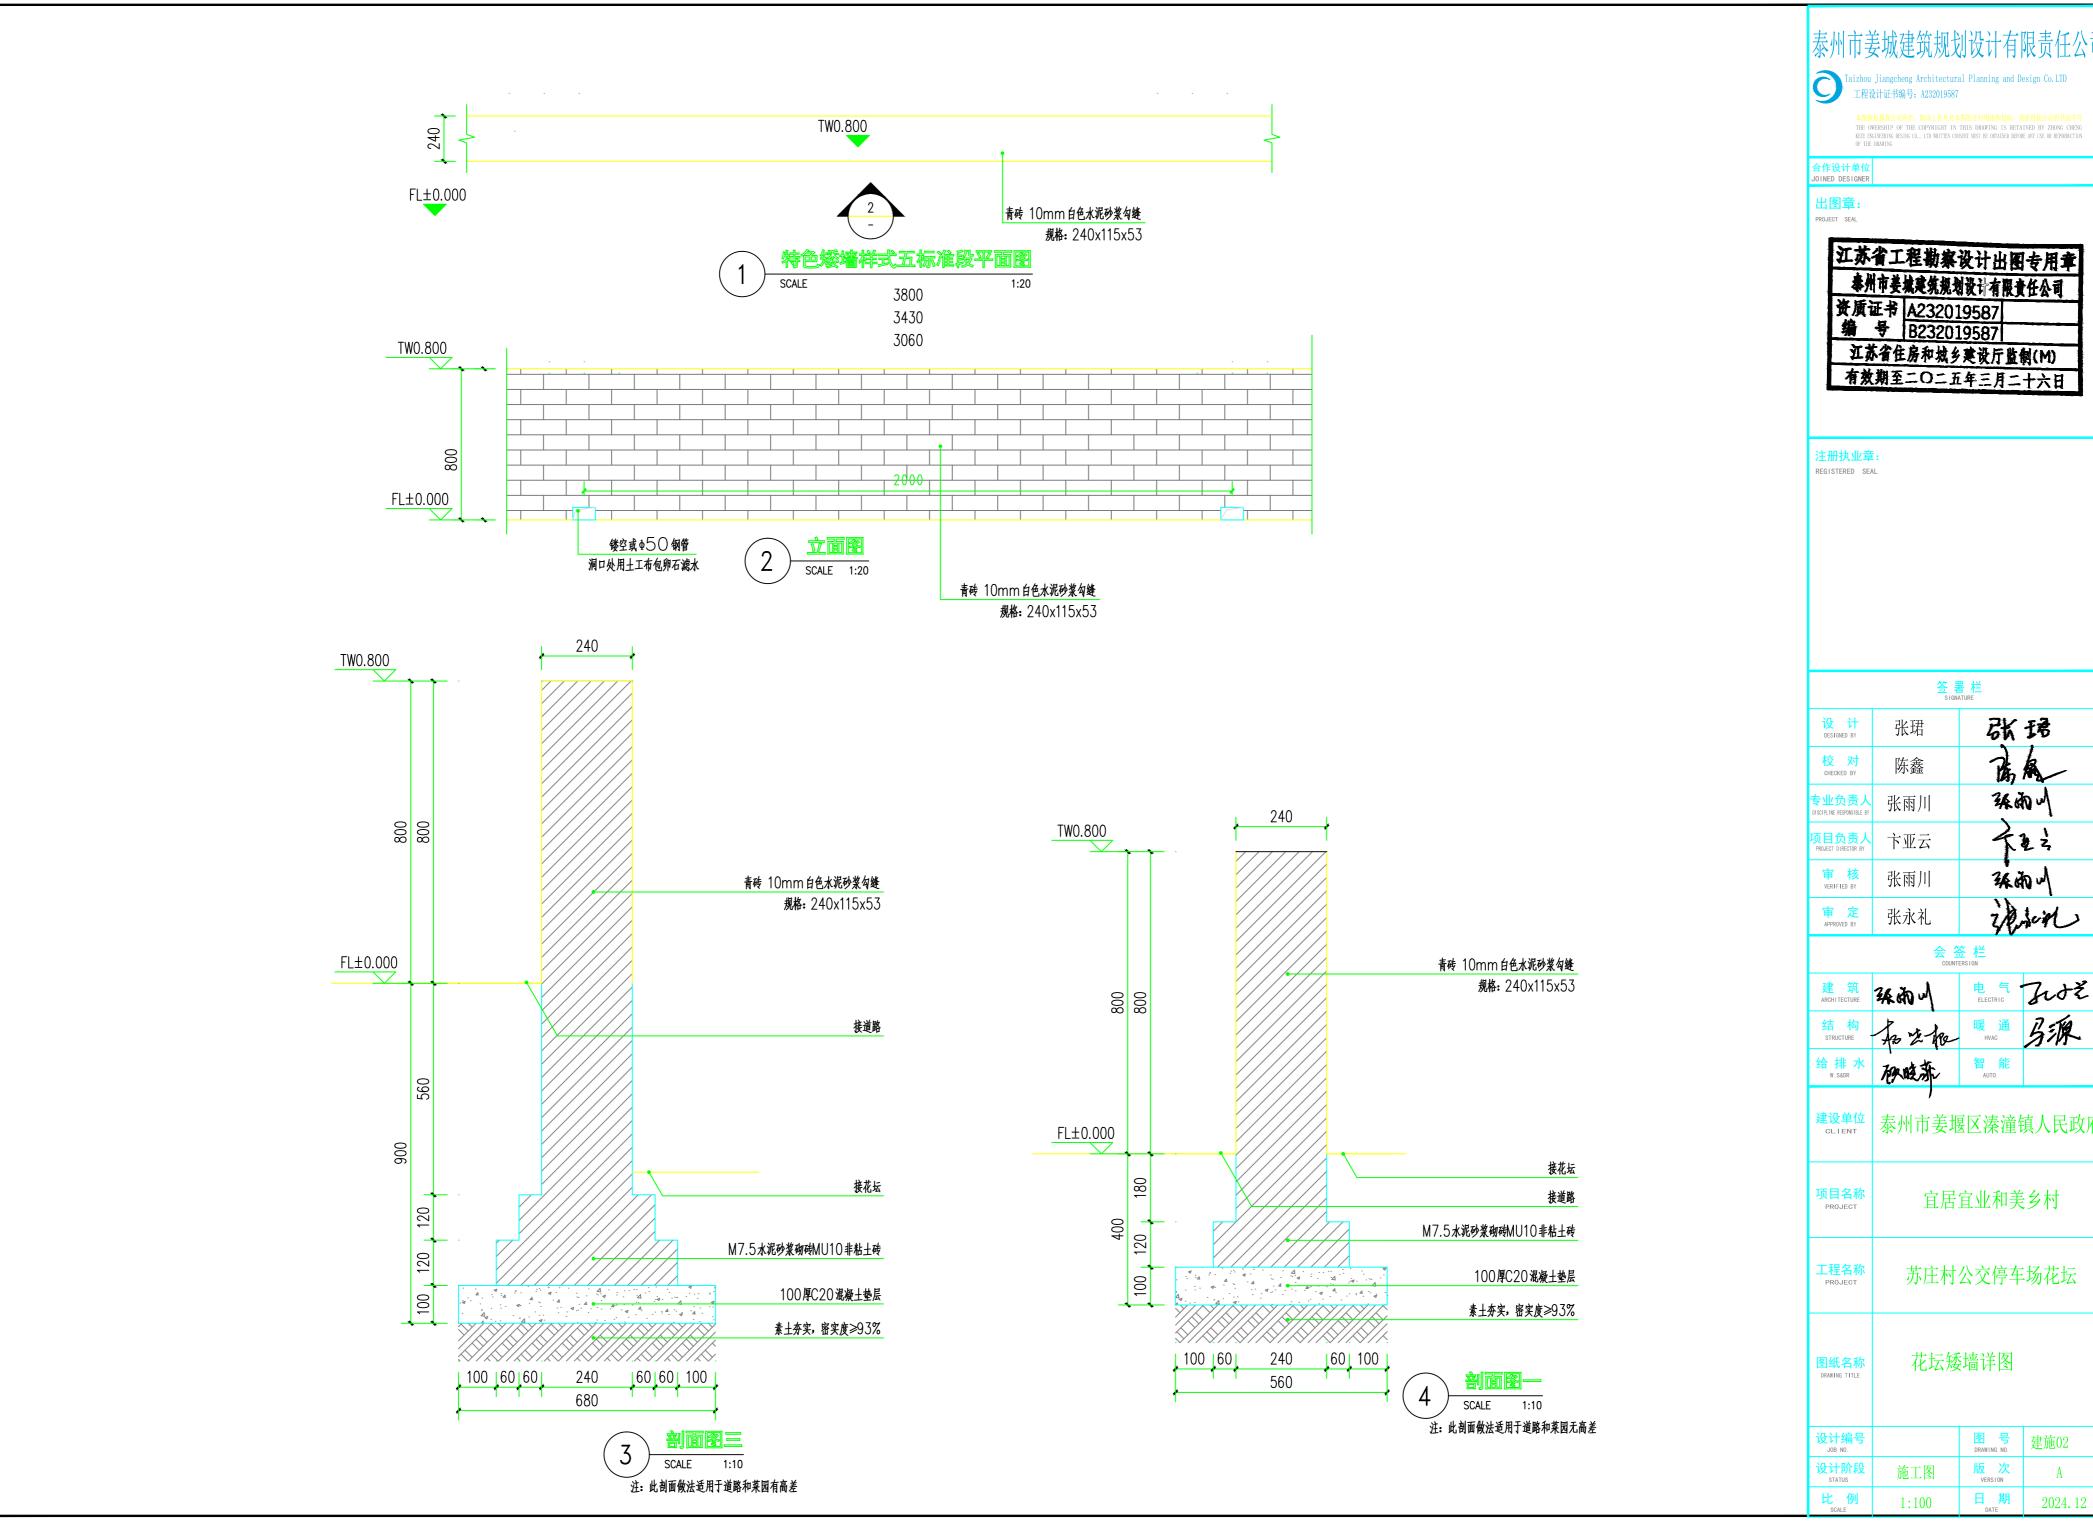

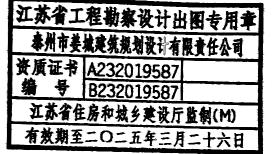

		<mark>署 栏</mark> ATURE
设 计 DESIGNED BY	张珺	张珺
校 对 CHECKED BY	陈鑫	南人
专业负责人 DISCIPLINE RESPONSIBLE BY	张雨川	张南川
<mark>项目负责人</mark> PROJECT DIRECTOR BY	卞亚云	大型之
审 核 VERIFIED BY	张雨川	张南山
审 定 APPROVED BY	张永礼	z dien


	会 3 COUNTI		
建筑 ARCHITECTURE	张的山	电气 ELECTRIC	なかぎ
结 构 STRUCTURE	和生物	暖 通 HVAC	另源
给排水 W. S&DR	独略流	智 能 AUTO.	

建 <mark>设单位</mark> CLIENT	泰州市姜堰区溱潼镇人民政府
<mark>项目名称</mark> PROJECT	宜居宜业和美乡村

设计编号 JOB NO.		图 号 DRAWING NO.	建施02
设计阶段 STATUS	施工图	版 次 VERSION	A
比例	1.100	日期	2024 12

## 姜堰区宜居宜业和美乡村建设项目(苏庄村)

## 施工图

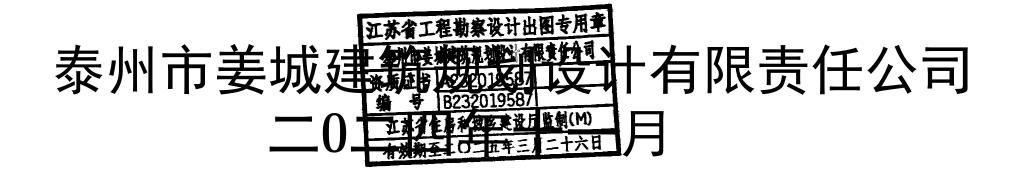

## 目 录

序号	图号	图纸名称	序号	图号	图纸名称
1		设计总说明	15	施14	DN1500过水涵洞结构大样图
2	施01	项目总平面布置图(一)	16	施15	标线大样图
3	施02	项目总平面布置图 (二)			
4	施03	项目总平面布置图 (三)			
5	施04	项目总平面布置图 (四)			
6	施05	道路横断面布置图	一种战 4 W 11 1 1		
7	施06	道路工程结构图 *州市	工程勘察设计出图专 姜城建筑规划设计有限责任 6 A232019587	公司	
8	施07	会车带大样图 工苏1	B232019587 住房和城乡建设厅监制(	M)	
9	施08	沿河挡土墙标准断面设计图 2015年	至二〇二五年三月二十	六日	
10	施09	细部大样设计图			
11	施10	警示桩构造图			
12	施11	30*30预制方桩设计图			
13	施12	排水明沟大样图			
14	施13	DN1500过水涵洞总体布置图			

#### 一、概述

受姜堰区溱潼镇人民政府委托, 我单位进行姜堰区官居官业和美乡村建设 项目(苏庄村)的施工图设计。为改善苏庄村的生态环境,打造"水净、地绿、安 居、乐业"的新农村,对苏庄村实施宜居宜业和美乡村工程建设。

#### 1.1 设计依据

姜堰区宜居宜业和美乡村建设项目(苏庄村)设计的主要依据是:

- (1) 国家设计规范及业主的要求;
- (2) 现状测绘地形图;

#### 1.2 技术标准

- (1) 高程系: 85高程系。
- (2) 设计水位:正常水位▽1.0m。
- (3) 抗震标准:根据《中国地震动参数区划图》(GB18306-2015)附录C,本 工程所在地抗震设防烈度为7度,基本地震动峰值加速度为0.10g,基本地震动加 速度反应谱特征周期为0.40s,设计地震分组为第二组。

### 二、设计基本资料及依据

- (1)《水工混凝土结构设计规范》(SL191-2008);
- (2)《水工建筑物荷载设计规范》(SL744-2016);
- (3)《水工挡土墙设计规范》(SL379-2007);
- (4) 《城市道路工程设计规范》(CJJ 37-2012);
- (5) 《城镇道路路面设计规范》(CJJ 169-2012);
- (6) 《城市道路路基设计规范》(CJJ 194-2013);

- (7)《预拌砂浆应用技术规程》(JGJ/T223-2010);
- (8)《给水排水图集》(苏S01-2021);

项目施工时,若有相关新的规范、规程等颁布,则应按照新颁规范、规程 实施。

### 三、主要设计内容

新建道路:新建道路分为两种形式,路宽5m沥青路面、路宽3.5m混凝土 路面。现状老路混凝土破碎外运,拓宽度处结构层采用: 2层 15cm10%石灰土 (K≥93%)+10cm 碎石找平+18cmC30 混凝土路面(弯拉强度 4.0Mpa); 原有混凝 土道路 10cm 碎石找平+18cmC30 混凝土路面(弯拉强度 4.0Mpa)。5m 宽沥青道路 (5cm 中粒式沥青混凝土(AC-16C)) 共计 2800m2, 3.5m 宽混凝土道路共计 1250m2。3.5m 宽道路沿线设置会车道两处,位置根据实际情况确定。沿河段采 用方桩加挡土板拓宽、加固路基。

道路沿线通长设置标线。

- 1、标线种类及标准
- 1)、对向车行道分界线:单黄色实线,线宽 15cm,双黄色实线,线宽 15cm, 间距 50cm。
  - 2)、车道边缘线:车道边线为白色实线,线宽 15cm。
  - 2、标线材料

江苏省住房和城乡建设厅监制(M)

(1)、为使标线在夜间具备较好的清晰度,标线应耐久、耐磨耗、耐腐蚀, **有效期至二○二五年三月二十六日**格面黏结力强,使用寿命长、反光效果好,具有良好辨别性和防滑性材料做 标线。做出的标线应具有良好的视认性、宽度一致、间隔相等、边缘等齐、线形规则、线条流畅,白色反光标线涂料的亮度因数应不小于 0.35,初始逆反射系数不小于 150mcd·lx-1·m-2;黄色反光标线涂料亮度因数不小于 0.27,初始逆反射系数不小于 100mcd·lx-1·m-2。

- (2)、本项目标线从溶剂型普通型、热熔型反光型和双组份反光型三种涂料中选用,其技术要求应符合《路面标线涂料》(JT/T280)的规定。
  - (3)、玻璃珠应符合《路面标线涂料》(JT/T280)标号为 2 号的规定。
  - (4)、标线应采用环保材料,不应对周围环境及施工人员产生污染与危害。

新建过水管涵:采用单排 DN1500 过水涵洞,长度共计 90m。管涵采用 C25 钢筋砼 II 级管,每节长 2m。沿河道侧设置挡墙,挡墙长度为 5m。地面设排水明沟、水泥盖板,,共计 80m。道路恢复面积暂定为 40m2,结构层采用: 18cmC30 混凝土路面(弯拉强度 4.0Mpa)+10cm 碎石找平,考虑 DN300 污水管恢复长度 6m

新建小游园:采用素土填埋沟塘,表面采用普通百慕大混播黑麦草、30g/m2,绿化面积共计约 300m2。游园步道结构层采用: 6cm 仿石材道板砖(仿石材抗折强度平均值》6.0MPa,单块最小值》5.1MPa; 抗压强度平均值》50.0MPa,单块最小值》43.0MPa)+3cm1:2 水泥砂浆+10cmC25 混凝土。健身场地(彩色透水混凝土地面: 原地面压实 K》90%+18cm 级配碎石+15cm 彩色透水混凝土),健身器材由业主指定。新增乙型单箅雨水口 2 座,PVC-UH DN200 L=30m、接入河道。填埋沟塘共计约 700m3,具体工程量按实计量。雨水口采用乙型单箅雨水口,设置在边缘低点处,雨水口做法参见苏 S01-2021-292。采用防盗球墨铸铁雨水篦盖。

### 四、主要材料

1、混凝土

所有涉及混凝土施工均需按有关现行施工规范执行

2、钢材

普通钢筋采用 HPB300、HRB400 级钢筋,二者应分别符合《钢筋混凝土用钢 第 1 部分: 热轧光圆钢筋》(GB1499.1-2008)和《钢筋混凝土用钢 第 2 部分: 热轧带肋钢筋》(GB1499.2-2007)的规定。凡需焊接的钢材均应满足可焊性要求,供应的钢材进场后,应按规定作材质试验,符合要求后方可使用。

#### 五、工程施工

5.1 土方工程

5.1.1 土方开挖

江苏省工程勘察设计出图专用章 泰州市姜城建筑规划设计有限责任公司 资质证书 A232019587 第 9 B232019587 工苏省住房和城乡建设厅监制(M) 有效期至二〇二五年三月二十六日

- 1、承包人可根据地质、降低地下水位措施和施工条件等情况,经稳定验算后确定基坑开挖边坡,必要时可采用一定的支护措施,但必须保证施工期边坡的安全稳定。
- 2、基坑开挖时,需保留建筑物底部以上 30~50cm 土作保护层,留待人工开挖,以免扰动地基。保护层开挖应采取突击开挖方式,并会同业主、监理、勘察、设计方的相关人员验槽后,方可进行下阶段的施工。
  - 3、基坑开挖到位后应及早进行封底。

#### 5.1.2 土方回填

墙后土方填筑前必须清除基坑底部的积水、杂物等,含水率应控制在最优 含水率附近,并分层夯实,层厚不大于 20cm。整个填筑过程中应保证对称回填, 均匀上升。在靠近建筑物或墙后 2m 范围内采用人工或小型压实设备(激振力不大于 35kN)回填并夯实,且铺土厚度宜适当减少。

土方工程的施工须参照《关于进一步加强土方工程质量管理的通知》 (苏水基〔2013〕17号文)的要求执行。

#### 5.2 混凝土工程

#### 5.2.1 模板

- (1)模板及支架材料应符合有关施工规范,其结构应具有足够的稳定性、刚 度和强度: **江苏省工程勘察设计出图专** 
  - (2) 模板表面应光滑平整、接缝严密、不漏浆

#### 5.2.2 钢筋

(1) 钢筋按型号、批号、规格、生产厂家的不同

- 工办省工程勘察设计出图专用章 泰州市姜城建筑规划设计有限责任公司 资质证书 | A232019587 | 编 号 | B232019587 | 工苏省住房和城乡建设厅监制(M)
- (2) 焊条品种、规格应符合规范及设计要求。钢筋焊接后的机械性能应符合国家规定,焊缝不允许有脱焊、漏焊点和裂缝;
- (3)在浇注混凝土前,必须对钢筋的加工、安装质量进行验收,经确认符合设计要求后,才能浇注混凝土;钢筋锚固:钢筋的锚固长度 L 必须符合《水工混凝土结构设计规范》(SL191-2008)的规;
- (4)钢筋接头:本工程中钢筋的接头应尽可能采用焊接接头;焊接接头的类型和质量要求符合《混凝土结构工程施工质量验收规范》的规定。钢筋采用绑扎搭接时,钢筋的搭接长度不应小于 1.2L,且不小于 300mm。钢筋接头应设置在构件的受力较小处,并应错开。采用焊接接头时,在接头两侧 35d 且不小于 500mm 的区段内,接头受拉钢筋截面面积不宜大 于受拉钢筋总截面面积的 0.5 倍;
  - (5) 钢筋的安装位置必须符合设计图纸要求。

#### 5.2.3 骨料

- (1)混凝土粗骨料粒径不得大于结构截面最小尺寸的 0.25 倍,不得大于钢筋最小净距的 0.75 倍;
  - (2) 混凝土细骨料宜采用中粗砂。

#### 5.2.4 混凝土浇筑

- (1)混凝土的生产和原材料的质量均应符合有关规范规定;混凝土浇筑应按《混凝土结构工程施工质量验收规范》进行;
- (2) 混凝土的水灰比应通过试验确定。钢筋混凝土结构混凝土的水灰比应不大于 0.50,素混凝土的水灰比不大于 0.55。
- (3) 混凝土浇筑应连续进行,其间歌时间不得超过 2 小时,严禁在途中和仓内加水。混凝土的自由倾落高度不得超过 2.0m,应随浇随平,不得使用振捣器平仓; 捣固混凝土应以使用振捣器为主,对无法使用振捣器或浇注困难的部位,方可采用或辅以人工捣固,做到无蜂窝麻面;
- (4)混凝土连续湿润养护时间,普通硅酸盐水泥、硅酸盐水泥不少于10天, 矿渣硅酸盐水泥、粉煤灰硅酸盐水泥不少于15天。

### 六、施工安全

施工区城宜按照设计规划和实际需要采用封闭措施,主要进出口处应设置明显施工警示标识。对施工中的关键区域和危险区域,应实施封闭管理,设置安全警示标识且安排专人值守,夜间应有灯光警告标志。

施工现场作业人员,应遵守以下基本要求:

(1) 进入施工现场,应遵守岗位责任制和执行交接班制度,坚守工作岗位,不


得擅离岗位或事与岗位无关的事情;


- (2)应按规定穿戴安全帽、工作服、工作鞋等防护用品,正确使用安全绳、 安全带等安全防护用具及工具,严禁穿拖鞋、高跟鞋或赤膊进入施工现场。
  - (3) 严禁酒后作业。
- (4) 严禁在洞口、陡坡、高处及水上边缘、设备运输通道等危险地带停留 和体息。
- (5) 起重、挖据机等施工作业时,应与高压电缆保持一定安全距离,非作业 人员严禁进入其工作范围内。
  - (6) 不应随意移动、拆除、损坏安全卫生及环境保护设施和警示标识。


施工单位投标前,请熟悉图纸并仔细勘察现场

措施费。其他未尽事宜,按现行相关规程、规范、



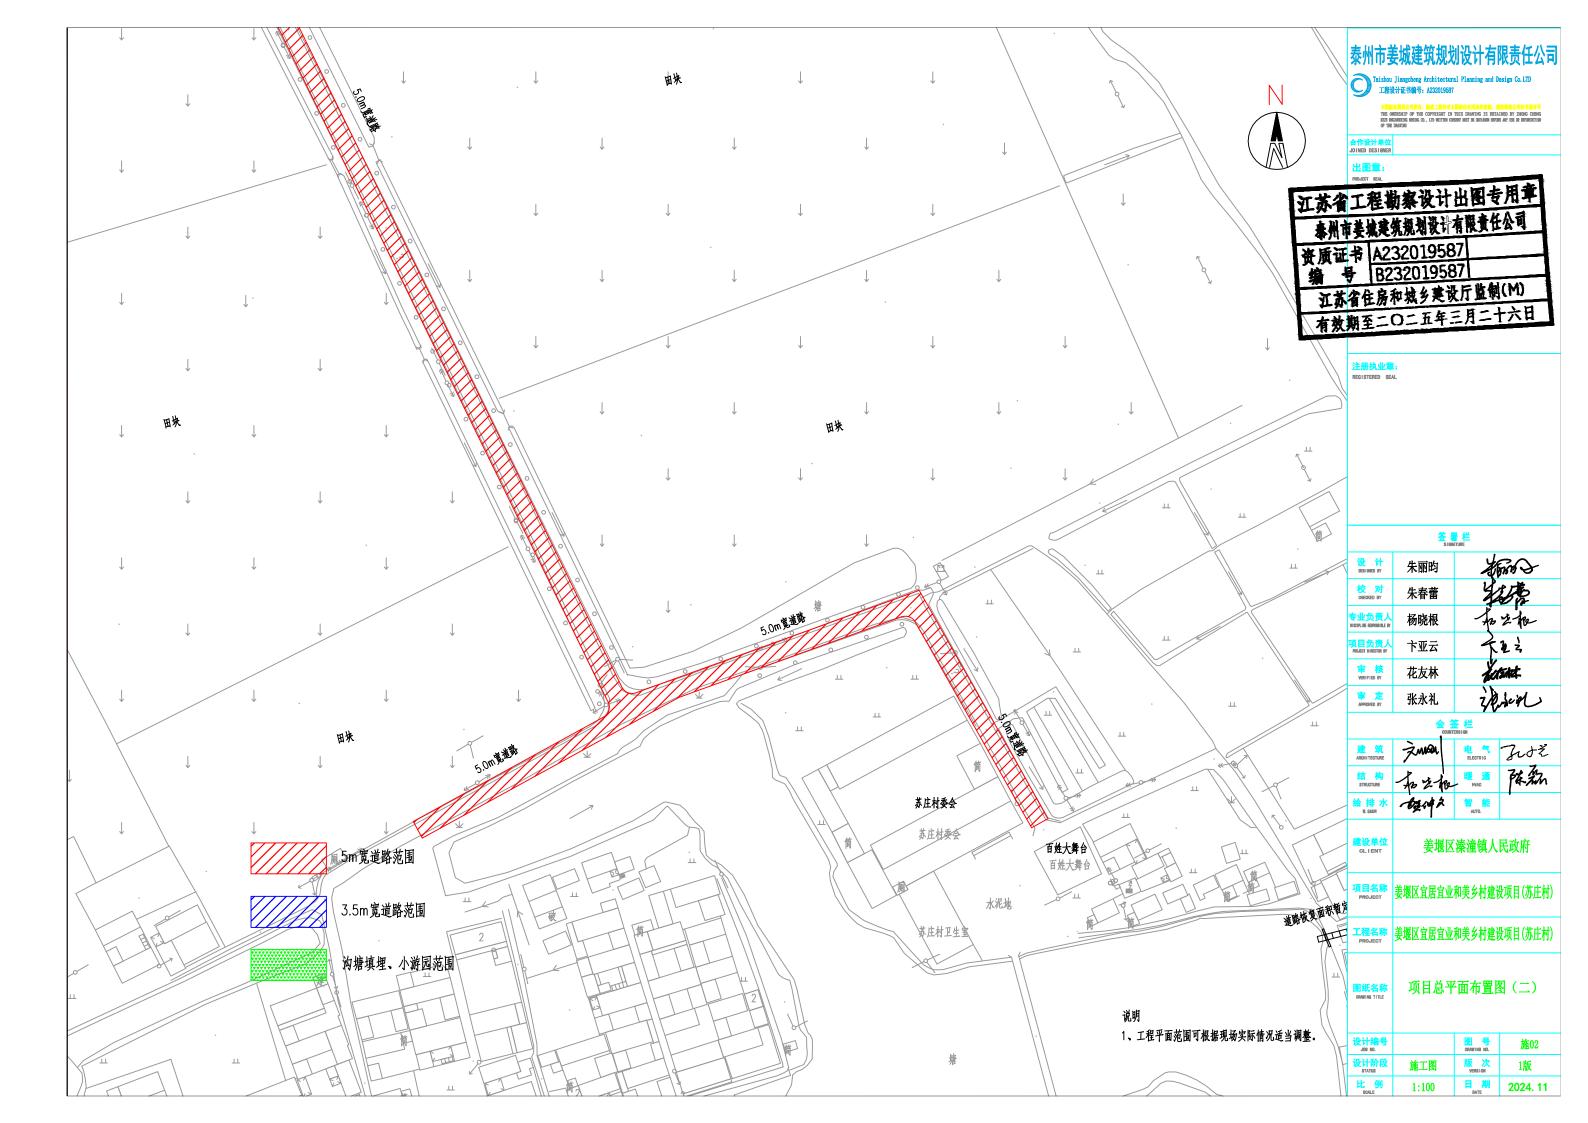

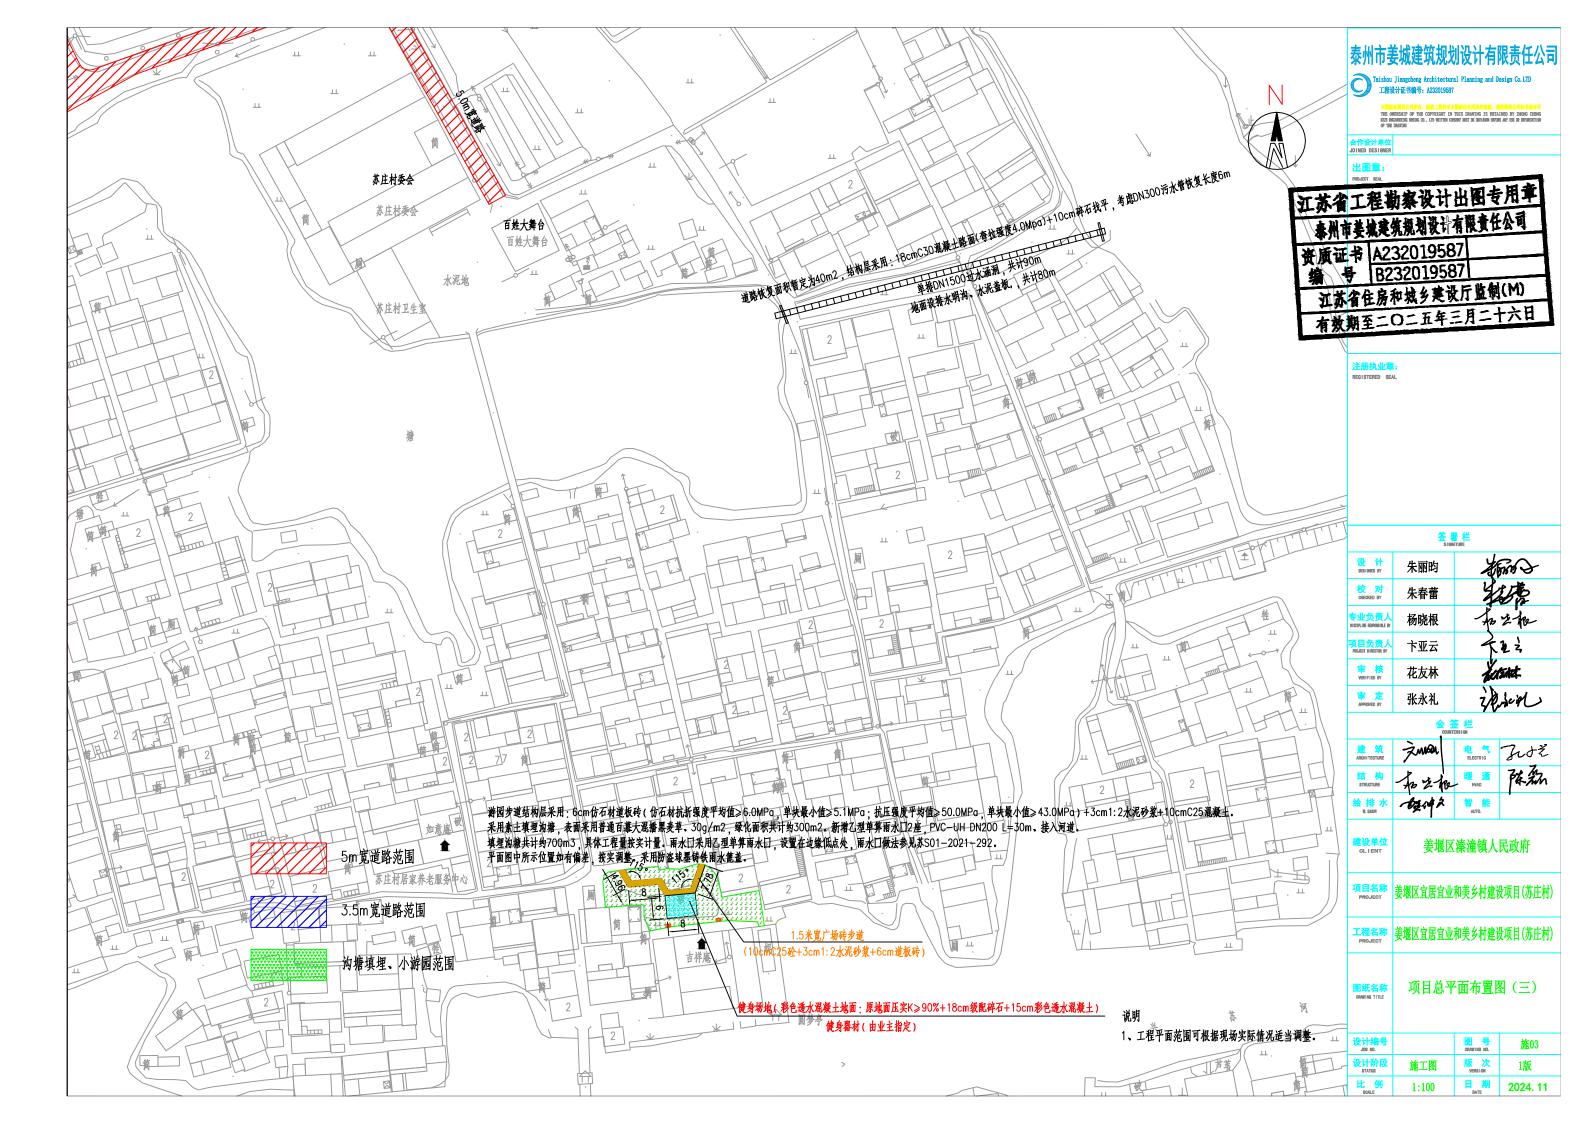


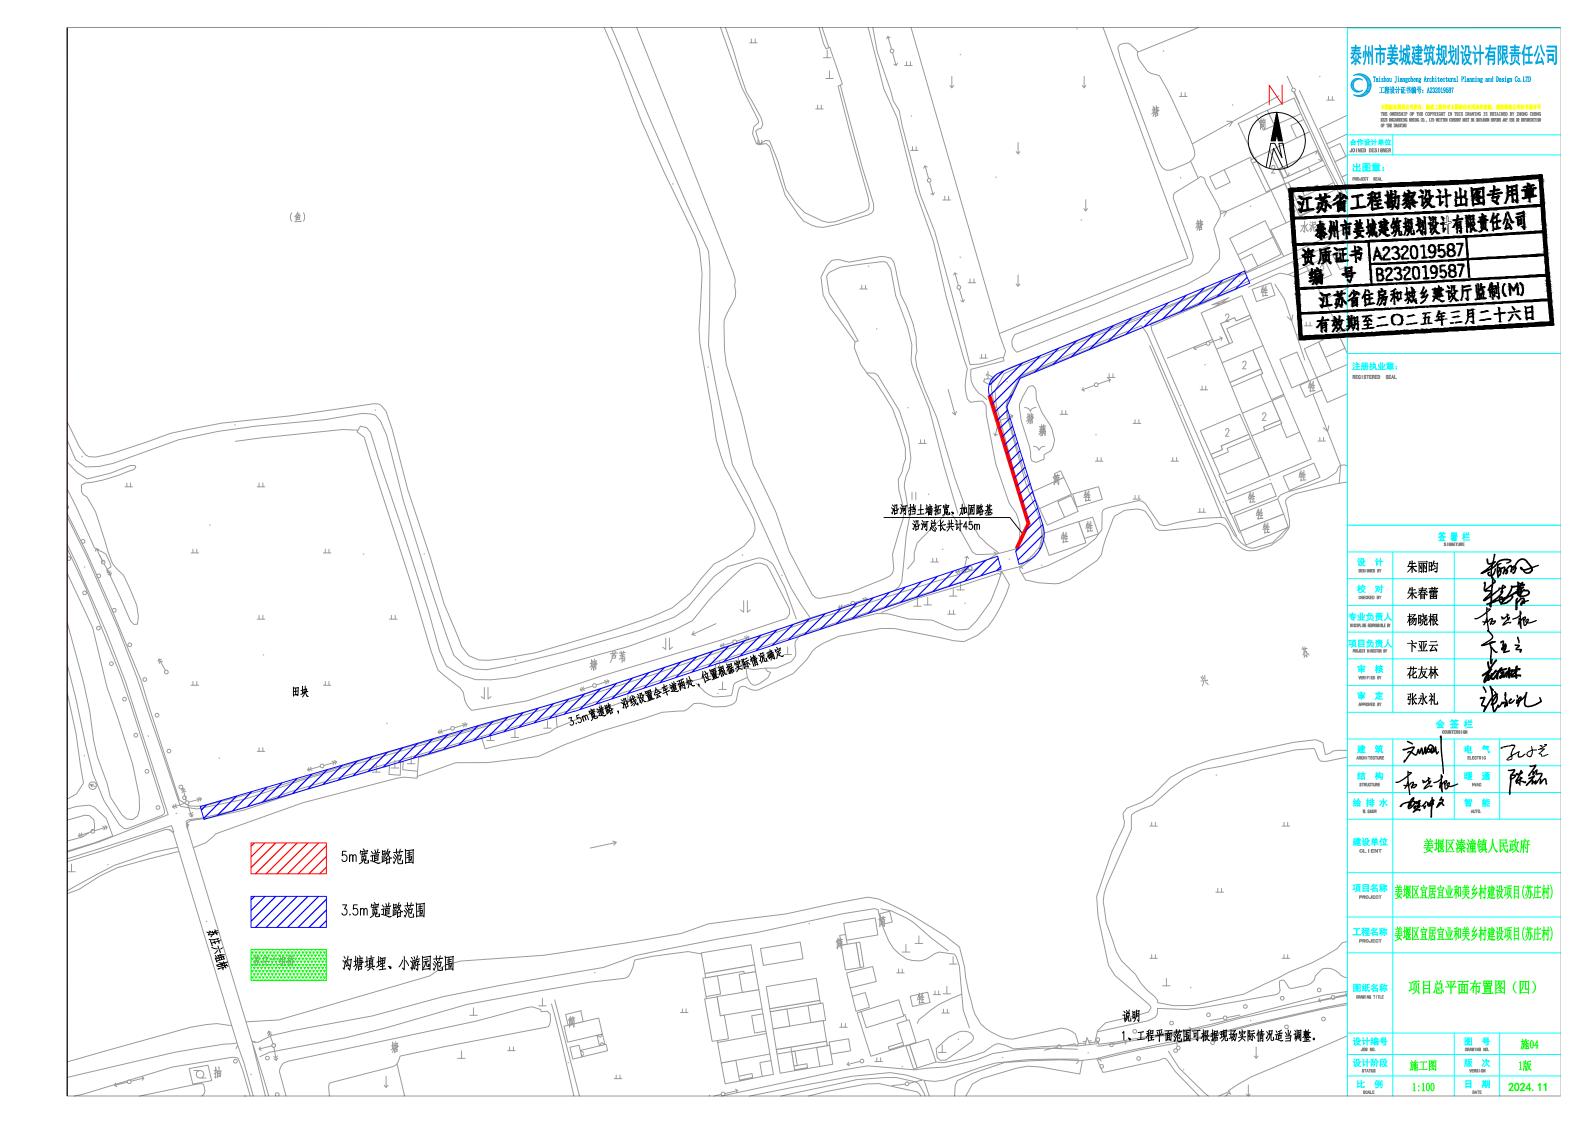


## 新建5m沥青道路横断面图



### 新建3.5m混凝土道路横断面图

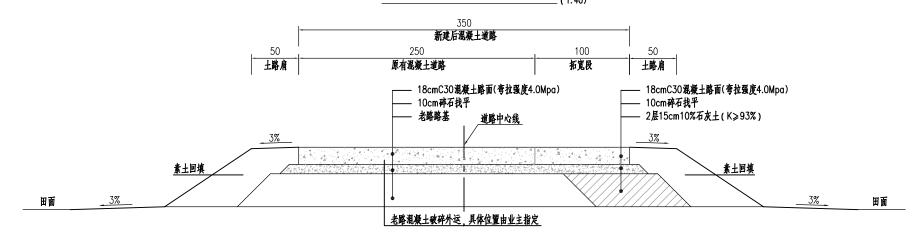

## 路面端部大样图

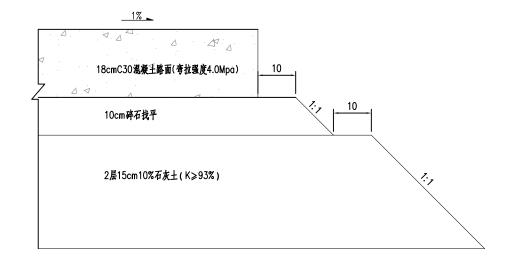

#### 说明:

- 1.本图尺寸均以cm计。
- 2.压实度要求:原地面碾压压实度≥87%;素土压实度≥90%:石灰土压实度≥93%(重型标准击实试验)。
- 3.建议每公里材料用量,具体根据材料试验确定:
- a、石灰土层: 生石灰82吨:
- b、混凝土路面层:根据材料配合比确定。
- 4.生石灰不得低于三级,其他材料符合规范要求,具体施工方法见相关施工技术规范。
- 5. 道路两侧及沿河段回填部分采用6%石灰土分层回填夯实,层厚不大于20cm,工程量暂定为600m3,具体工程量由现场监理及业主共同确认为准。
- 6.交叉□处倒圆不得小于3m, 可视现场情况作适当增加。
- 7.5m宽道路共计2800m2、3.5m宽道路共计1250m2、本工程工程数量表仅作参考、施工前要求进行复核。
- 8.施工之前需对现场实际地形进行复查,如与图纸设计不一致,需通知业主单位进行调整。

## 泰州市姜城建筑规划设计有限责任公司

Taizhou Jiangcheng Architectural Planning and D 工程设计证书编号: A232019587

本配配以異杂公司所有,除在工程外对本型的任何用途和复制,须数界表公司的书面许可 THE OMERSHIP OF THE COPYRIGHT IN THIS DRIVING IS RETAINED BY ZHONG CHEMO REZE BICHMERING RESING OD, LID WAITEN CHEMOT MET BY CHAIMED REVUS ANY USE OR REPORTICION OF THE DURING

合作设计单位 JOINED DESIGNER

出图章:

注册执业章:

	签:	를 栏 ATURE
设计 DESIGNED BY	朱丽昀	A FRANCE
校 对 CHECKED BY	朱春蕾	数点
专业负责人 DISCIPLINE RESPONSIBLE BY	杨晓根	加油
项目负责人 MOLECT DIRECTOR BY	卞亚云	<b>卡</b> 里克
审核 VERIFIED BY	花友林	activat.
审定 APPROVED BY	张永礼	20 Just

会签栏 countersian

	4		
建 筑 ARCHITECTURE	<b>ÀM</b>	电 气 ELECTRIC	なけざ
结 构 STRUCTURE	和出	暖 通 NVAC	陈和
给排水	100000	智能 AUTO.	•

建设单位 姜堰区溱潼镇人民政府

项目名称 姜堰区宜居宜业和美乡村建设项目(苏庄村)


工程名称 姜堰区宜居宜业和美乡村建设项目(苏庄村)


图纸名称 道路横断面布置图


 设计编号
 图号 施05

 设计阶段 status
 施工图 版次 VERSION
 1版


 比 case 例
 1:100
 日期 2024.11

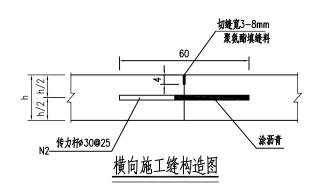

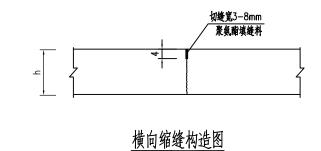

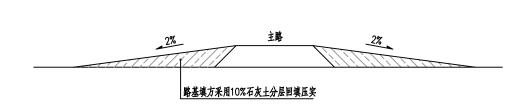


道路交叉处填方示意图

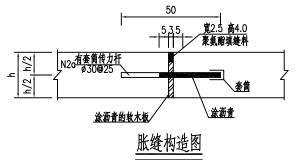




## 原有混凝土路面与新建混凝土路面搭接构造图

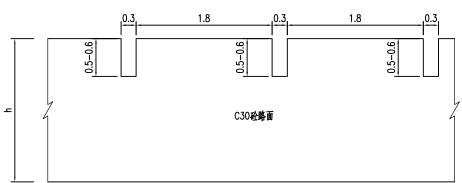

刻纹大样图

## 道路交叉处平面示意图(1:150)

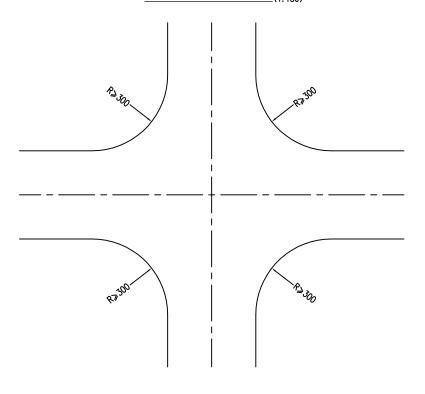

#### 说明:

- 1、除钢筋直径以毫米计外其余均以厘米计。
- 2、道路每隔5米设置一道横向缩缝;每隔100米设置一道横向胀缝;因下雨等特殊原因造成施工中断时必须设置工作缝。
- 3、搭接处新混凝土基层与原有混凝土面层之间应设置拉杆,拉杆应植筋处理,钢筋间距见详图。
- 4、植筋工艺步骤如下:定位——钻孔——清孔——钢筋除锈——锚固胶配置——植筋——固化、保护——检验。
- 5、植筋工艺事宜应满足国家现行相关规范要求。

## 泰州市姜城建筑规划设计有限责任公司

Taizhou Jiangcheng Architectural Planning and Design Co 工程设计证书编号: A232019587

> 本国版权周表处司所有。除该工程外对本国的任何用途和发射。须称传表公司的并国计可 THE ORRESSIE O'G'THE CONTRICT IN THIS DRAWTHS IS RETAINED BY ZHONG CHRAC EXEMPTION RESIDE OL. IN MATTER ORDERS MET IN ORDERS MET US OR REPORTED. G'T TRE DIMINIT

合作设计。 JOINED DESI

出图章

## 江苏省工程勘察设计出图专用章 泰州市姜城建筑规划设计有限责任公司 资质证书 A232019587 第 号 B232019587 正苏省住房和城乡建设厅监制(M) 有效期至二〇二五年三月二十六日

注册执业章: REGISTERED SEAL

	签。	署栏
设 计 DESIGNED BY	朱丽昀	A FIRS
校对 CHECKED BY	朱春蕾	装盘
专业负责人 DISCIPLINE REPONNALE BY	杨晓根	po z he
项目负责人 PROJECT DIRECTOR BY	卞亚云	大主义
审核 VERIFIED BY	花友林	LOSACE.
审定	张永礼	Zeriel
•		签 栏 UNITERS (GI
建筑	Zman	电气 アンナゼ


会签栏 countersian			
建 筑 ARCHITECTURE	ŽMQL	电 气 ELECTRIC	なかぞ
结 构 STRUCTURE	和生物	暖 通 HVAC	群都
给排水 E. SADR	6强44年	智能	•
建设单位 CLIENT	姜堰	区溱潼镇人	民政府

程名称 PROJECT	姜堰区宜居宜业和美乡村建设项目(苏庄村)
----------------	----------------------

MMACA DRAWING TITLE 道路	工程结构图
------------------------------	-------

I	l		
设计编号		图 号 DRAWING NO.	施06
设计阶段 status	施工图	版 次 VERSION	1版
比例	1:100	日。期	2024. 11

## 会车带平面图 (111

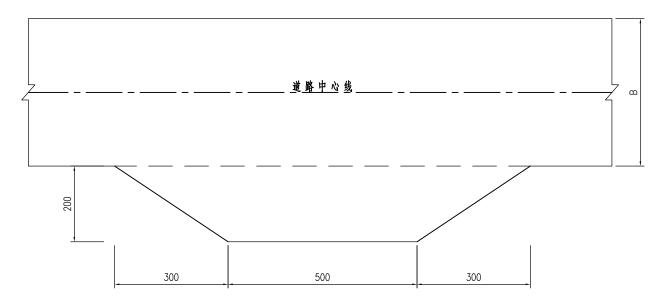

#### 说明:

- 1.本图尺寸均以cm计。
- 2.会车道路基、路面处理原则与新建道路一致。
- 3.会车道原则上每200设置一道、沿线设置会车道两处、位置根据实际情况确定。

## 泰州市姜城建筑规划设计有限责任公司

Taizhou Jiangcheng Architectural Plan 工程设计证书编号: A232019587

> 本国版权員我公司所有。除这工程外对本国的任用流和发制,须获得我公司的书面许可 THE OMERSHIP OF THE COPYEIGHT IN THIS DRAWING IS RETAINED BY ZHOME CHEMO EXZ RELIBERATE RESIDE CO., LID REITHM CHESHY BUSY BE ORLAND REVUE AY US OR REPORTATION OF THE DIMINIER.

合作设计单位 JOINED DESIGN

出图章

注册执业章:

签署栏 设 计 DESIGNED BY ARM? 朱丽昀 校 对 CHECKED BY 朱春蕾 专业负责人 DISCIPLINE RESPONSIBLE BY 杨晓根 和生化 大社 项目负责人 卞亚云 审核 VERIFIED BY 花友林 Letant. 张永礼

> 会签栏 countersion

建设单位 姜堰区溱潼镇人民政府

项目名称 **美堰区宜居宜业和美乡村建设项目(苏庄村)** 

工程名称 | 姜堰区宜居宜业和美乡村建设项目(苏庄村)


图纸名称 会车带大样图

 设计编号
 图号のWitten in D
 施07

 设计阶段 first in Experiment
 施工图 版次 Yeas cont
 1版


 比例 1:100
 日期 2024.11

## 沿河挡土墙标准断面设计图 (1:40)

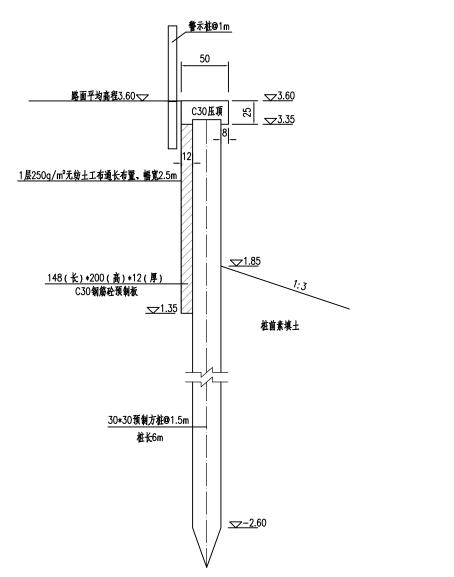



## 沿河挡土墙平面设计图

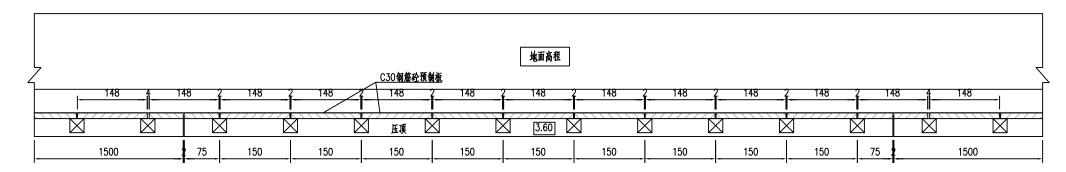

迎水面

说明

1.本图尺寸除标高以m,其余均以cm计,高程1985年国家高程基准。

## 泰州市姜城建筑规划设计有限责任公司

Taizhou Jiangcheng Architectural Planning and Design Co.L 工程设计证书编号: A232019587

木配飯双貫発公司所有,除改工程外对木配的任何用途和支制,须续得我公司的书面许可 THE OWESSHIP OF THE COPPEIGHT IN THIS DEADING IS ESTAILED BY ZHONG CHENG HZZ BELIEBEZING BOSING CO., LTD BELITING CORSENT MICT BE GREADED SEPTEM MIT USE OR REPORTED IN

合作设计单位 JOINED DESIGNE

出图章:

## 

注册执业章:

	<del>签</del>	<b>署栏</b>
设 计 DESIGNED BY	朱丽昀	A FRANCE
校 对 CHECKED BY	朱春蕾	装盘
专业负责人 DISCIPLINE RESPONSIBLE BY	杨晓根	加生物
项目负责人 MOJEST DIRECTOR BY	卞亚云	<b>一个</b> 主义
审核 VBRIFIED BY	花友林	actions.
审定	张永礼	Zeriel

会签だ
CONTITUES SEE

建筑
AMAGNI 电气
ELECTRIC

结构
STRUCTURE

始排水
をは入
智能
AUTO.

建设单位 GLIENT 姜堰区溱潼镇人民政府


项目名称 **姜堰区宜居宜业和美乡村建设项目(苏庄村)** 

工程名称 姜堰区宜居宜业和美乡村建设项目(苏庄村)

图纸名称 PMINE TILE 沿河挡土墙标准断面设计图

设计编号		图号 DRAITING NO.	施08
设计阶段 status	施工图	版 次 VERSION	1版
比例	1:100	日期	2024. 11

## 钢筋大样图 <u> φ8@2</u>0 L=118 12

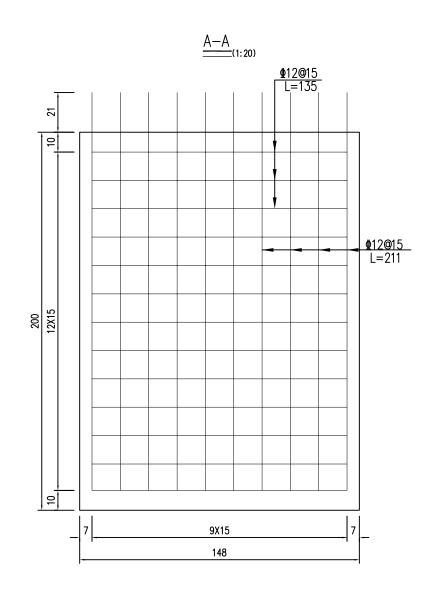

#### 说明

- 1.本图尺寸除钢筋以mm,其余均以cm计。
- 2.压项每隔15m设置一道伸缩缝,缝宽2.0cm,要求缝线挺直美观,伸缩缝内采用浸沥青木板分隔。
- 3.钢筋保护层厚度均为3.5cm,钢筋锚固长度满足规范要求。

## 泰州市姜城建筑规划设计有限责任公司

Taizhou Jiangcheng Architectural Planning and 工程设计证书编号: A232019587

本語版权展表公司所有,除在工程外对本器的任何用途和复制,须获得表公司的书面许可 THE ORDERNIE OF THE COPPLICATE IN THIS INVAVING IS RETAINED BY ZHONG CHENG EAST RECHRENCE RESIDE CO., LTD WITTEN CHESSER MOT BE ORDER MY USE OR REPORTATION OF THE IDEATION

合作设计单位 JOINED DESIGNER

| 出图章:

# 江苏省工程勘察设计出图专用章 泰州市姜城建筑规划设计有限责任公司 资质证书 A232019587 第232019587 正苏省住房和城乡建设厅监制(M) 有效期至二〇二五年三月二十六日

注册执业章:

签署栏 设 计 DESIGNED BY ARMS. 朱丽昀 校 对 CHECKED BY 朱春蕾 专业负责人 DISCIPLINE RESPONSIBLE BY 和生化 杨晓根 项目负责人 MOLECT DIRECTOR BY 大社 卞亚云 审核 VERIFIED BY 花友林 Lotsat. 张永礼

> 会签栏 countersion and Gal.

建筑 ARCHITECTURE	2man	电 气 ELECTRIC	なけぞ
结构 STRUCTURE	和生化	暖通	陈和
给排水 E. SADR	100000	智能	

建设单位 姜堰区溱潼镇人民政府


项目名称 姜堰区宜居宜业和美乡村建设项目(苏庄村)

工程名称 姜堰区宜居宜业和美乡村建设项目(苏庄村)

图纸名称 细部大样设计图

设计编号		图 号 DRAITING NO.	施09
设计阶段	施工图	版 次 VERSION	1版
比例	1:100	日。期	2024. 11

## 警示桩

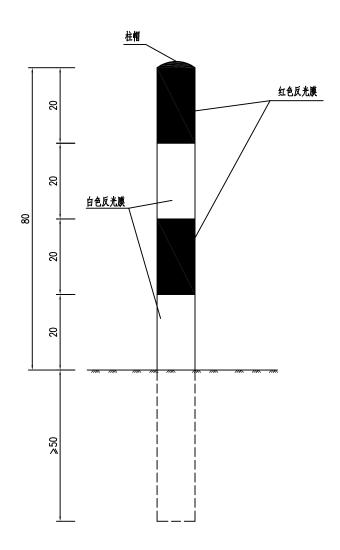

#### 说明:

- 1、除钢筋直径以毫米计外其余均以厘米计。
- 2、警示桩数量共计45根。
- 3、警示桩材料采用直径为89mm的镀锌钢管,柱身为白色,间隔贴20cm长一圈红色、白色反光膜。
- 4、图中警示桩管壁厚4mm。

## 泰州市姜城建筑规划设计有限责任公司

Taizhou Jiangcheng Architectural Planning and Desi 工程设计证书编号: A232019587

本国版权具表企业所有。除证工程外对本国的任何用途和发射,须传表表企用的许语符书 TES CHESSIET OF THE COPPETENT IN THIS IDEATING IS INSTALLED IN ZOIGHE CHES INTO REMINISTRATION OF THE IDEATING THE CHESSIES OF THE IDEATING

合作设计单位 JOINED DESIGNE

|出图章:

## 

注册执业章:

	签署	<b>最长</b> Ature
设 计 DESIGNED BY	朱丽昀	A Britis
校 对 CHECKED BY	朱春蕾	级
专业负责人 DISCIPLINE RESPONSIBLE BY	杨晓根	都生和
项目负责人 PROJECT DIRECTOR BY	卞亚云	<b>一个</b> 包含
审核 VERIFIED BY	花友林	actions.
审定 APPROVED BY	张永礼	zerin

会签栏 countersian

建 筑 ARCHITECTURE	2man	电气 ELECTRIC	かかき
结构 structure	和生物	暖通	陈和
给排水 E. SADR	超神	智 能 AUTO.	•

建设单位 GLIENT 姜堰区溱潼镇人民政府

| 项目名称 | 姜堰区宜居宜业和美乡村建设项目(苏庄村)

工程名称 姜堰区宜居宜业和美乡村建设项目(苏庄村)

图纸名称 警示桩构造图

设计编号 JOS NO.		图号 DRAITING NO.	施10
设计阶段 STATUS	施工图	版 次 VERSION	1版
比例 SOALE	1:100	日期	2024. 11

## 保护性套箍 300 707070 ⊈ 6 大套筒 240 桩套箍 网片 8Ф<sup>D</sup>9.0 40<del>9</del> 3 × 3 40 300 240 (A) <u>网片</u> $\Phi^{b}6@50/100$ $b_1$ Φ<sup>b</sup>/4@50 A-Aþ $\Phi^{\mathrm{b}}$ 6 螺旋箍 1 ⊈ 16 B 桩套箍详图 混凝土桩尖详图 注: b1=298mm, t1=1.2mm 433内切10边形 Φ<sup>D</sup>9. 0 47 Ф 12 23 **€** ф 25 大套筒详图 $M27 \times 2$ \ <u>\$ 16</u> 72 ф 35

## 泰州市姜城建筑规划设计有限责任公司

Taizhou Jiangcheng Architectural Planning and Design Co 工程设计证书编号: A232019587

> 本面版权 異杂合可所有。 除收工程外对本面的任何用途和复制。 须奈特表公司的许语计可 THE ORDERSHIP OF THE COPYRIGHT IN THIS INVATION IS RETAINED BY ZHONG CHEMO EZZ RELBERGUE RECIBE OL, LID WITTEN CORSEN MET IR ORLINGO BYTOE ANY RE OR REPORTED OF THE DAMENT

合作设计单位 INJUST DESIGNE

出图章:

### 江苏省工程勘察设计出图专用平 泰州市姜城建筑规划设计有限责任公司 资质证书 A232019587 编号 B232019587 江苏省住房和城乡建设厅监制(M) 有效期至二〇二五年三月二十六日

注册执业章:

7±11174,414 REGISTERED

压顶梁

桩顶锚固钢筋构造图

方桩材料数量表(单根)

单位重

(kg/m)

4.10

1.37

0.89

1.58

0.43(片)

总长

(m)

48

83.2

300

0.72

7.68

3. 主筋为钢棒, 抗拉强度1420N/mm2; 箍筋冷拔低碳钢丝,

附注: 1. 本图尺寸除钢筋直径以毫米计外, 其余均以厘米计。

桩身

总重

(kg)

24.10

8.22

2.67

1.14

1.71

合计

C50砼: 0.6m³

4 ⊈ 16

螺旋箍@50

钢筋 直径 单根长

9.0

4.0

12

16

6.0

М27Х2.0

|(mm)| (cm)

600

8320

75

72

24

抗拉强度550N/mm2

8

32

8个

2. 抱箍板数量: 1个; 吊环数量: 2个

编号

2

3

4

5

6

	签署栏 SIGNATURE		
设 计 DESIGNED BY	朱丽昀	A FRANCE	
校 对 CHECKED BY	朱春蕾	装盘	
专业负责人 PISCIPLINE RESPONSIBLE BY	杨晓根	加生物	
项目负责人 PROJECT DIRECTOR BY	卞亚云	<b>一个</b> 主义	
审 核 VERIFIED BY	花友林	actions.	
审定 APPROVED BY	张永礼	Zesin	
		<del>₹ 14</del>	

会签栏 countrasion			
建筑 ARCHITECTURE	Zman	电 气 ELECTRIC	なかさ
结构 structure	和生物	暖 通 PWAC	群都
给排水	60000	智能	•

CLIENT	<b>安</b> 堰区茶 <b>厘</b> 镇人 <b>片</b> 以射

## 


## 工程名称 | 姜堰区宜居宜业和美乡村建设项目(苏庄村)

图纸名称 DRAFING TITLE	30*30预制方桩设计图

设计编号		图号 DRAITING NO.	施11	
设计阶段 STATUS	施工图	版 次 VERSION	1版	
比例	1:100	日期	2024. 11	

## 

## 盖板大样图 (1:10)

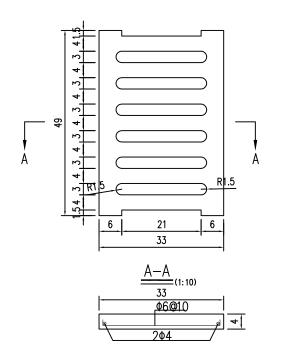

#### 说明

- 1、本图尺寸钢筋以mm计、其余均以cm计。
- 2、排水明沟总长共计80m, 具体工程量按实计量。

## 泰州市姜城建筑规划设计有限责任公司

Taizhou Jiangcheng Architectural Planning and Desig 工程设计证书编号: A232019587

本国版权展表公司所有,除该工程外对本国的任何用途和复制,须条得表公司的书面 THE OWERSHIP OF THE COPYRIGHT IN THIS DRAWING IS RETAINED BY ZHONG CI REZE BRIGHERING REDIG CO., LTD WITTEN CONSENT MEET BE GREADED REVOKE MY USE OF REPORT OF THE PARTY.

合作设计单 JOINED DESIG

出图章

注册执业章:

签署栏 设 计 DESIGNED BY things. 朱丽昀 校 对 CHECKED BY 朱春蕾 专业负责人 DISCIPLINE RESPONSIBLE BY 杨晓根 和生化 项目负责人 PROJECT DIRECTOR BY 大王之 卞亚云 审核 VERIFIED BY Letsat. 花友林 审定 APPROVED BY 张永礼

> 会 签 栏 countersion


建设单位 GLIENT 姜堰区溱潼镇人民政府

| 项目名称 | 姜堰区宜居宜业和美乡村建设项目(苏庄村)

工程名称 | 姜堰区宜居宜业和美乡村建设项目(苏庄村)


图纸名称 BRANG TITLE 排水明沟大样图

设计编号		图号 DRAITING NO.	施12
设计阶段 status	施工图	版 次 VERSION	1版
比例 SCALE	1:100	日期	2024. 11

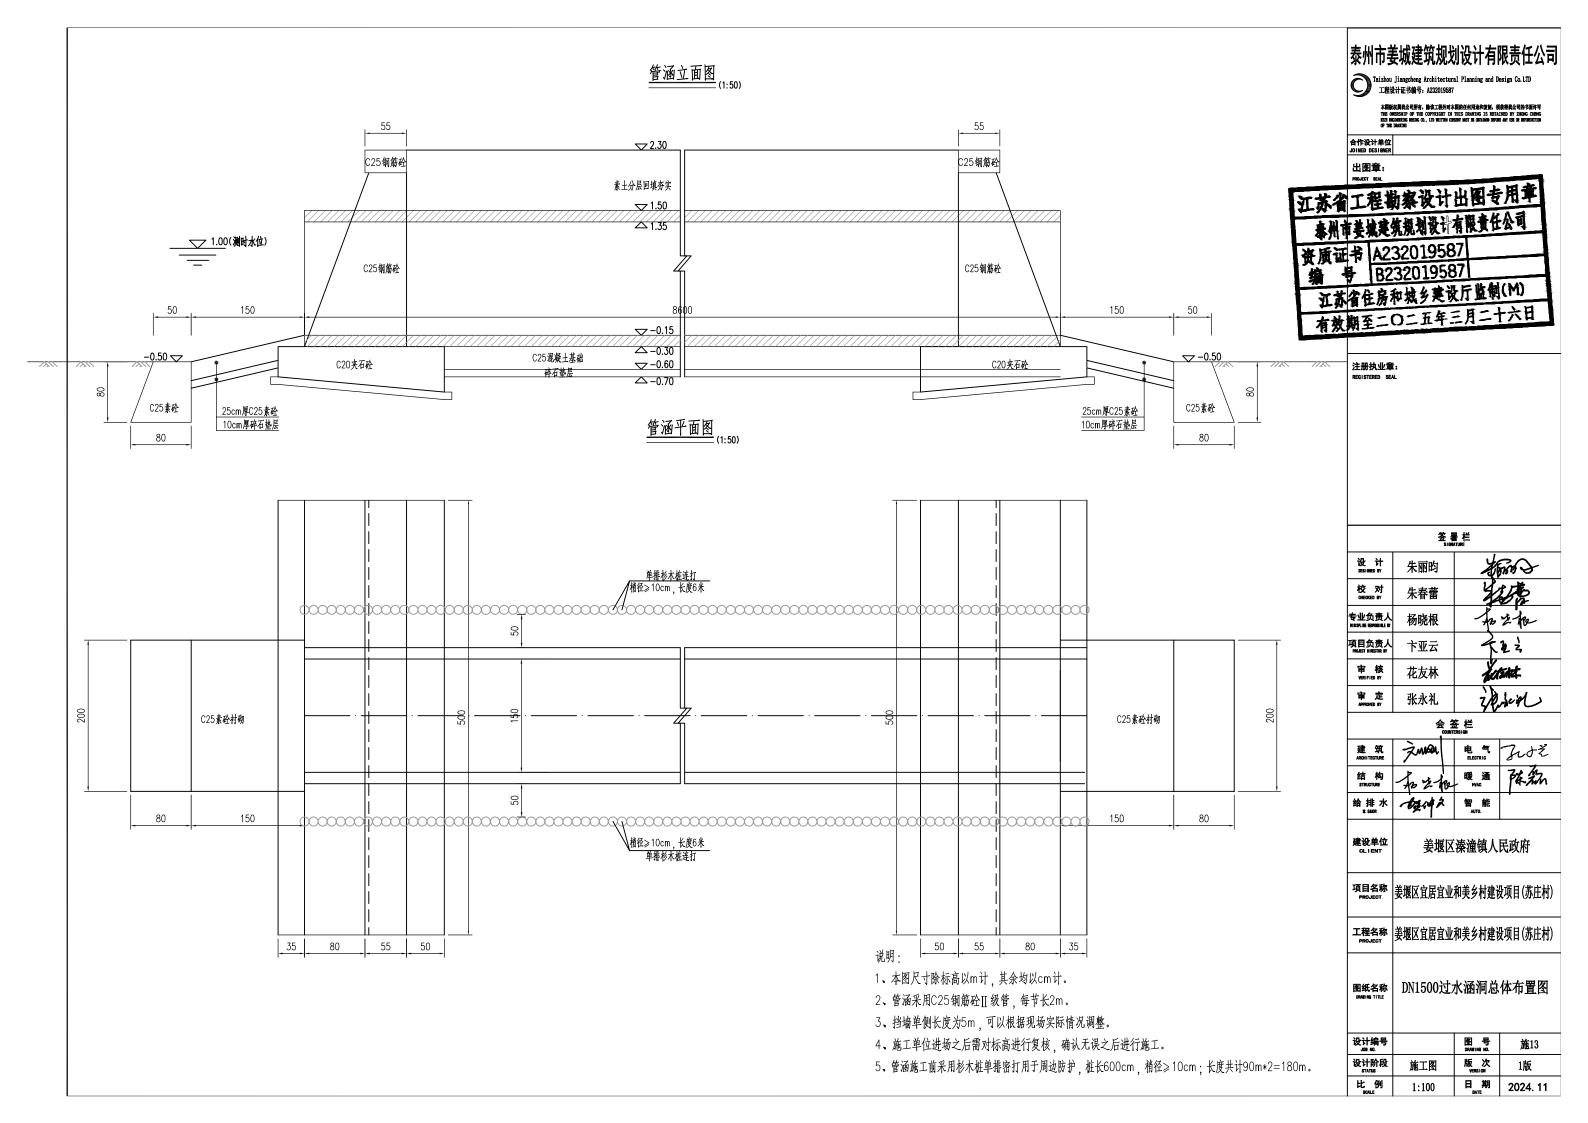

## 20 20 C25混凝土 C25混凝土 №12@15单层双向钢筋网片 C25混凝土 9 碎石垫层 220

## 挡墙钢筋构造图\_\_\_\_\_\_(1:40)

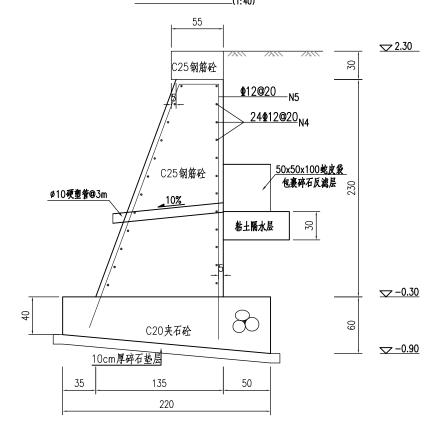


## DN1500钢筋混凝土管基座图


10

压顶配筋图

N1<u>6⊈12</u>

N3 <u>\$16@20</u>

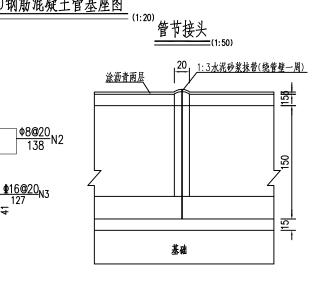

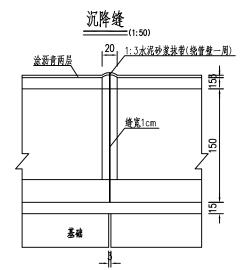

- 1、本图尺寸钢筋直径以mm计,高程以m计,余均以cm为单位。
- 2、新建挡墙前沿河道清淤线不得比原有沿河驳岸河床线深。
- 3、台前后每层虚铺厚度≤20cm,压实度≥93%。
- 4、台前挡墙基础埋置深度开挖至设计标高时,要求通知相关单位验槽合格后方可进行下道工序施工。
- 5、管涵基础如位于软弱地基层,则要求采用不小于40cm级配碎石回填处理。
- 6、沉降缝每6~10m设置一道。

## 泰州市姜城建筑规划设计有限责任公司

江苏省工程勘察设计出图专用章 资质证书 A232019587 B232019587 江苏省住房和城乡建设厅监制(M) 有效期至二〇二五年三月二十六日

注册执业章:

建筑 ARCHITECTURE

结构 structure

	签 署 栏 SIGNATURE				
设 计 DESIGNED BY	朱丽昀	A BROOD			
校 对 CHECKED BY	朱春蕾	\$1.50 m			
专业负责人 DISCIPLINE RESPONSIBLE BY	杨晓根	Ja z ke			
项目负责人 MOLECT DIRECTOR BY	卞亚云	<b>卡克</b> 克			
审核 VERIFIED BY	花友林	actions.			
审定 APROVED BY	张永礼	Zelen			

会签栏 Jož 暖通 智能 给排水 经净点


建设单位 CLIENT 姜堰区溱潼镇人民政府

项目名称 | 姜堰区宜居宜业和美乡村建设项目(苏庄村)

工程名称 | 姜堰区宜居宜业和美乡村建设项目(苏庄村)

DN1500过水涵洞结构大样图 图纸名称 DRAWING TITLE

设计编号 图号 DRAWING NO. 施14 设计阶段 STATUS 版 次 VERSION 施工图 1版 比 例 SCALE 日期 1:100 2024. 11

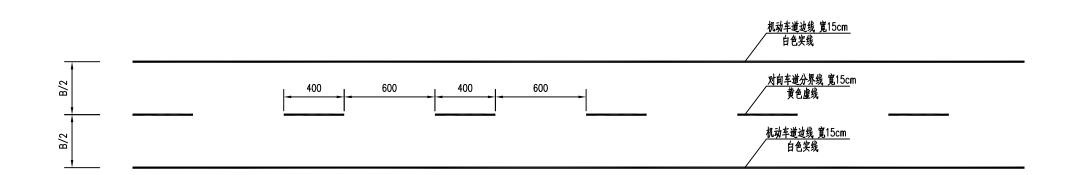

一般路段标线大样图

## 泰州市姜城建筑规划设计有限责任公司

Taizhou Jiangcheng Architectural Planning and Design Co.LTD 工程设计正书编号: A232019587

本面板與異杂之可所有。除这工程外对本面的任何用途和复制,须条件表之可怕书面许可 THE OMERSHIP OF THE COPYRIGHT IN THIS DRAWTING IS RETAINED BY ZHONG CHEMIC EXE REMARKES RESIDE CO., LTD WITTEN CORSENT MST RE OWNERDS REVOK ANY USE OF REVENUE THE

合作设计单位 JOINED DESIGN

出图章

# 江苏省工程勘察设计出图专用章 泰州市姜城建筑规划设计有限责任公司 资质证书 A232019587 B232019587 正苏省住房和城乡建设厅监制(M) 有效期至二〇二五年三月二十六日

注册执业章:

	签署	器 栏 ATURE
设 计 DESIGNED BY	朱丽昀	A FIRS
校对 CHECKED BY	朱春蕾	数点
专业负责人 DISCIPLINE REMONSTRALE BY	杨晓根	for the
项目负责人 PROJECT DIRECTOR BY	卞亚云	722
审核 VERIFIED BY	花友林	activat.
审定 APPROVED BY	张永礼	zerien

会会だ COMPTERS (GI 建筑 スMAN 电气 ARCHITECTURE RESTRICTURE RESTRICT

建设单位 GLIENT 姜堰区溱潼镇人民政府

项目名称 **姜堰区宜居宜业和美乡村建设项目(苏庄村)** 

工程名称 | 姜堰区宜居宜业和美乡村建设项目(苏庄村)

图纸名称 GMMING TITLE 标线大样图

 设计编号
 图号
 施15

 设计阶段 gratus
 施工图
 版次 version
 1版

 比例
 1:100
 日期 ann
 2024.11

## 图纸目录

序号	图名	图	号
1	图纸目录 门窗表 建筑设计说明	建施	01
2	平面图 立面图 剖面图	建施	02
3	公厕改造平面图 立面图 剖面图	建施	03
4	结构设计说明	结施	01
5	基础平面布置图	结施	02
6	屋面结构布置图	结施	03
7	给排水设计施工说明-1	水施	01
8	给排水设计施工说明-2	水施	02
9	给水平面图 给水系统图	水施	03
10	底层照明平面图 图例及设备安装	电施	01\0

## 门窗表

门窗名称	洞口尺寸	数量	图集号	及门窗编号	备注
DK0922	900X2200	2			
C1206	1200X600	2			
	•	'			

## 设计说明

_	设计依据
1.	设计委托合同书。
2.	计委关于本项目的立项文件,用地规划红线。
3.	甲方对设计方案的认可签字。
4.	国家现行各类设计规范: 《中华人民共和国城市规划法》(1990)、
	《江苏省城市规划管理技术规定》(2011)、
	《民用建筑设计通则》GB50352-2005、
	《建筑设计防火规范》GB50016-2014、
	《屋面工程技术規范》GB50345-2012。
5.	国家规划、环保、抗震、消防等部门现行有关规定及国家强制性条文。
6.	甲方提供的基地范围的地质勘察报告。
=	建筑概况
1.	建筑名称: 泰州市姜堰区溱潼镇人民政府
2.	建设单位: 苏庄村公厕
3.	建筑面积: 25.4平方米
4.	建筑设计等级及建筑层数: 二級 一层
5.	抗震设防烈度: 七度
6.	主要结构类型: 碳凝结构
7.	耐火等级: 二級
8.	工程合理使用年限: 五十年
Ξ	标高及定位
1.	本工程设计标高±0.000相当于厂区路面高出0.150。
2.	建筑标高以米计,其它为毫米计。
3.	本工程定位详见平面位置图。
四	用料说明
1.	墙身
	墙体均采用240厚烧结多孔砖,专用砂浆砌筑。
	内墙贴砖,做法见苏J01-2005 19/5.
2.	地面
	地面为地砖地面,做法见苏J01-2005 13/2
	地面找坡1%向地漏或泄水孔。
	其楼地面与墙结合结合部位上卷240×120素混凝土,并与地板一
	次浇捣,不留施工缝。穿越楼板的管线应预埋套管,在两管之间用20
	厚防水油膏封堵。
3.	吊顶为铝合金方板吊顶,做法见苏J01-2005 18/8。

## 设计说明

	吊顶高度为梁下口。
4.	屋面
	平瓦屋面,做法见苏J01-2005 2/7
5.	外墙
	面贴小青砖
6.	室外
	水泥防滑坡道做法: 苏J01-2005 8/11。
	散水做法: 苏J01-2005 1/12。
7.	安装
	坐便器做法: GB02J915 6-/69
	小便器做法: GB02J915 3 ~ 4 /69
	小便槽做法: ${ m GB02J915}$ $/71$ (墙壁面层 $1.2$ 厚 $304$ 不锈钢, $1.2$ 米 $1$
	成品小便槽:厂家定制(1.5厚304不锈钢)
	地漏做法: GB02J915 —/81
	隔板做法: GB02J915 —/45
	洗手池做法: GB02J915 1 ~ 2 /69
	轮椅坡道扶手做法: 12J926 /H2
	无障碍厕位做法: 12J926 /J7
8.	门窗
	窗位置位于墙厚之正中,门与开启方向的墙面齐平。
	所有门窗墙洞高度均应以楼地面面层算起。
	门窗表中所注尺寸均为洞口尺寸,加工制作时,应扣除粉刷面层厚度。
	凡与门窗连接的梁、柱、墙均应按有关的门窗图纸预埋木砖或铁件。
9.	其他
	檐口、泛水参见苏J10-2003 -/27
	屋脊参见苏J10-2003 3/29

## 设计说明

五	施工要求
1.	本工程设计包括土建设计和一般装修设计(不含二次装修)。
2.	装修设计应在本工程图纸提供的技术条件下进行,凡对本工程设计有修
	改及调整之处,应及时与设计人协调配合。
	重点装饰材料所有油漆涂料粉刷均应予先做好样板,经设计人员和甲方
	共同认定后方可施工。
3.	所有门窗须待校对实际洞口无误后方可制作。
4.	除本说明及个体工程要求外,均应按国内现行有关工程施工及验收规范
	进行施工及验收。
六	消防设计
1.	根据《建筑设计防火规范》防火规范,本工程为耐火等级为二级。
2.	墙面所有孔洞在管道安装完毕后都必须用与墙面同标号的材料填实,以
	防火灾蔓延,楼面间空隙,管道四周缝隙处,必须用防火材料填实。
3.	凡现浇板上须开洞时不得截断原有配筋。
4.	房间与房间、房间与走道之间的隔墙不论有无吊顶,均须砌到楼板底部.
七	图纸说明
1.	图中所注标高除注明外均为建筑标高。
2.	设计代号:
	门窗代号: 门: M- 窗: C- 门连窗: MC-
	洞口: D- 阳台窗: YTC-
3.	各种管井代号及专业代号:
	S: 水管井; 水专业 F: 风井; 暖通专业 D: 强电 R: 弱电
4.	设计图例标准:
	房屋建筑制图统一标准: GB/T50001-2001。
	建筑制图标准: GB/T50104-2001。

## 泰州市姜城建筑规划设计有限责任公司

Taizhou Jiangcheng Architectural Planning and Design Co.LTD 工程设计证书编号: A232019587

本图版权属我公司所有,除该工程外对本图的任何用途和复制,须获得我公司的书面许可 THE OWERSHIP OF THE COPYRIGHT IN THIS DRAWING IS RETAINED BY ZHONG CHENG RZZE ENGINEERING DESING CO., LID WRITTEN CONSENT MIST BE OBTAINED BEFORE ANY USE OR REPRODUCTION OF THE DRAWING

#### 合作设计单位 JOINED DESIGNER

## 出图章:

江苏省工程勘察设计出图专用章 泰州市姜城建筑规划设计有限责任公司 资质证书 A232019587 第 号 B232019587 工苏省住房和城乡建设厅监侧(M)

有效期至二〇二五年三月二十六日

注册执业章: REGISTERED SEAL

> 签署栏 SIGNATURE

> 会签栏 COUNTERSIGN

東ECTURE AND BE SELECTRIC アルマミ MA MAN BELECTRIC アルマミ MAN BELECTRIC アルタミ MAN BELECTRIC PART MAN BELECTRIC P

<sup>建设单位</sup> 泰州市姜堰区溱潼镇人民政府

可目名称 PROJECT 宜居宜业和美乡村

 工程名称 PROJECT
 苏庄村 1#2#公厕


图纸名称 门窗表 PRANING TITLE


设计说明 图 号 建施01


 设计编号
 图号 建施01

 设计阶段 status
 施工图
 版次 VERSION
 A

 比例 scale
 1:100
 日期 DATE
 2024.11

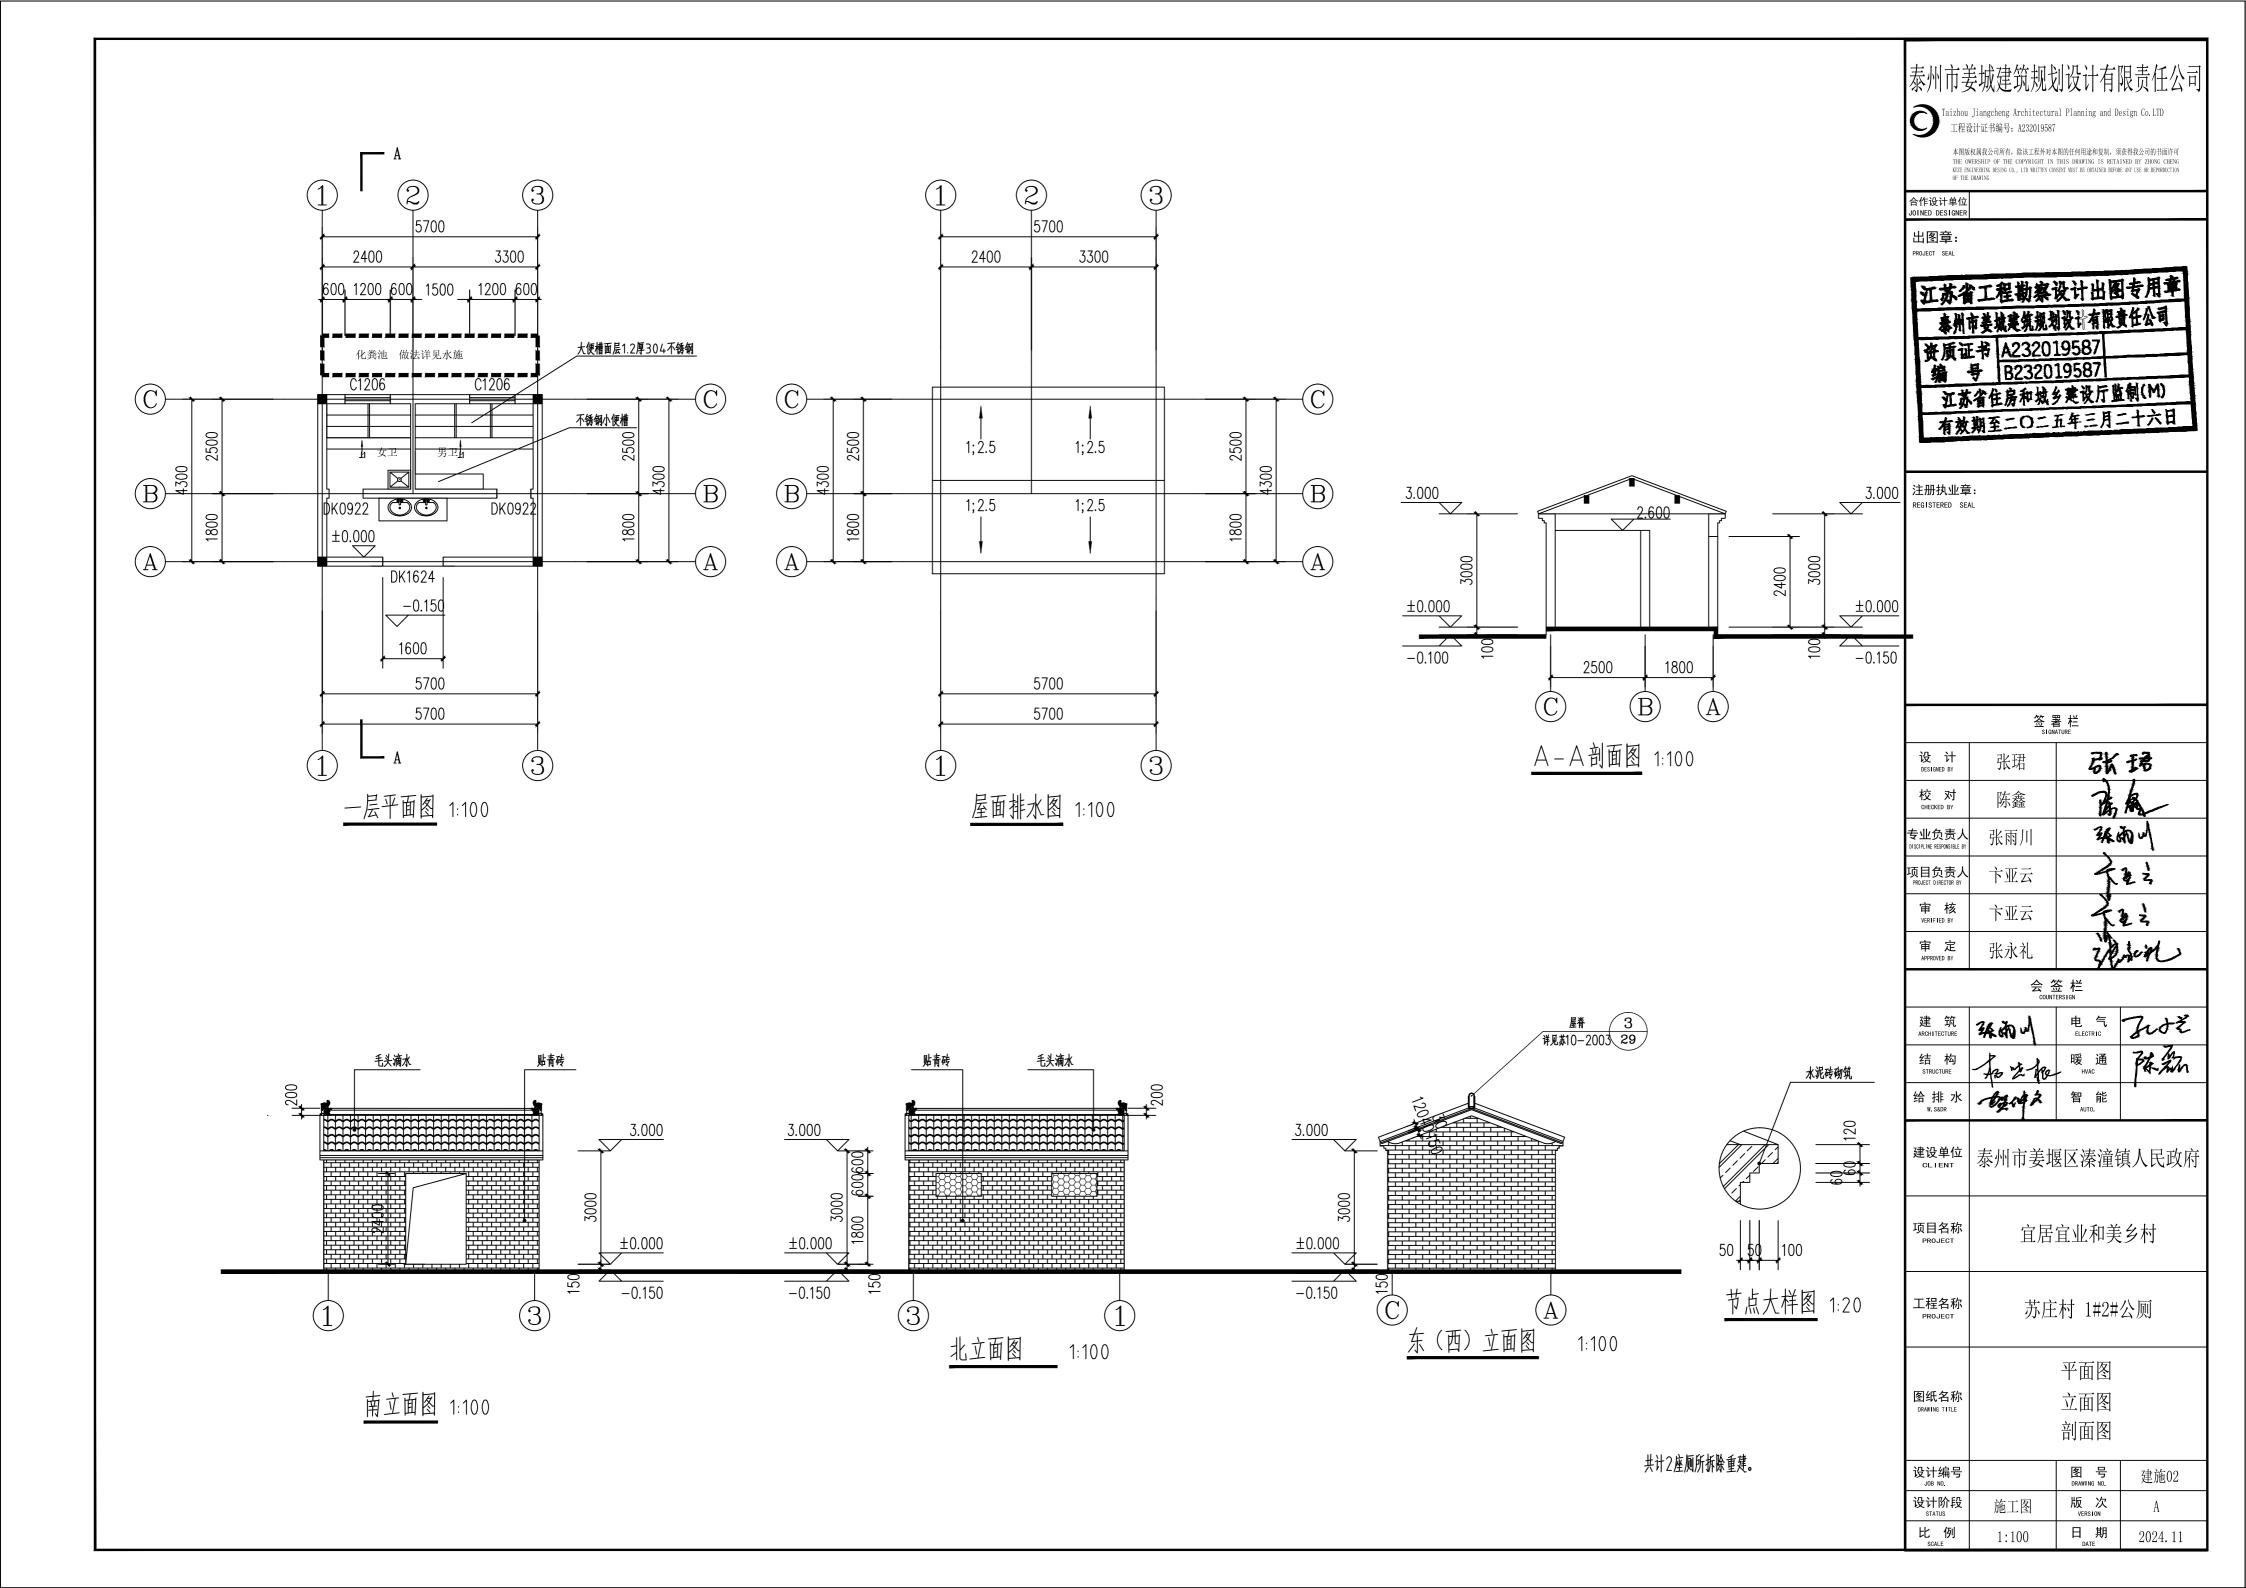

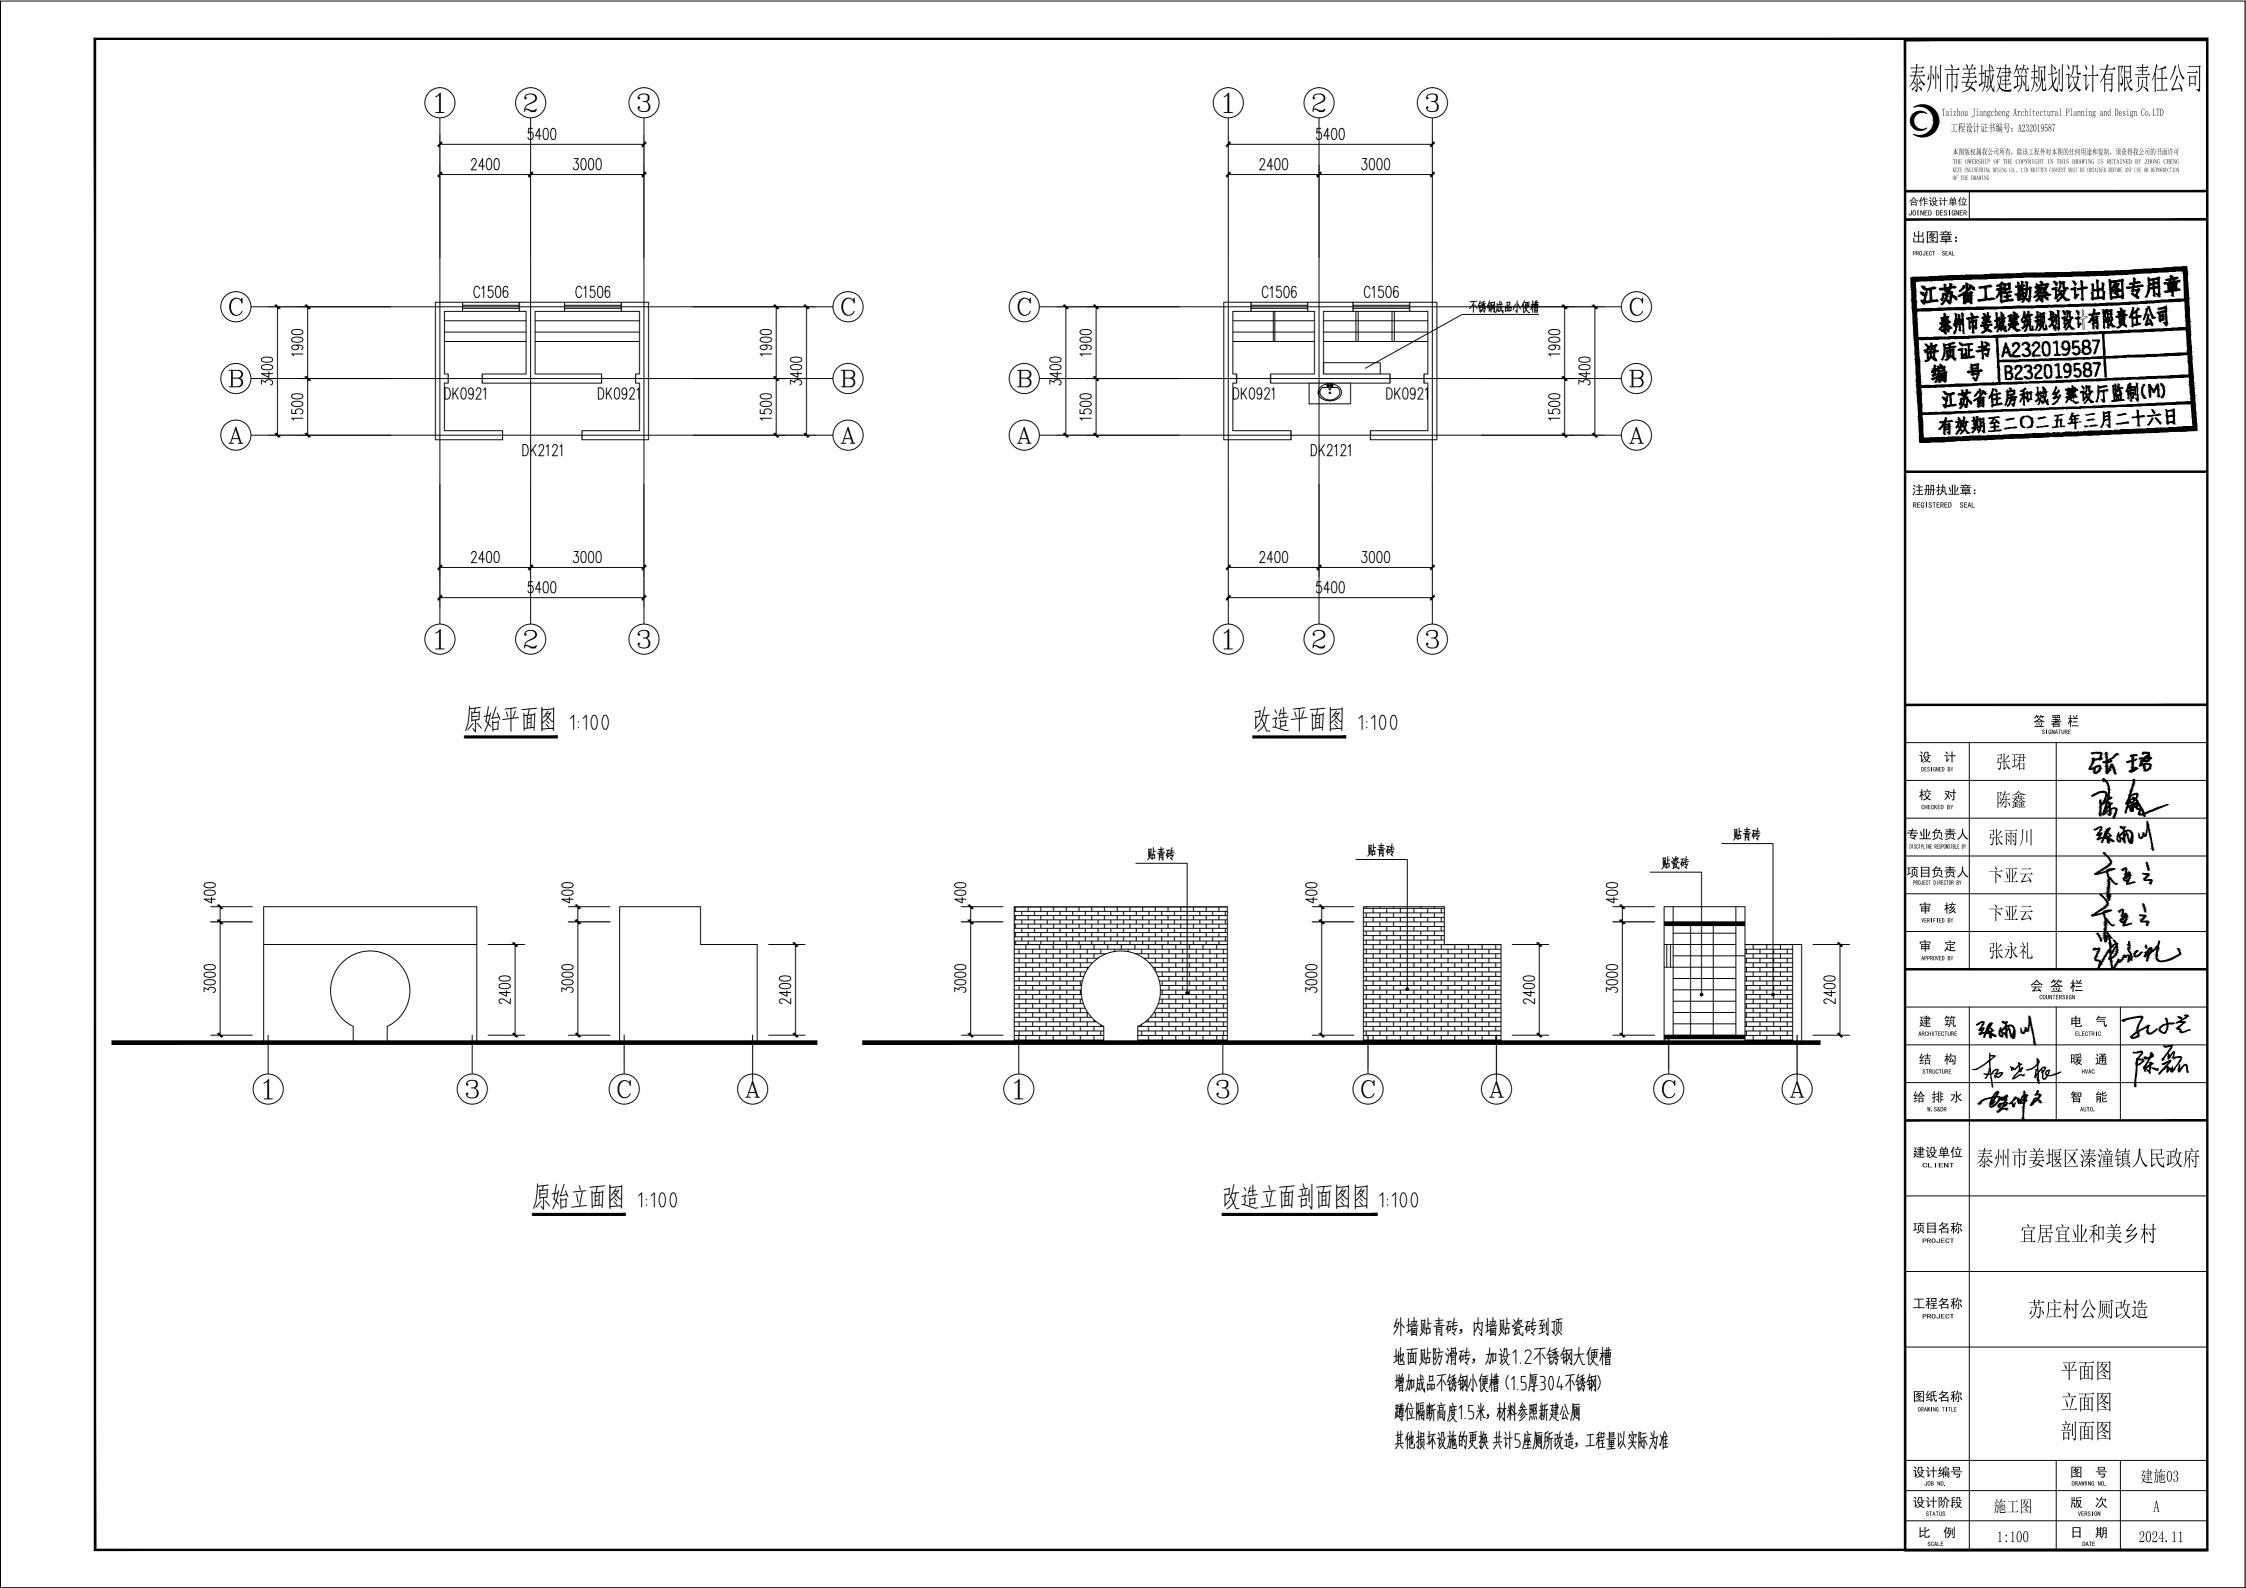

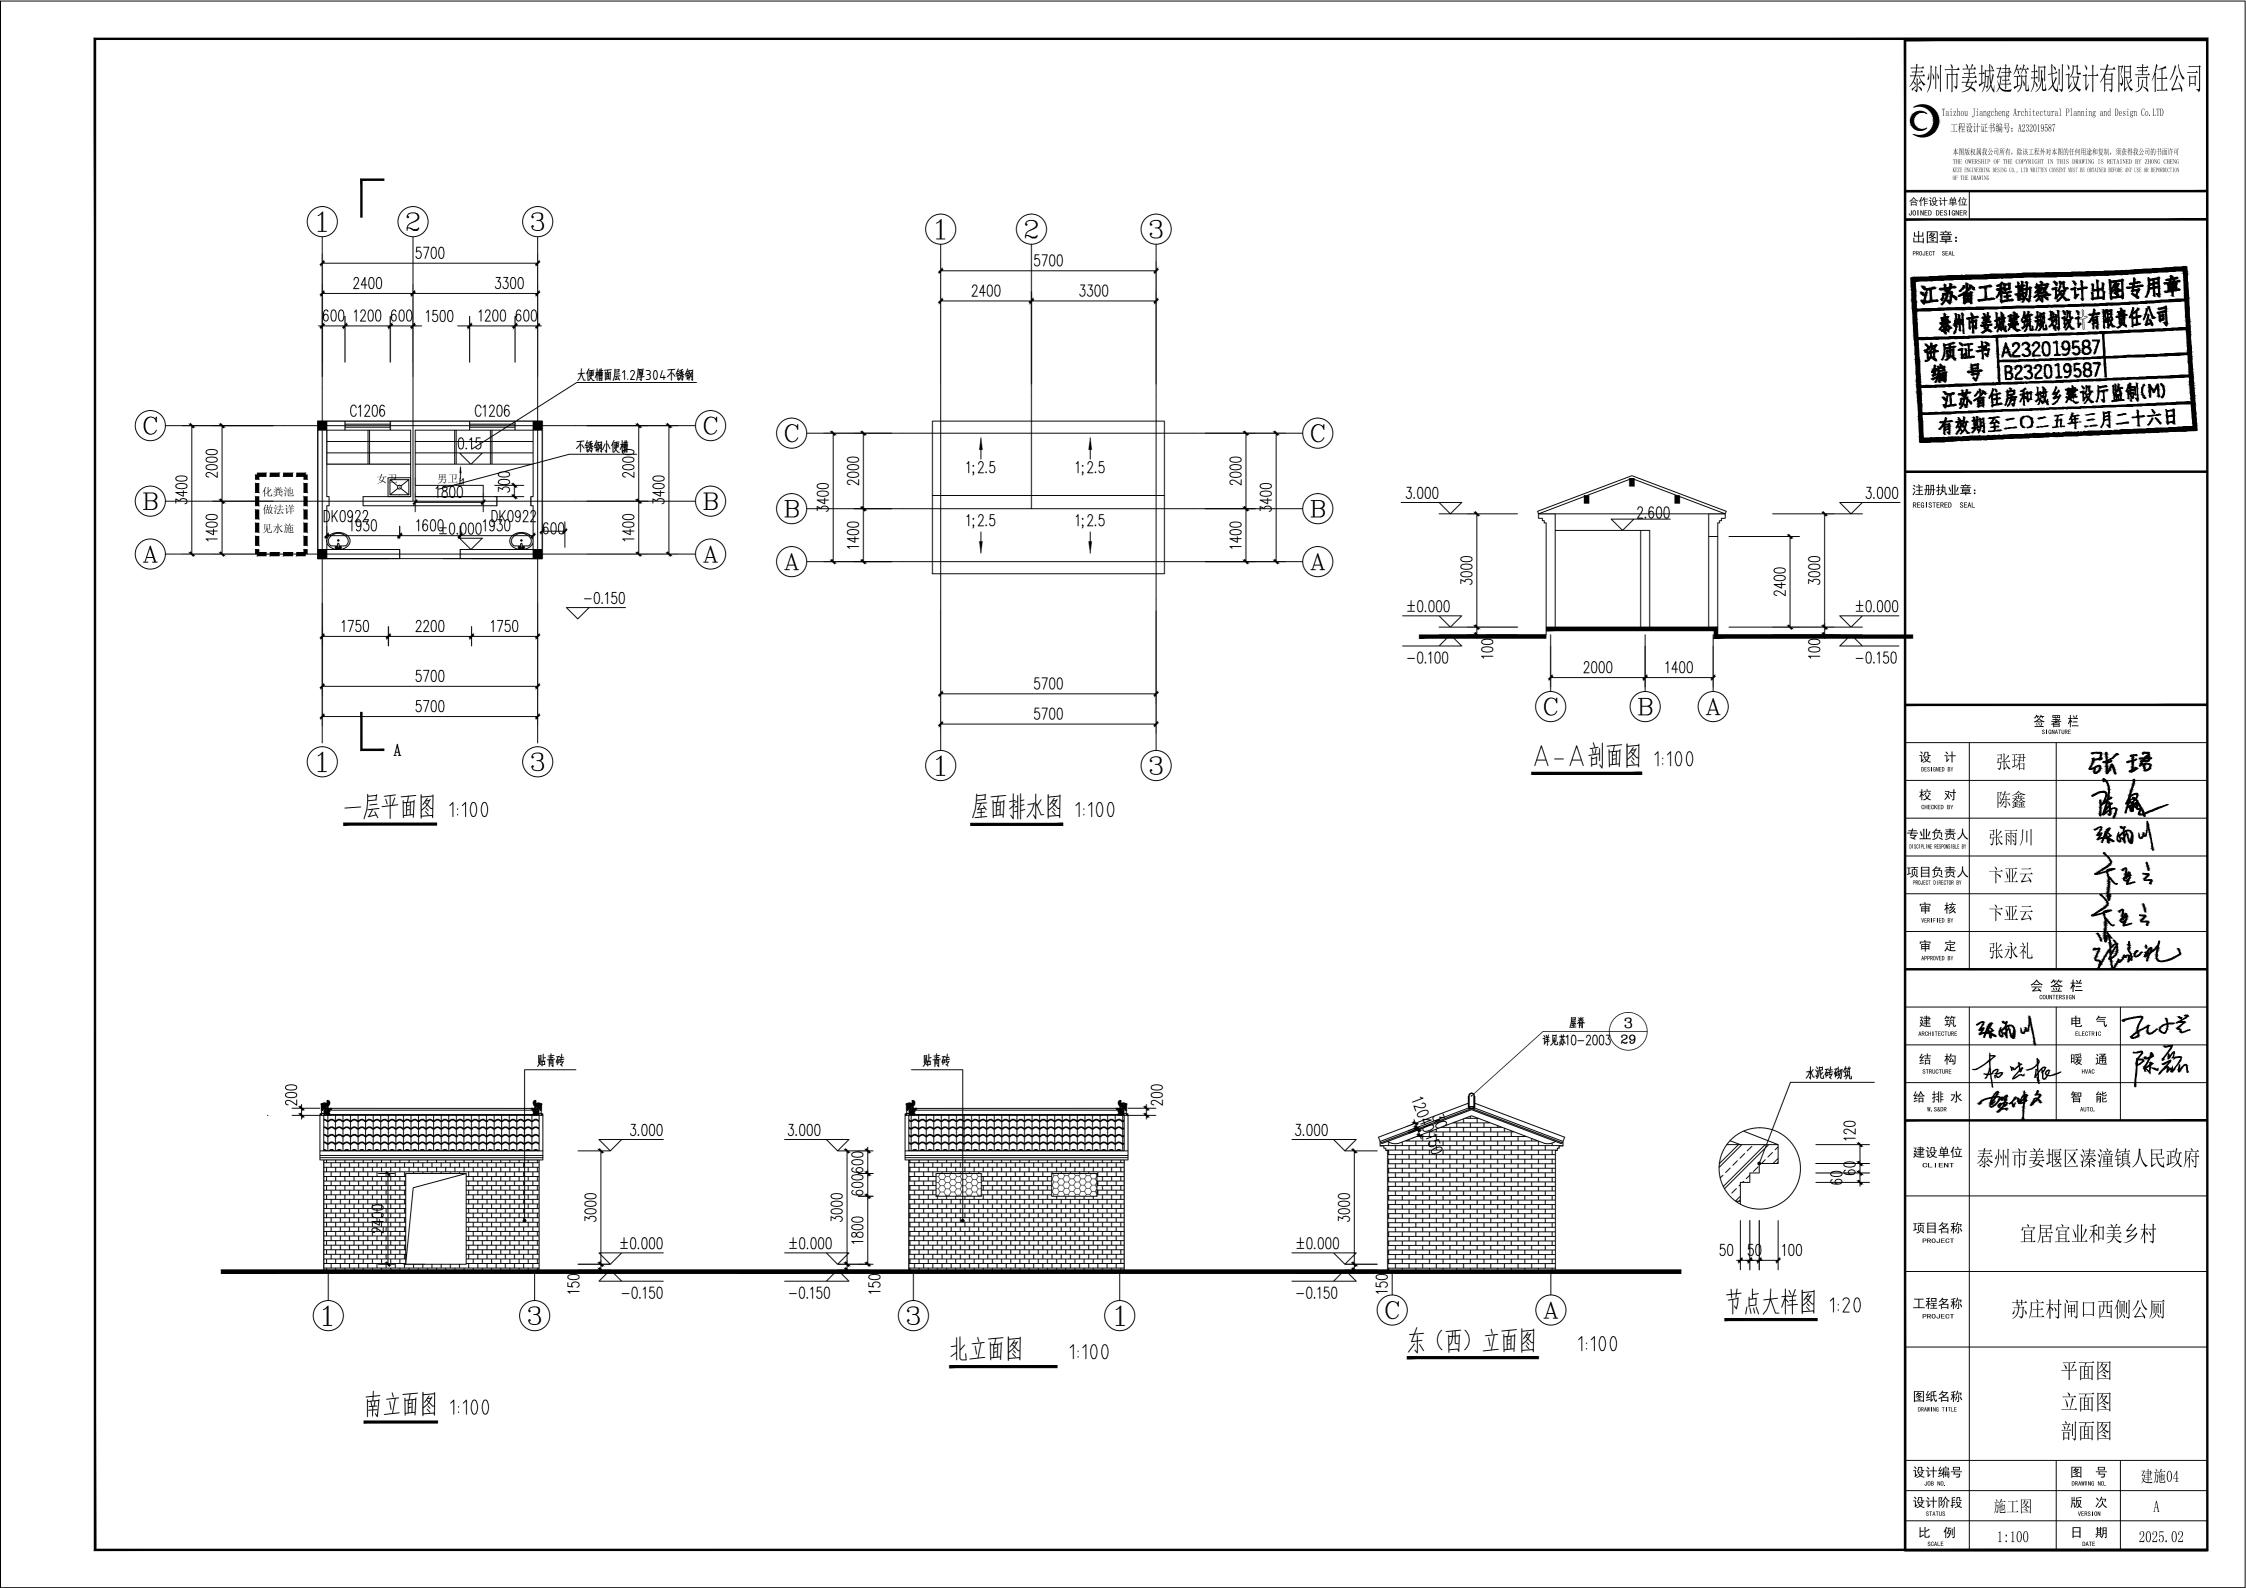

## 结构设计说明(混合结构)

## 一. 设计依据:

- 国内现行设计规范 、规 程和规定
- 《建筑结构可靠度设计统一标准》GB50068-2001
- 《 建筑结构荷载规范》GB50009—2012
- 《 砌体结构设计规范》GB50003-2011
- 《建筑地基基础设计规范》GB50007-2011
- 《 混凝土结构设计规范》GB50010-2010
- 《建筑抗震设计规范》GB50011-2010
- 《住宅工程质量通病控制标准》DGJ32/J16-2005
- 2. 本工程无地质勘察报告,地槽开挖须清除全部填土,至第二层粉土。 地基承载力暂按fak=70kpa计算,待勘探报告出来后另行调整 特殊情况须通知设计人员验槽确认。建筑场地类型为 ||| 类。
- 3. 本工程采用图集为 22G101-1,2,3 等及相关强制性规范条文。
- 4. 计算机软件:中国建筑科学研究院PKPM系列软件(2010, V4.1版)。
- 二. 结构型式: 混合结构,

地面粗糙度为B 类. 砌体施工质量控制等级为B 级。

确定砂浆强度等级时,应采用同类块体为砂浆强度试块底模。

抗震设防烈度 7 度.设计地震分组为第一组、设计基本地震加速度值为0.1g.

- 三. 建筑类别: 丙类。 安全等级:二级。 结构设计使用年限50年。
- 四. 设计荷载

不上人屋面 0.5KN/m2 基本风载为 0.4KN/m2 基本雪载为 0.35KN/m2

- 五 主要建筑材料:
- 1. 钢筋及钢材:

HPB300钢筋(符号  $\phi$ ):钢筋强度设计值 fy=270N/mm  $^2$ HRB335钢筋(符号  $\Phi$ ):钢筋强度设计值 fy=300N/mm<sup>2</sup>

HRB400钢筋(符号 Φ):钢筋强度设计值 fy=360N/mm²

2 . 斜撑(楼梯间梯板)构件,其纵向受力钢筋应符合下列要求:

钢筋的抗拉强度实测值与屈服强度的比值不应小于 1.25 钢筋的屈服强度实测值与屈服强度标准值的比值不应大于 1.30.

钢筋最大拉力下的总伸长率实测值不应小于 9%:

3. 型钢、钢板、钢管: Q235-B

吊钩、吊环均采用 HPB300级钢筋,不得采用冷加工钢筋 HPB300 钢筋采用 E43xx型焊条, HRB400 钢筋采用 E50xx型焊条,

钢筋与型钢焊接随钢筋定焊条

4. 混凝土强度等级:

基础垫层为 C15、基础C30、主体结构梁、板、柱砼强度等级为 C30。 混凝土的制作和检验以及对混凝土的技术要求等,均应严格按现行施工规范 执行,以保证达到设计所要求的强度等级。

- 5, 砖: ±0.00以下为240厚混凝土实心砖, 强度等级MU15 ±0.00以上为240厚混凝土多孔砖、强度等级MU10
- 6, 砌筑砂浆: ±0.00以下为M5水泥砂浆。 ±0.00以上墙体用M5混合砂浆砌筑
- 7, 本工程所使用砼为预拌砼,砂浆为预拌砂浆。

六: 1. 钢筋混凝土保护层厚度一般按图集22G101-1中选用 混凝土环境类别:上部结构为一类,基础为二0类,

工序条則	长庙	細巾	基础		
环境类别	板、墙	梁柱	底面	侧面	
1	15	20	40	70	
二(a)	20	25	40	70	

- 注:各部分主筋混凝土保护层厚度同时应满足不小于钢筋直径的要求。
- 2. 设计使用年限为 50年的砼结构, 其砼材料宜符合下表要求

环境类别	最大水胶比	最低强度等级	最大氯离子含量 (%)	最大碱含量 ( Kg/m³ )
1	0.60	C20	0.30	不限制
二(a)	0.55	C25	0.20	3.0


钢筋的基本锚固长度 ab

纵向受拉钢筋的基本锚固长度Lab (d为钢筋直径,下同)

HPB300钢30d HRB335钢29d HRB400钢35d

- 八: 钢筋接头形式及要求:
  - 1. 钢筋的接头优先采用焊接接头
  - 2, 接头位置宜设置在受力较小处,并相互错开,在同一根钢筋上宜少设接头。
  - 3. 下列部位不得采用非焊接搭接接头
    - (1) 梁底筋在跨中 LO/3范围内, 面筋在梁端 LO/3范围内
    - (2)底层柱底(构造柱除外)
- 九、地基与基础
  - 1. 地基基础设计等级: 丙级。
  - 2. 基础说明详见基础结构图
- 十 结构构件
- 1. 柱: (1) 柱中箍筋均为封闭箍
  - (2) 箍筋末端应做成不小于 135°箍弯钩,弯钩端头平直段长度不应小于
  - (3) 钢筋混凝土 柱在梁上下各 1/6柱高范围内 及标高 0.600以下 箍筋加密 @100。
- 2. 梁: (1)凡图中无特别注明者,次梁钢筋置于主梁钢筋之上。梁的钢筋位置 2单10 ₹ 应安放正确。
  - (2)当梁与柱边平时,梁的外侧钢筋之置于柱钢筋内侧。
  - (3)在集中荷载处,两侧各附加三个箍筋、标有吊筋者按标注加设。
- 3. 板: (1)除图中注明者外,板内分布筋为 \$16@200
  - (2)板上预留洞尺寸≤300时,板筋不断,绕洞而过。
  - (3) 双向板中,底筋平行于短边者置于下排,平行于长边者置于上排。
  - (4) 楼面现浇板顶面未配负筋处加 如6@150钢筋网. 与受力负筋搭接 250 与负筋分布筋绑扎。见图 2

板的支座负筋一律采用直钩,伸入支座的长度一般至梁外皮保护层内 且不小于受拉钢筋的锚固长度,当梁两面不等高时按图

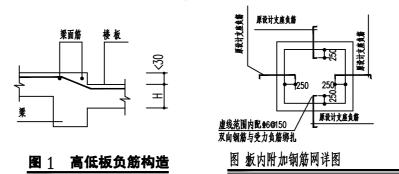

- (6) 板底筋应伸至支承构件(梁或墙)中线,且锚入支座不小于5d,面 筋若在支座处不能拉通(含端支座),则需锚入支座内不小于Lae。
- (7)板面筋应特别注意架空高度,严防踩踏。


#### 十一 砌体

- 砖墙与混凝土柱 连接处均设拉结筋。拉结筋2Φ6与Φ4@300短筋点焊成网片 锚入柱内200, 伸入墙内1000, 间距500
- 2、过梁 当门窗顶无混凝土构件时,应按下列方法设置过梁(混凝土强度等级为C20):
  - (1) 过梁长度为:门窗洞宽+500(每边伸入支座各250)。
  - (2) 墙厚为200~240时: 当洞宽≤1500时, 选用断面A;

当1500<洞宽≤2400时,选用断面B;

当2400<洞宽≤3600时,选用断面C;

(3) 墙厚为100~120时: 当洞宽≤1200时, 选用断面D;

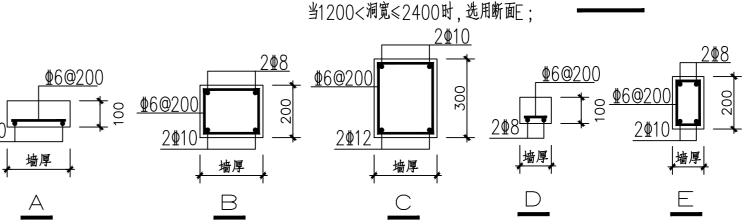

2、混凝土墙柱边的过梁做法详见图1 所示。

#### 十二. 施工要求

- 确保施工质量。 冬季施工时, 应按规范采取防冻措施
- 2. 施工中注意混凝土的捣制密实,所有混凝土工程均应加强养护工作。
- 3. 施工中应与各有关专业图纸密切配合, 图中所注频留洞、槽、管 及防雷做法等应与相应专业图纸核实无误、无漏后方可施工。
- 4. 施工中应严格按国内现行有关工程施工验收规范进行施工验收,并 做好隐蔽工程的检查与验收记录。

十三: 郑重声明:未经技术鉴定,或设计许可:不得超载使用,不得改变结构用途和使用环境。

本图版权属我公司所有,除该工程外对本图的任何用途和复制,须获得我公司的书面许可 THE OWERSHIP OF THE COPYRIGHT IN THIS DRAWING IS RETAINED BY ZHONG CHENG REZE ENGINEERING DESING CO., LTD WRITTEN CONSENT MIST BE OBTAINED BEFORE ANY USE OR REPORDICTION

出图章:

江苏省工程勘察设计出图专用章 泰州市姜城建筑规划设计有限责任公司 资质证书 A232019587 编号 B232019587 江苏省住房和城乡建设厅监制(M) 有效期至二〇二五年三月二十六日

注册执业章:

按过梁钢筋预留、锚入

洞边混凝土构件内La

\过梁后浇

签署栏 设 计 DESIGNED BY 校 对 汤小狮 朱春蕾 专业负责人 项目负责人 PROJECT DIRECTOR BY 杨晓根 大社 审核 卞亚云 What 审 定 APPROVED BY 花友林 Thirt 张永礼会 签 栏 建筑

电 气 ELECTRIC ZMA Just 陈和 智 能 

项目名称

宜居宜业和美乡村

工程名称 苏庄村 1#2#公厕

图纸名称 结构设计说明


设计编号 图 号 结施01 版 次 VERSION 设计阶段 施工图

1:100

比 例

日期

2024. 11

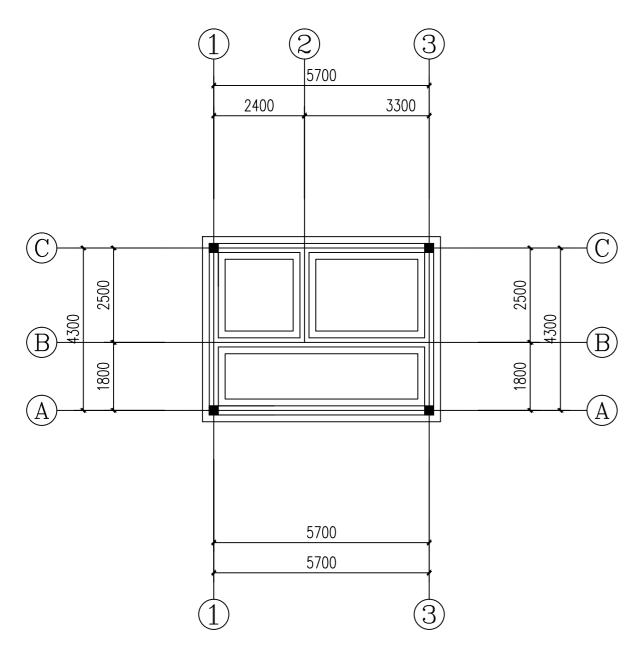


基础平面布置图 1:100

## 基础设计说明:

本工程±0.00,相当于室外道路往上150,或由甲方现场确定

由于没有勘探报告,本工程地质情况参见临近建筑,带正式报告出来再另行调整

- 1、采用柱下独立基础,基础须挖至老土层,基础设计暂按fak=70KPa计算; 若碰到故河沟或暗沟,须清除沟内填土及沟底淤泥,开挖时应注意放坡,按H/L<1/2 H<500 后采用1:1砂石回填至设计标高,且分层压实,压实系数?0.97,浇筑基础前应按规范要求对砂石的密实度、承载力等指标进行检测。
- 2、基础混凝土强度等级C30; 垫层 C20。
- 3、当独基边长或宽度?2500mm时,底板受力钢筋长度可取边长或宽度的0.9倍,并交错布置.
- 4、开挖基槽时,施工方要采取有效的降水措施,保证施工质量与安全;基槽开挖后须经勘察设计单位验槽,检验合格方可进行下道工序。
- 5、土方开挖完成后应立即对基坑进行封闭,防止水浸和暴露,并应及时进行地下结构施工。基坑周边超载,不得超过设计荷载限制条件。
- 6、基础底标高以上回填土应分层夯实,每层厚度250mm,压实系数?0.97。回填时基础四周或墙基两侧应同时对称回填。 室内外填土应在上部结构施工前完成。
- 7、基础构造要求详图集22G101-3相关章节要求施工;基础上柱构造详图集22G101-1要求施工。
- 8、其余未尽事宜,按现行有关施工及验收规范、标准严格执行。

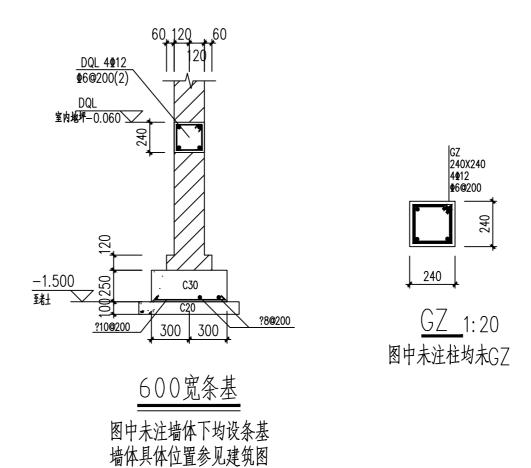

## 泰州市姜城建筑规划设计有限责任公司

**O**Ta

Taizhou Jiangcheng Architectural Planning and Design Co.LT 工程设计证书编号: A232019587

本图版权属我公司所有,除该工程外对本图的任何用途和复制,须获得我公司的书面许可 THE OWERSHIP OF THE COPYRIGHT IN THIS DRAWING IS RETAINED BY ZHONG CHENG NZZE PEGIFERING DESING CO., LTD WRITTEN CONSENT MAST BE OBTAINED BEFORE ANY USE OR REPORTEDION OF THE DRAWING

#### 合作设计集 JOINED DESIG

出图章:

注册执业章:

REGISTERED SEAL

签 署	
汤小狮	James !
朱春蕾	The state
杨晓根	Fizh
卞亚云	723
花友林	hotanet.
_	汤小狮 朱春蕾 杨晓根 卞亚云

	张水礼 <sup>本</sup> count	ERSIGN 4	NOTO
建 筑 ARCHITECTURE	*	电 气 ELECTRIC	
结 构 STRUCTURE	Zman	暖 通 HVAC	なかぎ
给排水 w.s&dr	和生物	智 能 AUTO.	陈和
77.77.42	100000		


建设单位 CLIENT	泰州市姜堰区溱潼镇人民政府


项目名称 PROJECT	宜居宜业和美乡村

工作工作》 PROJECT		1#2#公厕

图纸名称 DRAWING TITLE	基础平面布置图
-----------------------	---------

JOB NO.		DRAWING NO.	
设计阶段 STATUS	施工图	版 次 VERSION	A
比 例	1:100	日期	2024. 1

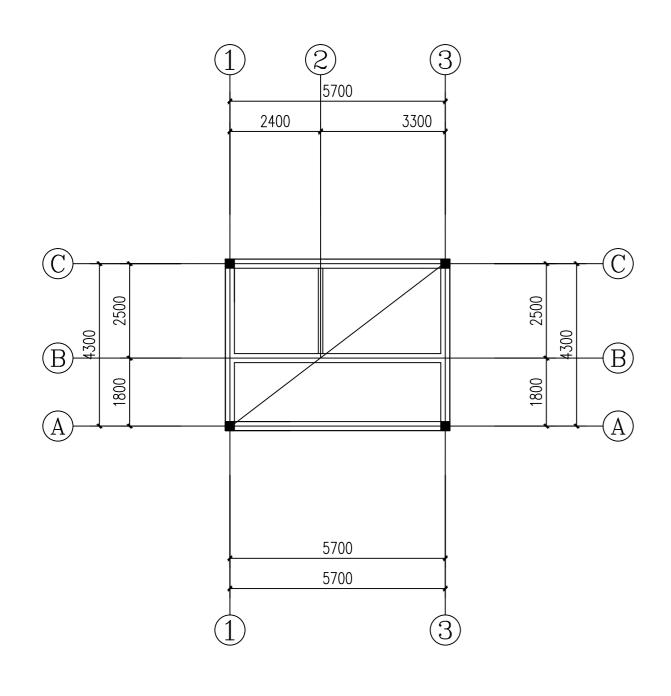

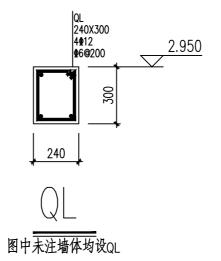

## 屋面结构布置图 1:100

注: 1.图中未注墙体顶部均设QL 2.屋面做法详见建筑

## 泰州市姜城建筑规划设计有限责任公司

Taizhou Jiangcheng Architectural Planning and Design Co.LTD 工程设计证书编号: A232019587

本图版权展我公司所有,除该工程外对本图的任何用途和复制,须获得我公司的书面许可 THE OWERSHIP OF THE COPYRIGHT IN THIS DRAWING IS RETAINED BY ZHONG CHENG KEZE ENCIREENING DESING CO., LID WRITTEN CONSENT MIST BE OBTAINED BEFORE ANY USE OR REPRODUCTION OF THE DRAWING

#### 合作设计单位 JOINED DESIGNER

出图章:

工苏省工程勘察设计出图专用章 專州市姜城建筑规划设计有限责任公司 资质证书 A232019587 第 8232019587 正苏省住房和城乡建设厅监制(M) 有效期至二〇二五年三月二十六日

注册执业章: REGISTERED SEAL

会 签 栏
COUNTERSION

建 筑
ARCHITECTURE

结 构
STRUCTURE

6 排 水
W. SADDR

RELECTRIC

RELECTR

<sup>位</sup> 泰州市姜堰区溱潼镇人民政府

项目名称 PROJECT 宜居宜业和美乡村

工程名称 苏庄村 1#2#公厕

图纸名称 Braking title 屋面结构布置图

 设计编号 JOB NO.
 图 号 GRAWING NO.
 结施03

 设计阶段 STATUS
 施工图
 版 次 VERSION
 A

 比 例 SCALE
 1:100
 日 期 DATE
 2024. 11

## 结构设计说明(混合结构)

## 一. 设计依据:

- 国内现行设计规范 、规 程和规定
- 《建筑结构可靠度设计统一标准》GB50068-2001
- 《建筑结构荷载规范》GB50009-2012
- 《 砌体结构设计规范》GB50003-2011
- 《建筑地基基础设计规范》GB50007-2011
- 《 混凝土结构设计规范》GB50010-2010
- 《建筑抗震设计规范》GB50011-2010
- 《住宅工程质量通病控制标准》DGJ32/J16-2005
- 2. 由于本工程无水文条件及勘探报告,本工程地质情况参见临近建筑 基础采用桩基础
- 3. 本工程采用图集为 22G101-1,2,3 等及相关强制性规范条文。
- 4. 计算机软件:中国建筑科学研究院PKPM系列软件(2010, V4.1版)。
- 二. 结构型式: 混合结构,

地面粗糙度为B 类. 砌体施工质量控制等级为B 级。

确定砂浆强度等级时,应采用同类块体为砂浆强度试块底模。

抗震设防烈度 7 度.设计地震分组为第一组,设计基本地震加速度值为0.1a.

- 三. 建筑类别: 丙类。 安全等级:二级。
  - 结构设计使用年限50年。
- 四. 设计荷载

不上人屋面 0.5KN/m2 基本风载为 0.4KN/m2 基本雪载为 0.35KN/m2

- 五 主要建筑材料:
- 1. 钢筋及钢材:

HPB300钢筋(符号  $\phi$ ):钢筋强度设计值 fy=270N/mm  $^2$ HRB335钢筋(符号  $\Phi$ ):钢筋强度设计值 fy=300N/mm<sup>2</sup>

HRB400钢筋(符号 Φ):钢筋强度设计值 fy=360N/mm²

2 , 斜撑(楼梯间梯板)构件,其纵向受力钢筋应符合下列要求:

钢筋的抗拉强度实测值与屈服强度的比值不应小于 1.25 钢筋的屈服强度实测值与屈服强度标准值的比值不应大于 1.30.

钢筋最大拉力下的总伸长率实测值不应小于 9%:

3, 型钢、钢板、钢管: Q235-B 吊钩、吊环均采用 HPB300级钢筋,不得采用冷加工钢筋

> HPB300 钢筋采用 E43xx型焊条, HRB400 钢筋采用 E50xx型焊条, 钢筋与型钢焊接随钢筋定焊条

4. 混凝土强度等级:

基础垫层为 C15,基础C30,主体结构梁,板,柱砼强度等级为 C30。 混凝土的制作和检验以及对混凝土的技术要求等,均应严格按现行施工规范 执行,以保证达到设计所要求的强度等级。

- 5, 砖: ±0.00以下为240厚混凝土实心砖, 强度等级MU15 ±0.00以上为240厚混凝土多孔砖,强度等级MU10
- 6、 砌筑砂浆: +0.00以下为M5水泥砂浆。
- ±0.00以上墙体用M5混合砂浆砌筑 7、 本工程所使用砼为预拌砼, 砂浆为预拌砂浆。

六: 1. 钢筋混凝土保护层厚度一般按图集22G101-1中选用 混凝土环境类别:上部结构为一类,基础为二a类,

江戸未別	工序作用 下 序 超 7	基	ali	
环境类别	板、墙	梁柱	底面	鮰
1	15	20	40	70
二(a)	20	25	40	70

- 注:各部分主筋混凝土保护层厚度同时应满足不小于钢筋直径的要求。
- 设计使用年限为 50年的砼结构,其砼材料宜符合下表要求;

环境类别	最大水胶比	最低强度等级	最大氯离子含量 (%)	最大碱含量 ( Kg/m³ )
1	0.60	C20	0.30	不限制
二(a)	0.55	C25	0.20	3.0


七: 钢筋的基本锚固长度 ab

纵向受拉钢筋的基本锚固长度Lab (d为钢筋直径,下同)

HPB300钢30d HRB335钢29d HRB400钢35d

- 八: 钢筋接头形式及要求:
  - 1. 钢筋的接头优先采用焊接接头
  - 2. 接头位置宜设置在受力较小处,并相互错开,在同一根钢筋上宜少设接头。
  - 3. 下列部位不得采用非焊接搭接接头
    - (1) 梁底筋在跨中 LO/3范围内, 面筋在梁端 LO/3范围内
    - (2)底层柱底(构造柱除外)
- 九、地基与基础
  - 1. 地基基础设计等级: 丙级。
  - 2. 基础说明详见基础结构图
- 十 结构构件
- 1. 柱: (1) 柱中箍筋均为封闭箍
  - (2) 箍筋末端应做成不小于 135°箍弯钩,弯钩端头平直段长度不应小于
  - (3) 钢筋混凝土 柱在梁上下各 1/6柱高范围内 及标高 0.600以下 箍筋加密 @100。
- 2. 梁: (1)凡图中无特别注明者,次梁钢筋置于主梁钢筋之上。梁的钢筋位置 2单10年 应安放正确。
  - (2)当梁与柱边平时,梁的外侧钢筋之置于柱钢筋内侧。
  - (3)在集中荷载处,两侧各附加三个箍筋、标有吊筋者按标注加设。
- 3. 板: (1)除图中注明者外,板内分布筋为 如6@200
  - (2)板上预留洞尺寸≤300时,板筋不断,绕洞而过。
  - (3)双向板中,底筋平行于短边者置于下排,平行于长边者置于上排。
  - (4) 楼面现浇板顶面未配负筋处加 如6@150钢筋网. 与受力负筋搭接 250 与负筋分布筋绑扎。见图 2

板的支座负筋一律采用直钩,伸入支座的长度一般至梁外皮保护层内 且不小于受拉钢筋的锚固长度,当梁两面不等高时按图

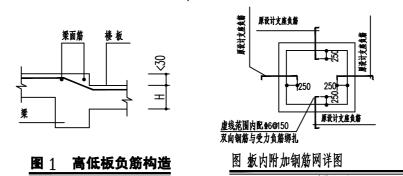

- (6) 板底筋应伸至支承构件(梁或墙)中线,且锚入支座不小于5d,面 筋若在支座处不能拉通(含端支座),则需锚入支座内不小于Lae。
- (7)板面筋应特别注意架空高度,严防踩踏。


#### 十一 砌体

- 砖墙与混凝土柱 连接处均设拉结筋。拉结筋2Φ6与Φ4@300短筋点焊成网片 锚入柱内200, 伸入墙内1000, 间距500
- 2、过梁 当门窗顶无混凝土构件时,应按下列方法设置过梁(混凝土强度等级为C20):
  - (1) 过梁长度为:门窗洞宽+500(每边伸入支座各250)。
  - (2) 墙厚为200~240时: 当洞宽≤1500时, 选用断面A;

当1500<洞宽≤2400时,选用断面B;

当2400<洞宽≤3600时,选用断面C;

(3) 墙厚为100~120时: 当洞宽≤1200时, 选用断面D;

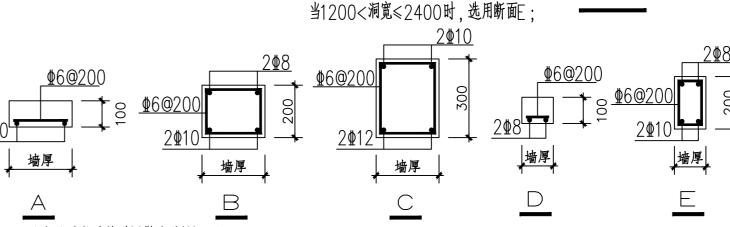

2、混凝土墙柱边的过梁做法详见图1 所示。

#### 十二. 施工要求

- 确保施工质量。 冬季施工时, 应按规范采取防冻措施
- 2. 施工中注意混凝土的捣制密实,所有混凝土工程均应加强养护工作。
- 3. 施工中应与各有关专业图纸密切配合, 图中所注频留洞、槽、管 及防雷做法等应与相应专业图纸核实无误、无漏后方可施工。
- 4. 施工中应严格按国内现行有关工程施工验收规范进行施工验收,并 做好隐蔽工程的检查与验收记录。

十三: 郑重声明:未经技术鉴定,或设计许可:不得超载使用,不得改变结构用途和使用环境。

本图版权属我公司所有,除该工程外对本图的任何用途和复制,须获得我公司的书面许可 THE OWERSHIP OF THE COPYRIGHT IN THIS DRAWING IS RETAINED BY ZHONG CHENG REZE ENGINEERING DESING CO., LTD WRITTEN CONSENT MIST BE OBTAINED BEFORE ANY USE OR REPORDICTION

出图章:

江苏省工程勘察设计出图专用章 泰州市姜城建筑规划设计有限责任公司 资质证书 A232019587 编号 B232019587 江苏省住房和城乡建设厅监制(M) 有效期至二〇二五年三月二十六日

注册执业章:

按过梁钢筋预留、锚入

洞边混凝土构件内La

\过梁后浇

签署栏 设 计 DESIGNED BY 汤小狮 校 对 朱春蕾 和生物 杨晓根 专业负责人 大社 项目负责人 PROJECT DIRECTOR BY 卞亚云 Litaria 审核 花友林 Third 审 定 APPROVED BY 张永礼


会签栏 ZMQ 建 筑 ARCHITECTURE Tudž 陈和 暖通 结构 1000 智 能 AUTO. 泰州市姜堰区溱潼镇人民政府

项目名称 宜居宜业和美乡村

工程名称 苏庄村闸口西侧公厕

图纸目录设计说明 图纸名称

设计编号 图号 结施04 版 次 VERSION 设计阶段 施工图 比 例 日 期 1:100 2025.02

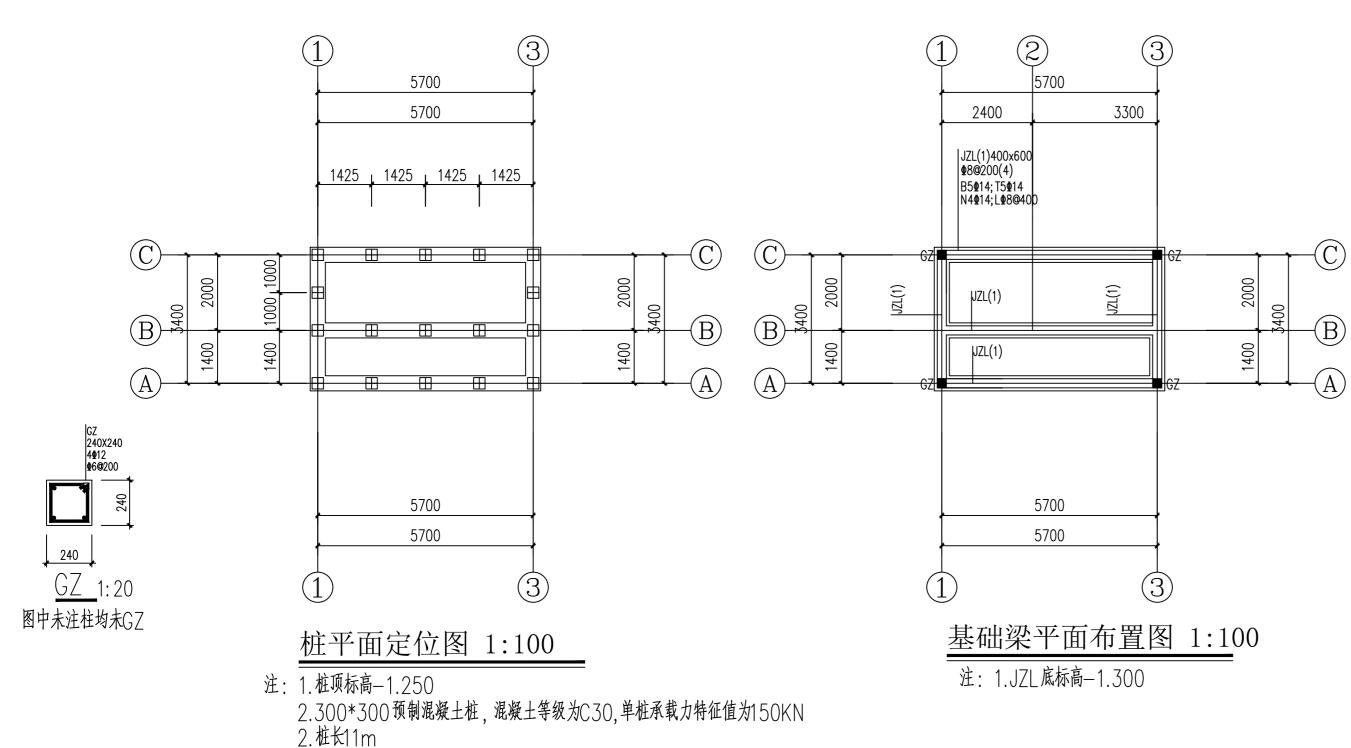


## 基础设计说明:

本工程±0.00,相当于室外道路往上150,或由甲方现场确定由于本工程无水文条件及勘探报告,本工程地质情况参见临近建筑

- 1、基础采用桩基础
- 2、本工程桩基施工前应对地下障碍物进行处理,并将地表松散土压实,以免对桩基施工产生不利影响。
- 3、桩基施工前应进行静载试桩。
- 4、基坑开挖时必须挖至持力层,如基底下地基土局部存在暗塘或古井等不良地基土时,应报设计单位并进行换填处理。 超挖不大于500时,可采用C20砼回填,大于500时用级配良好的砂石垫层(1:1)垫至基底 设计标高。砂石垫层应分层夯实,分层厚度不大于300;砂石垫层的压实系数大于等于0.97。
- 5. 预制桩的制作、验收、吊运、吊立、堆放、运输等均参见图集及桩基技术规范要求。所有桩在起吊及运输过程中均应注意保护,任何起吊过程均须采用二点吊,吊点位置及要求详见图集。 沉桩前,预制桩的砼强度必须达到设计强度及龄期,此外对于采用高压釜养护时龄期仍不得小于3天。
- 6.在沉桩过程中必须选择合适机械,并采取适当措施,确保沉桩到位。具体沉桩注意事项详《先张法预应力混凝土实心方桩》
- 7. 施工单位应严格控制施工误差,除应满足JGJ94-2008行业标准外,

桩身水平偏位误差不得大于100mm; 标高误差不得大于-50mm, 不允许正误差; 桩垂直度允许误差0.25%

8、其余未尽事宜,按现行有关施工及验收规范、标准严格执行。

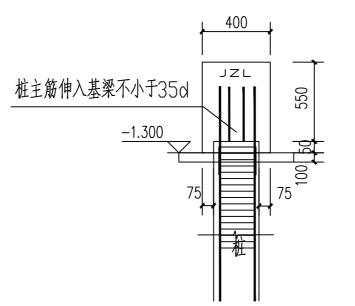

## 泰州市姜城建筑规划设计有限责任公司

Taizhou Jiangcheng Architectural Planning and Design Co.LTD
工程设计证书编号: A232019587

本图版权属我公司所有,除该工程外对本图的任何用途和复制,须获得我公司的书面许可
THE OWERSHIP OF THE COPYRIGHT IN THIS DRAWING IS RETAINED BY ZHONG CHENGREZE EMCINEEMED GESING CO., LTD WRITTEN CONSENT MIST BE OBTAINED REFORE ANY USE OR REPORDICTION
OF THE DRAWING

合作设计单位 JOINED DESIGNE

出图章:

江苏省工程勘察设计出图专用章 泰州市姜城建筑规划设计有限责任公司 资质证书 A232019587 编 号 B232019587 工苏省住房和城乡建设厅监制(M) 有效期至二〇二五年三月二十六日

注册执业章: REGISTERED SEAL

 第四個
 第四個

 在方

 第四個
 在方

 第四回
 在方

 第四回
 在方

 第四回
 张永礼

 第四回
 张永礼

	会 祭	多样 ERSIGN	
建 筑 ARCHITECTURE	ZMON	电 气 ELECTRIC	Zotě
结 构 STRUCTURE	和生物	- 暖 通 HVAC	陈郑
给排水 w.s&dr	· 参数 14 为	智 能 AUTO.	

<sup>设单位</sup> 泰州市姜堰区溱潼镇人民政府

项目名称 PROJECT 宜居宜业和美乡村


工程名称 PROJECT 苏庄村闸口西侧公厕

基础平面布置图 BRANNING TITLE


 设计编号
 图号
 结施05

 设计阶段 STATUS
 施工图
 版次 VERSION
 A


 比例 SCALE
 1:100
 日期 DATE
 2025.02

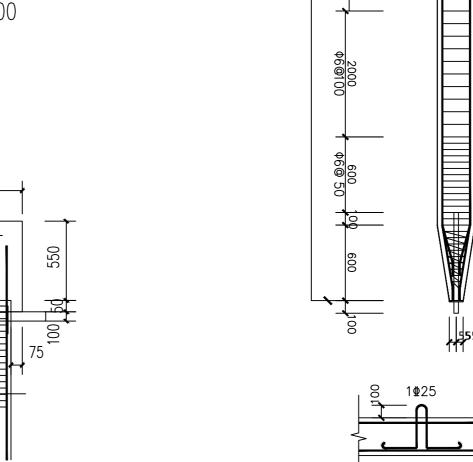

1000 \$6@100

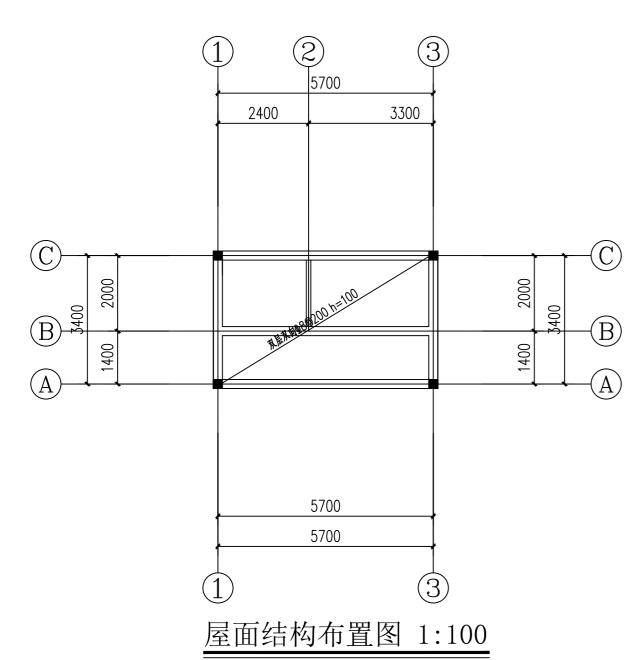

注: 1.图中未注墙体顶部均设QL

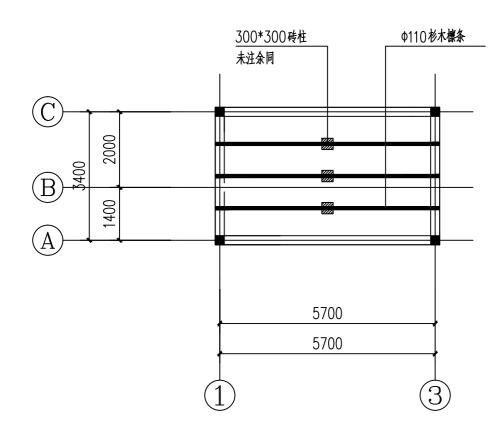

坡屋面示意图 1:100



Taizhou Jiangcheng Architectural Planning and Design Co.LTD 工程设计证书编号: A232019587

本图版权属我公司所有,除该工程外对本图的任何用途和复制,须获得我公司的书面许可 THE OWERSHIP OF THE COPYRIGHT IN THIS DRAWING IS RETAINED BY ZHONG CHENG REZE ENGINEERING DESING CO., LID WRITTEN CONSENT MIST BE OBTAINED BEFORE ANY USE OR REPURDICTION OF THE DRAWING

合作设计单位 JOINED DESIGNER

出图章:

工苏省工程勘察设计出图专用章 專州市姜城建筑规划设计有限责任公司 资质证书 A232019587 编 号 B232019587 工苏省住房和城乡建设厅监制(M) 有效期至二〇二五年三月二十六日

注册执业章: REGISTERED SEAL

会签栏
COUNTERSIEN

建筑
ARCHITECTURE

结构
FIRUCTURE

HVAC

管 能
AUTO.

泰州市姜堰区溱潼镇人民政府

项目名称 PROJECT 宜居宜业和美乡村


工程名称 PROJECT 苏庄村闸口西侧公厕

屋面结构布置图

 设计编号
 图号
 结施06

 设计阶段 status
 施工图
 版次 VERSION
 A

 比例 SCALE
 1:100
 日期 DATE
 2025.02

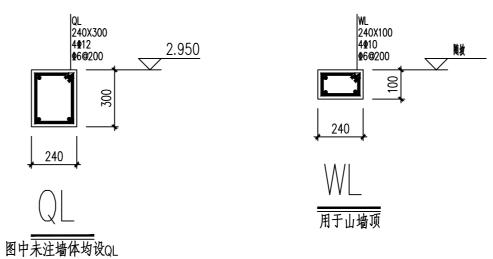


## 给排水设计施工说明-1

	4 计小及月旭工见り 1	
一,工程概括	C. 蹲式大便器:公共卫生间采用延时自闭式冲洗阀;	蝶阀;埋地消防管道的阀门设在阀门井内,阀门采用耐腐蚀的明杆闸阀,室内吊顶内管道的阀门
本建筑为: 泰州市姜堰区溱潼镇人民政府 苏庄村 1 #2 #3 #公厕 建筑耐火等级二级。	d. 公共卫生间龙头均采用感应式水嘴;	用蝶阀(消防泵吸水管应采用明杆闸阀),屋顶安装的管道阀门材质采用球墨铸铁阀门。阀门位
建筑高度: 3.00 米; 建筑面积: 25.4 平方米; 建筑体积: 76.2 立方米。		压力采用1.6MPa。消防管道的阀门除放水阀、试验阀外其余均为常开,其阀门应有明显的启
	七,室内管材及安装要求	标志。消防给水系统的室内外消火栓,阀门等设置位置,应设置永久性固定标识。
二,设计依据	1.生活给水支管采用建筑用PPR管和PPR截止阀(Pn=1.0MPa), 热熔连结,图中所标管经	2. 消防系统压力管道上的阀门泵房内采用法兰连接,其他部位可采用沟槽卡箍连接,水流指示
建设单位提供的本工程相关资料和任务书;	均为公称外经。管卡:每个水嘴设一个,其它穿墙,转角及悬管处均需设置,PPR给水管按《给	前的阀门采用沟槽卡箍连接信号蝶阀,阀门开关信号反应到消防控制中心;消防水泵吸水管及上
有关城市建设基础资料。	水塑料管安装》11SS405-1-4设置管道伸缩补偿装置。村塑管道敷设的自然弯曲和折转等	管上应设置明杆闸阀或带自锁装置的蝶阀,工作压力1.0MPa。给水泵、消防泵出水管上装压
现行国家和地方规范及标准:	处两侧直管长度不得超过20m,超过20m的直管应增加补偿或波纹伸缩节,每个伸缩节允许伸	表,消防水池、水箱由电气设置液位显示。
1.《建筑给水排水设计标准》GB50015-2019	缩量不得小于25mm。所有管道的支承和补偿,以及其它施工事项必须严格按照引用图集进行。	3. 给水泵、消防泵压水管上止回阀采用微阻缓闭防水锤止回阀,其他采用旋启式止回阀。要求
2.《建筑设计防火规范》GB50016-2014(2018年版)	2. 热水管选用钢塑复合管,丝接;热水管穿越建筑物墙壁,楼板和基础处应设置金属套管,穿越	防水箱出水管道的止回阀最小开启压力小于等于0.3。
3.《消防给水及消火栓系统技术规范》 GB 50974—2014	屋面及地下室外墙时应设置金属防水套管。	4. 消防给水系统中采用的设备、器材、管材管件、阀门和配件等系统组件的产品工作压力等级
4.《建筑机电工程抗震设计规范》 GB 50981-2014	3. 室内给水管均沿墙暗装,管道穿墙,板处均设钢制套管,套管尺寸比管外经大一号,安装完毕	应大于消防给水的系统工作压力,具体应按《水消规》第8.2.1条执行。
5.《建筑与市政工程抗震通用规范》 GB 55002-2021	后用50#水泥砂浆封口粉平,穿越楼板时下面和楼板面齐平,上面高出楼面50mm.	5. 公共卫生间内地漏采用磁性密闭地漏,地漏水封高度不小于50mm。地面清扫口采用铜制
6.《建筑灭火器配置设计规范》 GB50140-2005	4. 空调冷凝水管采用PVC-U排水管,承插粘接,每层设一伸缩节。室外明露塑料管应符合紫外线	清扫口表面与地面平。
7.《绿色建筑设计标准》 DB32/3962-2020	老化性能标准,按国标安装图集。	十,管道试压
8.《建筑给水排水与节水通用规范》 GB 55020-2021	D. 室内污水管采用PVC-U塑料管,承插式胶粘剂粘接,每层设一伸缩节,排水横管坡度	1. 室内给水(冷水)管道试验压力1.0MPa(消防管道试压1.4MPa,热水管道试验1.5MF
9.《消防设施通用规范》 GB55036-2022	=0.026. 塑料管穿楼面屋面作法均划型节点,室内埋地横管采用中砂垫层基础,排水立管穿越	水压强度试验的测试点设在系统管网的最低点,对管网注水时,将管网内的空气排净,并缓慢
10.《建筑防火通用规范》 GB55037—2022	楼板处采用WXFS新型防渗水管件和阻火装置。其中靠近卧室内墙室内污水管采用PVC—U内螺	压,达到试验压力后,稳压30min后,管网无泄漏,无变形,且压力降不大于0.05MPa;
11	旋消音塑料管。	严密性试验在水压强度试验和管网冲洗合格后进行,试验压力为系统工作压力,稳压24h,A
其它现行国家和地方有关设计规范及规程。	6. 排水立管检查口中心距楼面1.0M, 立管与排出横管应采用二个45度弯头组合件, 如有乙字管时	泄漏。
A CONTRACT CONTRACTOR	应在乙字管的上部设置检查口。	
三,设计内容及范围	7. 给排水管道穿越楼板及屋面处设套管,并采用防水阻燃材料填实。	一
1. 本次设计包含: 室内给排水系统。	8. 污水管道的横管与横管、横管与立管的连接,采用45°三通、45°四通、90°斜三通、90°斜	3. 埋地或暗装的排水管道在隐蔽前必须进行灌水试验,灌水高度不得低于底层地面高度,灌溉
(注:雨水系统;室外给排水系统:室外雨污水,生活给水等均不在本次设计范围)	四通,排水立管与排出管的连接,采用两个45°弯头或弯曲半径不小于4倍管径的90°弯头,且立	15min后,在灌满延续5min内,以液面不下降,管道和接口不渗漏为合格。
四,管道系统设计	管底部弯管处应设支墩。污水横管与横管的连接,不得采用正三通和正四通。排水立管转弯处的弯	4. 排水立管安装完毕后应做通球试验。
1. 生活给水系统:本建筑为公共厕所,厕所水源接区域内给水管网,具体接入点甲方提供,现场微调。	头应保护,第一个支架按托架形式设置。	5. 雨水立管安装完毕后应进行灌水试验,灌水高度必须到每根立管最上部的雨水斗。有埋地排
(由甲方提供数据,具体详室外给水总平面图—另行委托设计).	9.H 管与通气立管的连接点应设在卫生器具上边缘以上不小于0.15m 处。	管的雨水立管底部必须设置检查口.
2.生活排水系统:采用雨污分流制,污水由污水管收集,经化粪池处理后排入区域内污水总管,	10. 管道避让原则: 小管道避让大管道、压力管避让重力管、低压管避让高压管。管道绕行原则:	6. 消火栓给水系统在交付使用前,应对其进行强度试验、冲洗和严密性试验,其冲洗强度应证
后集中排至市政污水管网。	管道遇风管绕行,DN100及以上的消防、喷淋管及DN70以上的生活给水管一般向上绕行,并	消防时最大设计流量。冲洗顺序应先室外,后室内;先地下,后地上;室内部分的冲洗应按供
3. 雨水系统: Q. 屋面雨水采用重力流排水系统。	在顶端加设自动排气阀,其余管道向下绕行(应保证楼层净高要求)。	管、水平管和立管的顺序进行。
D. 本建筑参照泰州地区暴雨强度公式: i=9.1(1+0.619IqT)/(t+5.648)0.644	11. 架空消防及喷淋管采用内外壁热镀锌钢管, 管径≪DN50, 采用螺纹和卡压连接; 管径>DN5	十一,保温、防腐及油漆
C. 屋面雨水排水管的排水设计重现期取10年,设计降雨历时为5min,暴雨强度为	□ 1. 宋至月的及贡林曾木州内外至然数锌钢管,曾任《DNOU,木州绿纹和下压迁徙;曾任》DNO □ □ □ ○ ,采用沟槽连接件连接,法兰连接,当安装空间较小时采用沟槽连接件连接。屋面管道采用	1. 热水管道及室外明露给水、消防管道采用50mm厚超细玻璃棉保温,缠塑料布和玻璃布名
(4.73L/S •100m2)*1.5	50mm厚难燃B1级橡塑保温,具体做法见图集16S401;埋地钢管刷环氧沥青漆二道,外包纤维在 冰肚 大工祭剧公会 计选项 ( ) 以	,外包铝箔。管道保温前,应进行防腐蚀处理。室外阀门及类似设备需进行保温,采用橡塑板 ————————————————————————————————————
d. 屋面设溢流口,总排水能力不小于10年重现期的用水量。	维布. 消防主干管刷红色油漆两道。(室外消防管材选用详室外给水(消防)总平面图)。	<u>,外包镀锌铁皮,保温层厚度50mm。</u>
e. 屋面天沟两端设置溢流口(500*100MM). 屋面雨水溢流口底部高出天沟底面150MM。	12. 塑料排水管设置阻火装置应符合下列规定: a. 当管道穿越防火墙时应在墙两侧管道上设置; b.	
f. 屋面雨水由室外雨水管收集后排入厂区雨水总管。	高层建筑中明设管径≥De11O排水立管穿越楼板时,应在楼板下侧管道上设置; C. 当排水管道穿	
g. 雨水斗采用侧墙式,安装09S302, 雨水管采用承压型UPVC塑料管(防紫外线),其管材	管道井壁时,应在井壁外侧管道上设置。	3. 防腐及油漆: a. 在涂刷底漆前,应清除表面的灰尘、污垢、锈斑、焊渣等物。涂刷油漆厚。
抗负压力应大于—80kPa;承插粘接。	13. 管道支架: 管道支、吊架按施工验收规范执行, 管道支、吊架做法参见03S402, 由安装根	<u>均匀,不得有脱皮、起泡、流淌和漏涂现象。b. 明露外立面的雨水管外壁刷与外墙色调协调的</u>
n. 雨水排水管道工程与溢流设施的总排水能力不小于50年重现期的用水量。	据管道布置、受力情况等选用。并应与其他专业统一考虑支架。	和漆二道。C. 压力排水管外壁刷灰色调和漆二道。d. 消防管刷樟丹二道,红色调和漆二道。 P.
- NEW VI V 1 44	八。室外给排水设施要求	管在处理完后每隔—米用黄色漆画圆环标示。e. 保温管道:进行保温后,外壳再刷防火漆二道
五,消防设计专篇	1. 室外给水管道应敷设在经过夯实的地基上,给水管道的埋设深度在室外地面下0.4m 左右,给	水管外刷兰色环,二次供水管道采用蓝色环标,排水管外刷黑环。f. 管道支架除锈后刷樟丹二
本次设计室内无消防给水系统及灭火器配置。	水阀门井施工安装详国标05S502。	灰色调和漆二道。g. 穿出室外敷设在地坪的钢制给水管,做环氧煤沥青涂料三油两布防腐处理
)	2. 空调凝结水与空调搁板的雨水为有组织排放,排入空调搁板旁边单独设置的De50排水立管,	4. 室外水表井采用内衬保温材料的双层保温井盖,井壁周围回填土采用炉渣或其他保温材料,
六,节能设计专篇	立管底部间接排放或设置水封装置。	水表井内填充粗砂等至水表紫铜边缘,并采取措施预防粗砂流失。
1. 本建筑无热水需求。	3. 雨,污水管均采用埋地HDEP 双壁波纹管,基础及回填土要分层夯实。	十二,本图尺寸
2. 空调凝结水采用有组织排放。	4. 雨,污水检查井做法祥见05S515, 所有井盖均采用钢纤维井盖。	1. 标高以室内土 0.000为准,管径以毫米计,标高以米计。给水管道为管中心标高,雨,注
3. 生活给水系统: 厕所水源接区域内给水管网。	5. 化粪池选用具体设置详室外污水管网,不在本次设计范围。	管为管井内底标高,"H"代表管道所在层楼面标高。
4. 卫生器具和配件选用须为节水型,详CJ164-2002《节水型生活用水器具》。	注: 室外给排水设计由建设单位二次委托设计单位另行设计报审,不在本次设计范围。	十三,其它说明
a. 坐便器: 3.5L/5L两档节水型虹吸式排水坐便器;	九,阀门,附件选用	1.给排水管材及管件应符合相应国家标准。
D. 小便器:公共卫生间采用感应式小便冲洗阀;	1. 生活给水管道阀门: 当管径小于等于DN5O时,采用截止阀,当管径大于DN5O时采用闸阀或	2. 应积极配合十建预留孔洞,本设计未阐明事项均按《建筑给排水及采暖工程施工质量验收规

## 泰州市姜城建筑规划设计有限责任公司

Taizhou Jiangcheng Architectural Planning and Design Co.LTD 工程设计证书编号: A232019587

合作设计单位 JOINED DESIGNER 出图章: PROJECT SEAL

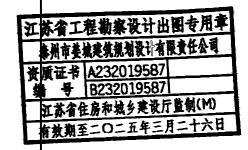

注册执业章: REGISTERED SEAL

签署栏 SIGNATURE				
设 计 DESIGNED BY	陈志	なま		
校 对 CHECKED BY	江涛	inito		
专业负责人 DISCIPLINE RESPONSIBLE BY	顾晓菲	孫晓萊		
项目负责人 PROJECT DIRECTOR BY	卞亚云	423		
审 核 VERIFIED BY	顾晓菲	孫晓森		
审 定 APPROVED BY	张永礼	ippin		

会签栏 COUNTERSION			
建 筑 ARCHITECTURE	张尚山	电 气 ELECTRIC	Tus
结 构 STRUCTURE	和生物	<b>-</b> 暖通	为湖
给排水 W.SSDR	砂酸蒜	智能	

建设单位 CLIENT	   泰州市姜堰区溱潼镇人民政府 
项目名称 PROJECT	宜居宜业和美乡村
	ı

图纸名 DRAWING T	和ITLE	给排水设计施工说明
------------------	-------	-----------

设计编号		图 号 DRAWING NO.	水施01
设计阶段 STATUS	施工图	版 次 VERSION	A
比 例	1:100	日 期	2024, 12

## 给排水设计施工说明—2

(GB50242-2002),《给排水管道工程施工及验收规范》(GB50268-2008)有关	<b>图</b>	例 (表)			准 图
規定施工。	图	名 称	序号		图集名称
3. 消防系统施工、验收及维护管理应遵循《消防给水及消火栓系统技术规范》GB50974—2014	GL-1	生活市政直供给水管: 冷水	1	09S304	卫生设备安装(2010)
及《自动喷水灭火系统设计规范》 GB 50084-2017。	RGL-1	热水		10S406	■ 建筑排水用J—PVC.管道安装
4. 室外检查井,水表井,进水管,水泵接合器等位置结合环境及水司等部门意见现场定位调整。	RHL-1	热回水	3	15S202	室内消火栓安装
5. 所有阀门和管件的压力均应满足设计供水和试验压力要求。	——PL-1——	生活排水管		16S401	<b>管道和设备保温、防结露及电伴热</b>
6. 建筑内明露给水立管均设置在管井内,管井在管道安装完成并试验合格后,由装修专业一并施	<del></del> YL-1 <del></del>	雨水管		02S515/02 (03) S515	排水检查井
工,做好隐蔽工程验收。	XHL-1	消火栓给水管/消防软管卷盘管		05S502	
7. 进户给水管与排水出户管水平净距凡是小于1.0m的,进户给水管均以钢套管保护。	SPL-1		7	11S405-2	无规共聚聚氯丙烯(PP-R)给水管安装
8. 消防给水系统的室内外消火栓、阀门等设置位置,应设置永久性固定标识。水泵接合器处应设	NL-1	空调冷凝水管		99\$203	水泵接合器安装
<u> </u>	<del></del> TL-1 <del></del>	通气管		03S402	管道支架及吊架
设有标识,并采取相关措施(粘贴标识等)以保证不被他用。	Q GL-		10		防水套管
- <u>                                     </u>	O RGL-	热水立管	11	01SS105	常用小型仪表及特种阀门选用安装
10. 本设计施工说明与图纸具有同等效力,二者有矛盾时,业主及施工单位应及时提出,并以设计	O RHL-	, , ,	12		
单位解释为准。施工中应与土建公司和其它专业公司密切合作,合理安排施工进度,及时预留孔洞	0 PL-	热回水立管	13	14\$409	建筑生活排水柔性接口铸铁管道与钢塑复合管道安装
及预埋套管。	Q YL-	排水立管			自动喷水与水喷雾灭火设施安装图示
从,坝,生,安, 目。 	O XHL-	雨水立管	14	■ 17S205 如有最新版本发布,所有图集均以表	┃ <u>消防増压稳压设备选用与安装</u> 最新版本为准
	O ZPL-	消火栓立管	<del>     </del>	7. 日本和MV.1.V (4) 1/1.日日本文V:	/\\1/9/\\±-
	O NL-	喷淋立管		八4.佐汉上朔州	t. 佐仏(1921年) 叶昭丰
	0 IL-	空调凝结水立管	公利	<u>公称官任与型科</u> X直径 15 20 25 32	<b>9管径(mm)対照表</b> 40
		专用通气管		N) 20 25 32 40 e)	50 63 75 90 110 160
	G Ps-	末端试水立管		e)   20   20   02   10	30 03 73 30 110 100
		室内消火栓			
	> 1	室内消防软管卷盘			<u>干管的最小坡度,通用坡度和最大设计充满度,等</u>
	$\bowtie$	通用阀门		数详《建筑给水排水设计标准》GB50015	
	M		建筑	瓦雨水管道的横管的最小设计坡度详 5.2.3	8 表5.2.38。
	$\bowtie$	球阀			
	<u> </u>	蝶阀			
	N N	上回阀			
	À	防回流污染止回阀			
	₹	截止阀			
	<u> </u>	水流指示器	$\perp$		
	M	信号阀			
	<b>⊗</b>	通气帽			
	<b>∅</b> Ÿ	密闭地漏			
	Ø Ψ	洗衣机专用地漏			
	<b>☆</b> •	湿式报警阀			
	© †	清扫口			
	ŀ	检查口			
	<u></u>	自动排气阀			
	Ø <b>₽</b>	水表			
	○	喷头(吊顶型喷头/直立型喷头)			
	<b>&amp;</b>	手提式灭火器: MF/ABC3两具			
	~~~~	金属波纹管			
		流量开关			
	и ⊩	存水弯			
	<del>.</del>	ー			
	 ∳II				
<u> </u>		水龙头 蛛病果 小海头 计极小 计数小 化海里 长期小			
		蹲便器 小便池 洗脸池 洗涤池 坐便器 拖把池			

## 泰州市姜城建筑规划设计有限责任公司

Taizhou Jiangcheng Architectural Planning and Design Co.LTD 工程设计证书编号: A232019587

合作设计单位 JOINED DESIGNER

出图章:

江苏省工程勘察设计出图专用章 泰州市姜城建筑规划设计有限责任公司 黃质证书 A232019587 第 号 B232019587 工药省住房和城乡建设厅监制(M) 有效期至二〇二五年三月二十六日

注册执业章: REGISTERED SEAL

签署栏 SIGNATURE

陈东 校 对 CHECKED BY inito 江涛 专业负责人 DISCIPLINE RESPONSIBLE BY 独酸麻 顾晓菲 F22 项目负责人 PROJECT DIRECTOR BY 卞亚云 审 核 VERIFIED BY 放政流 顾晓菲 ippin 审 定 APPROVED BY

张永礼

会签栏 COUNTERSIGN

建筑 終的山 电气 ながき structure なかり なん なん 暖 通 分派 MANACTURE 智能 AUTO.

建设单位 client 泰州市姜堰区溱潼镇人民政府

宜居宜业和美乡村


苏庄村 1#2#3#公厕


图纸名称 给排水设计施工说明-2


 设计编号
 图号 水施02


 设计阶段 STATUS
 施工图 版 次 VERSION A

 比例 1:100
 日期 DATE

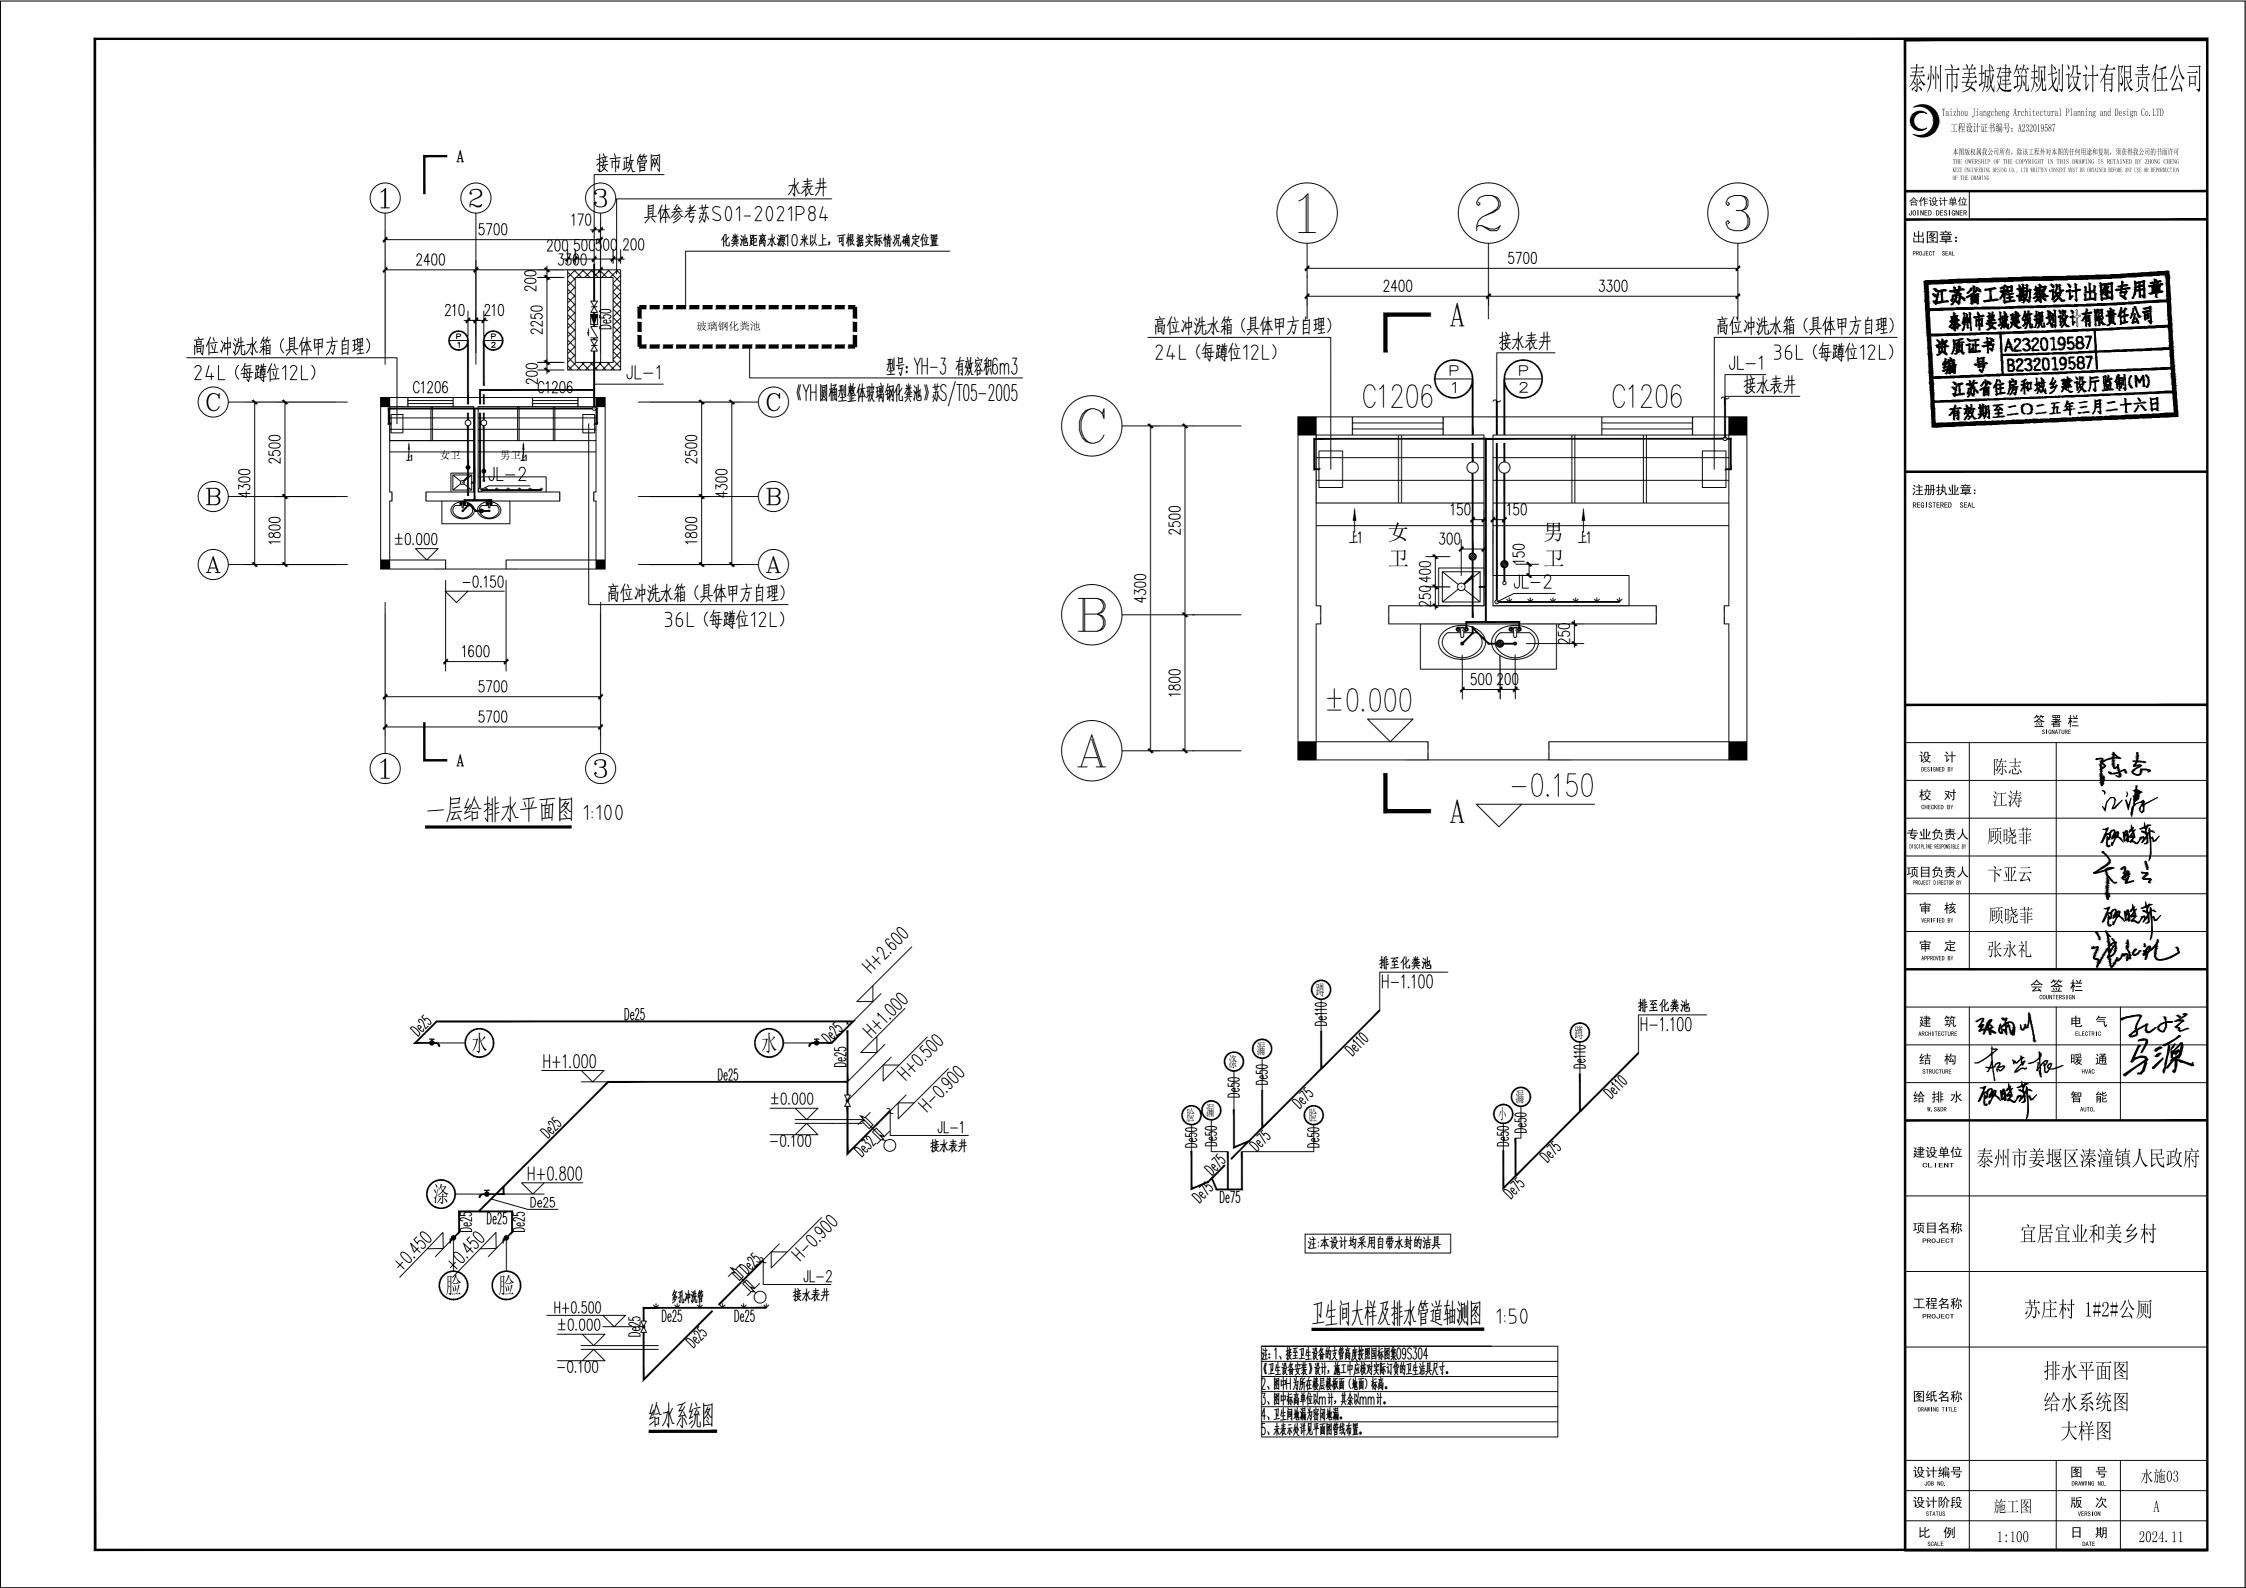

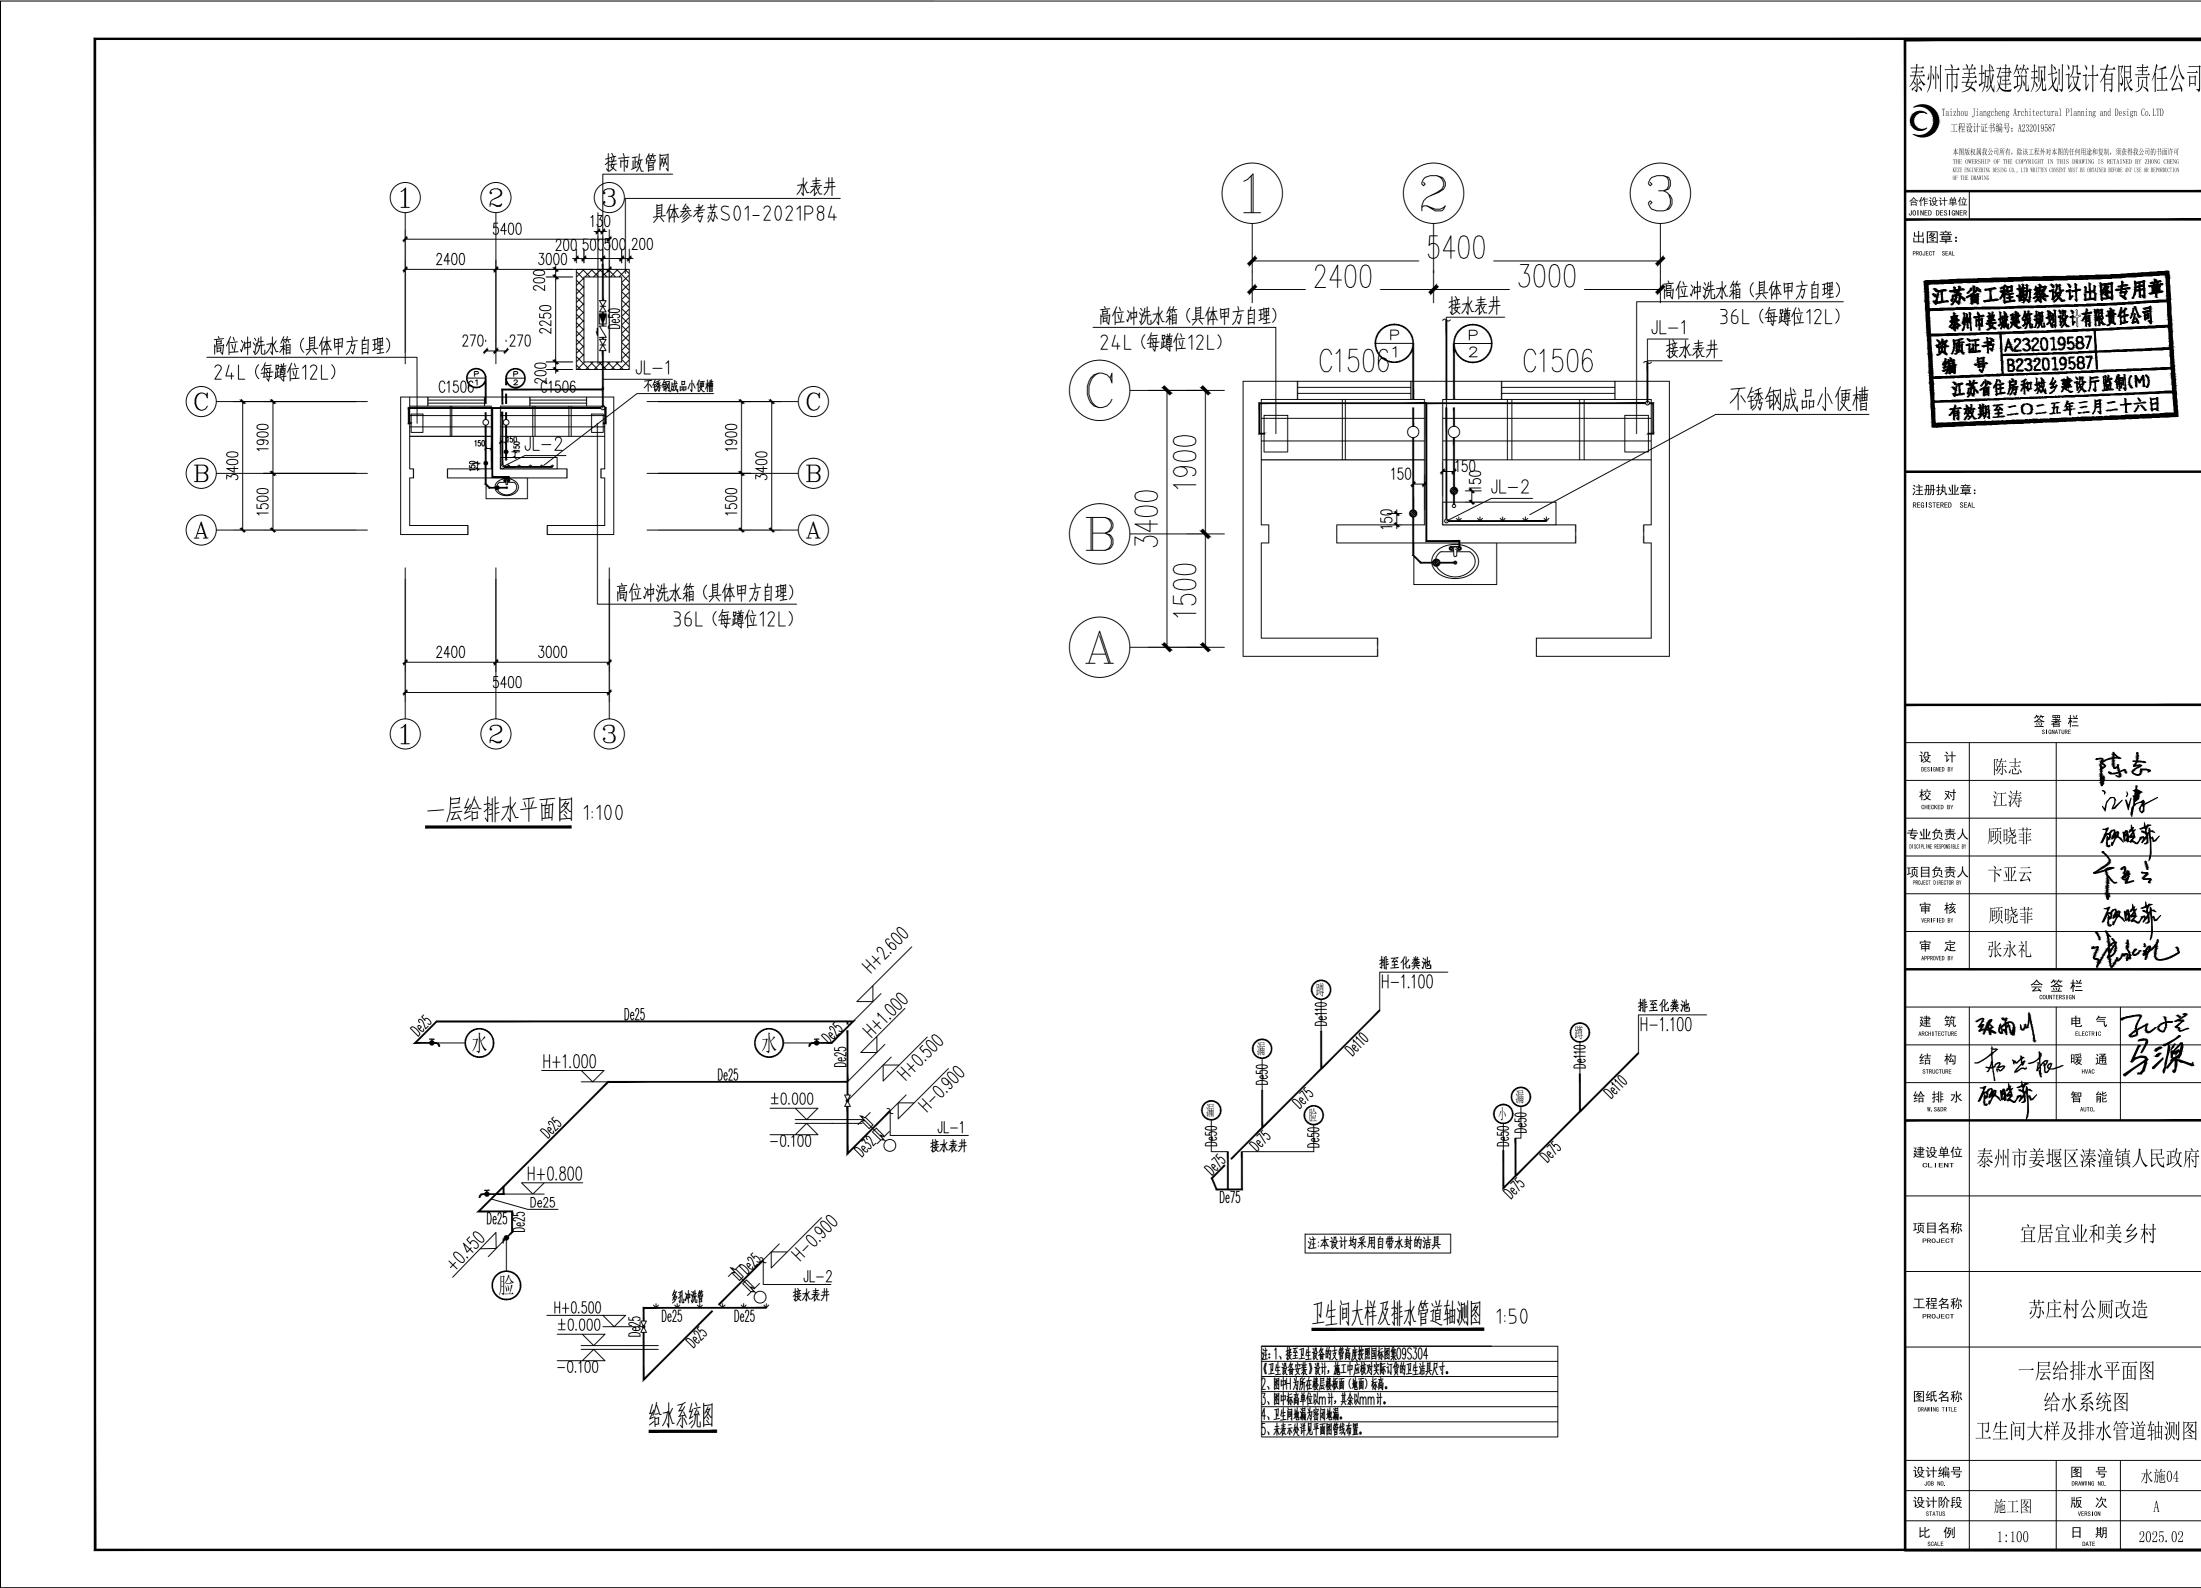

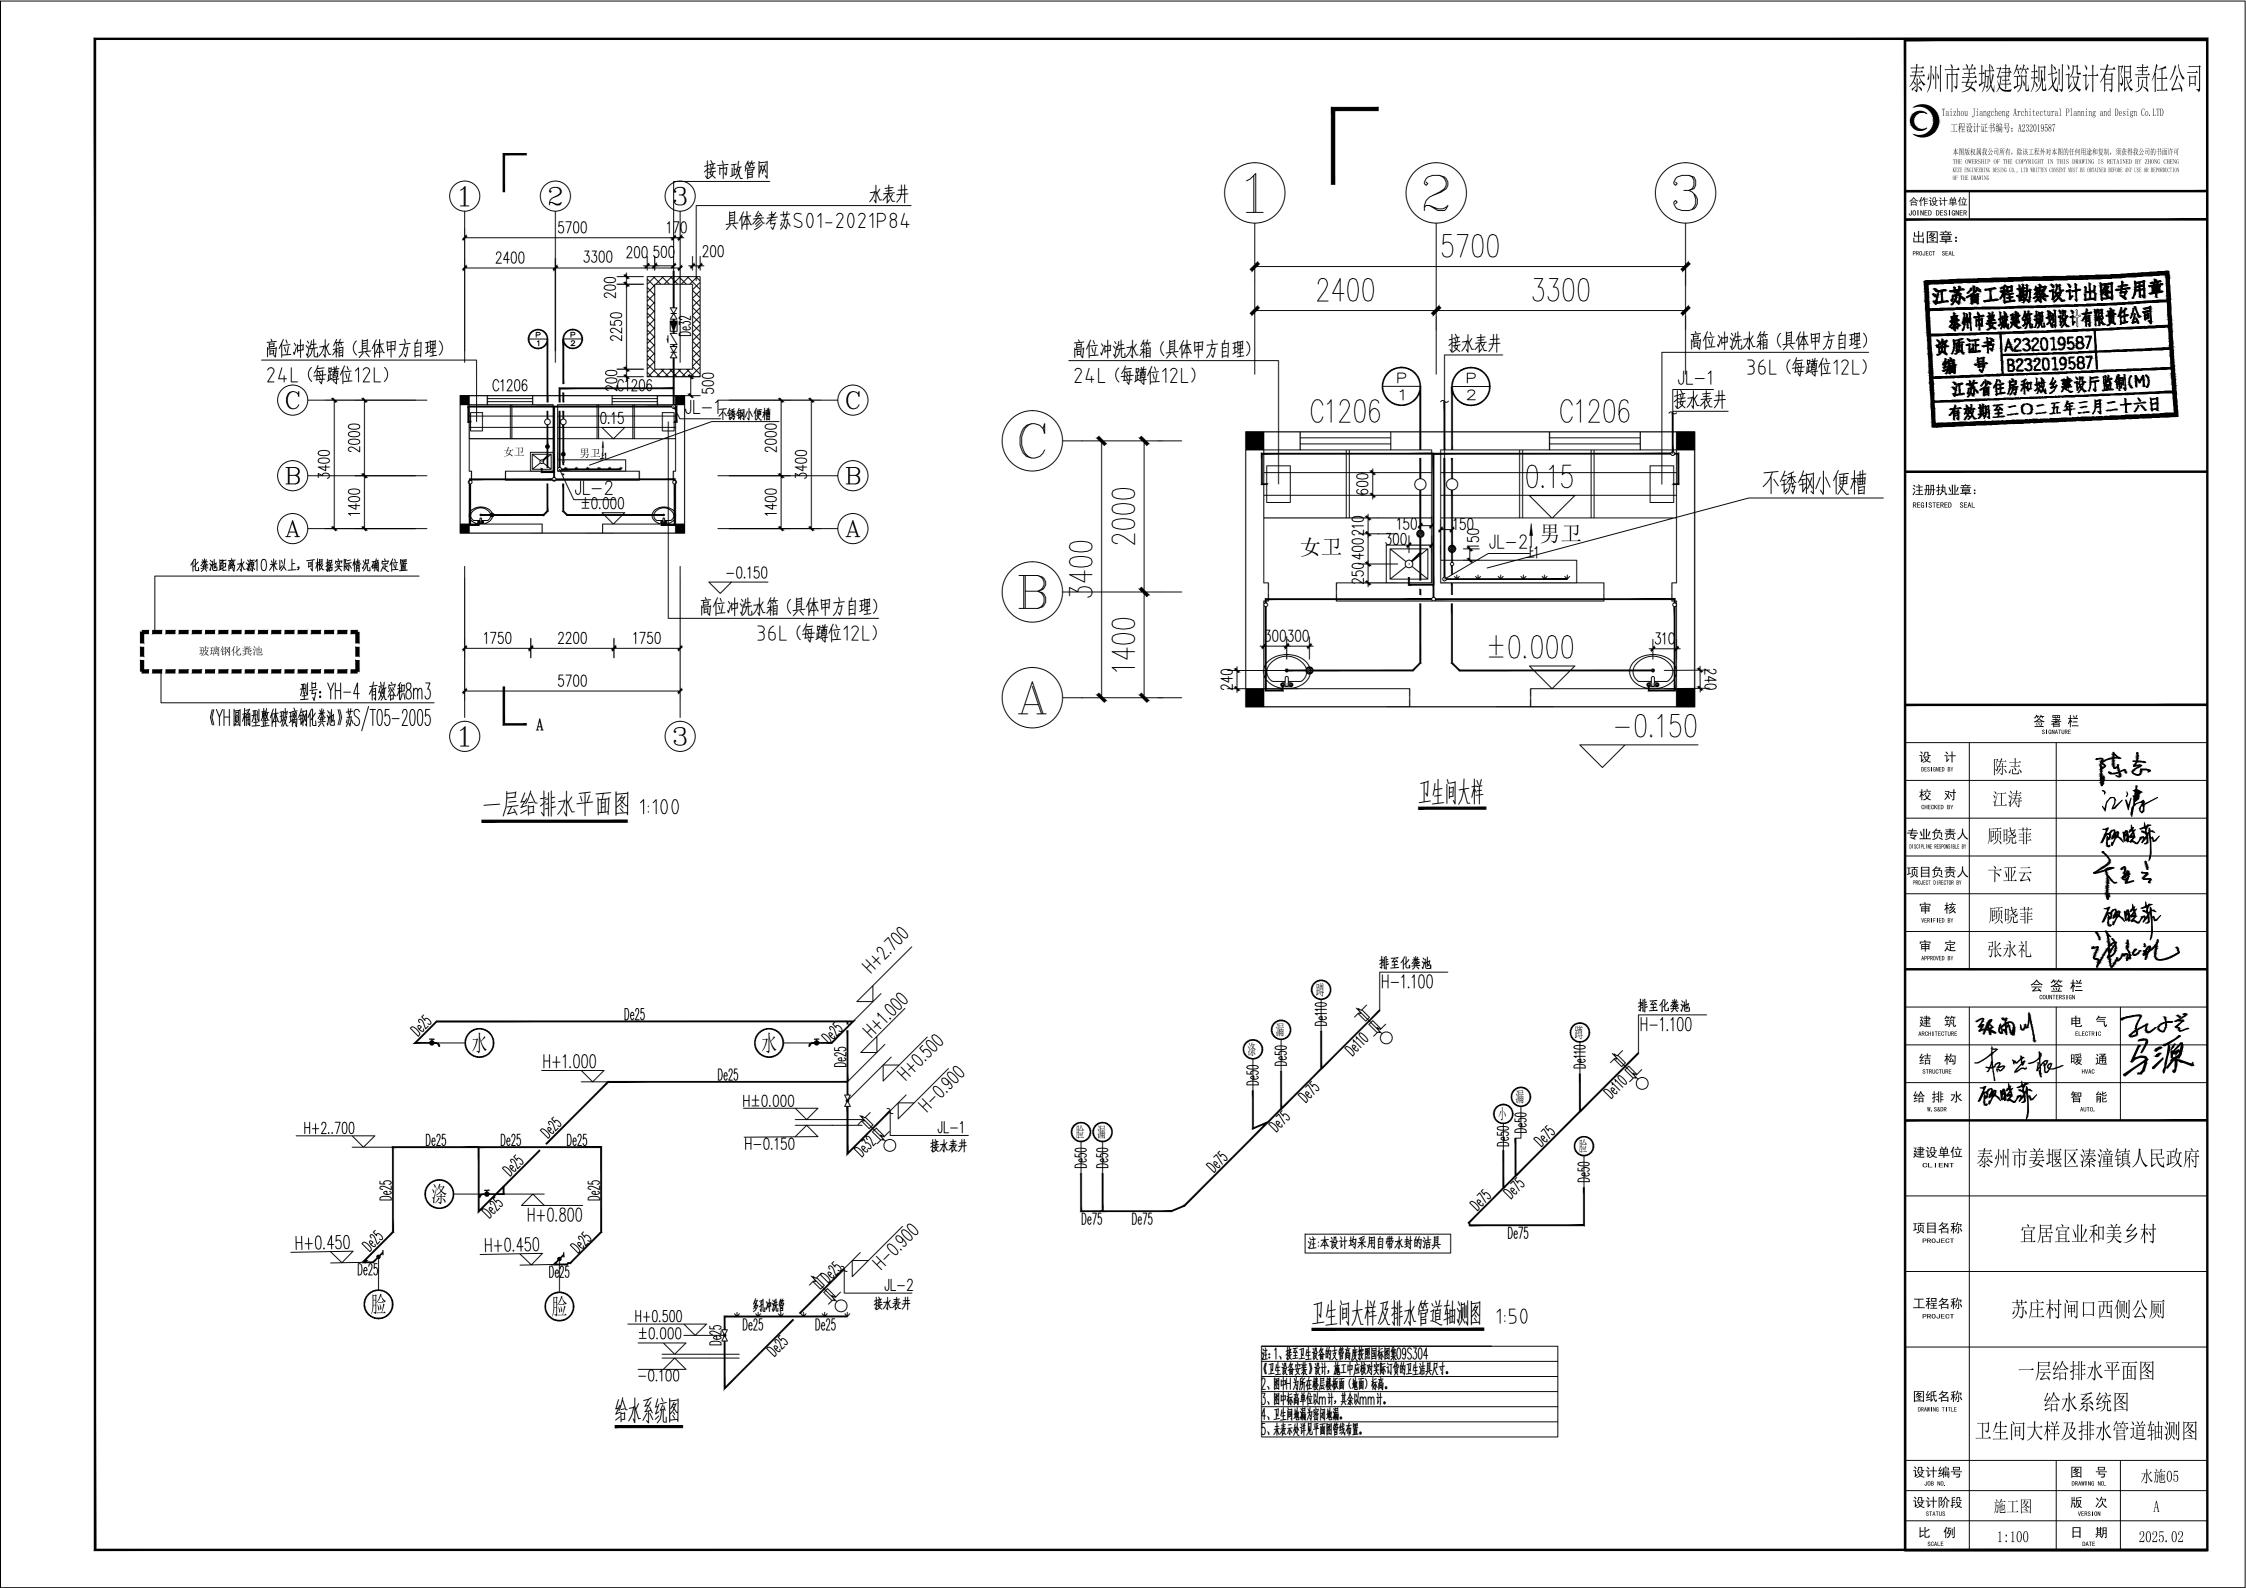

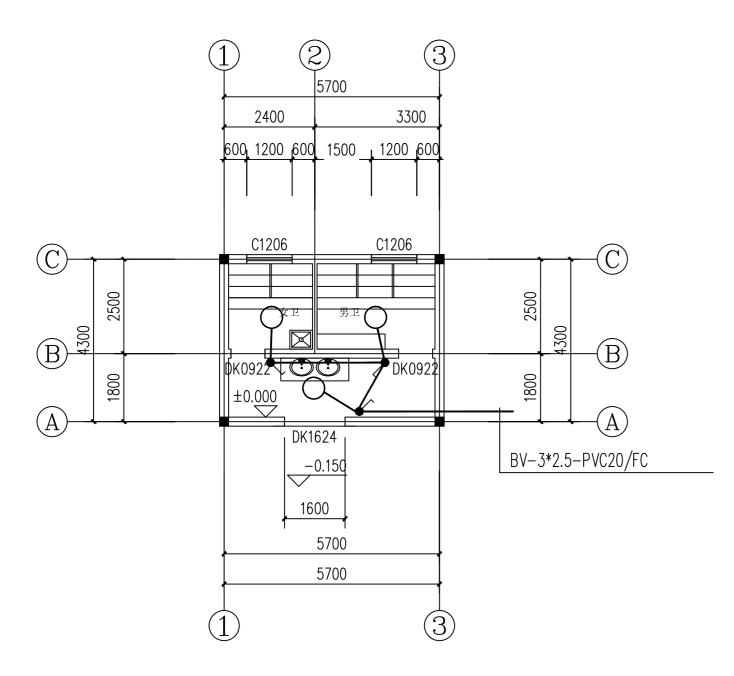

底层照明平面图 1:100

## 设计说明

本工程为一层厕所,电源引自室外路灯回路。 采用电缆穿管埋地引至,埋深为室外地平下 〇.7米,室内埋深大于〇.3米。

## 图例及设备安装

符号	设备名称	型号	安装方式
0	吸顶灯	13W	吸顶安装
•^	单联单控开关	250V,10A	暗装,下沿距地1.3m


## 泰州市姜城建筑规划设计有限责任公司

Taizhou Jiangcheng Architectural Planning and Design Co.LTD 工程设计证书编号: A232019587

本图版权属我公司所有,除该工程外对本图的任何用途和复制,须获得我公司的书面许可 THE OWERSHIP OF THE COPYRIGHT IN THIS DRAWING IS RETAINED BY ZHONG CHENG REZE ENGINEERING DESING CO., LID WRITTEN CONSENT MIST BE OBTAINED BEFORE ANY USE OR REPRODUCTION OF THE DRAWING

合作设计单位 JOINED DESIGNER

出图章:

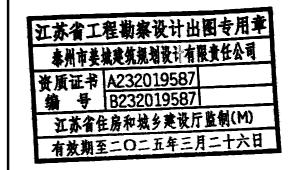

注册执业章: REGISTERED SEAL

		書 柱 ATURE
设 计 DESIGNED BY	张珺	张珺
校 对 CHECKED BY	陈鑫	满人
专业负责人 DISCIPLINE RESPONSIBLE BY	张雨川	张南川
项目负责人 PROJECT DIRECTOR BY	卞亚云	723
审 核 VERIFIED BY	卞亚云	<b>12</b> 2
审 定 APPROVED BY	张永礼	Thin


会签栏 countersian			
建 筑 ARCHITECTURE	张的山	电 气 ELECTRIC	なみぞ
结 构 STRUCTURE	和生物	暖 通 ・ HVAC	陈和
给排水 w.sadr	62.42	智 能 AUTO.	•

项目名称 PROJECT	宜居宜业和美乡村
-----------------	----------

名称 IECT	苏庄村	1#2#公厕

	设 计 说 明
图纸名称 DRAWING TITLE	图例及设备安装
	底层照明平面图

	十编号 <sup>)B NO.</sup>		图 号 DRAWING NO.	电施01
	十阶段 TATUS	施工图	版 次 VERSION	A
比	. 例	1:100	日期	2024. 11

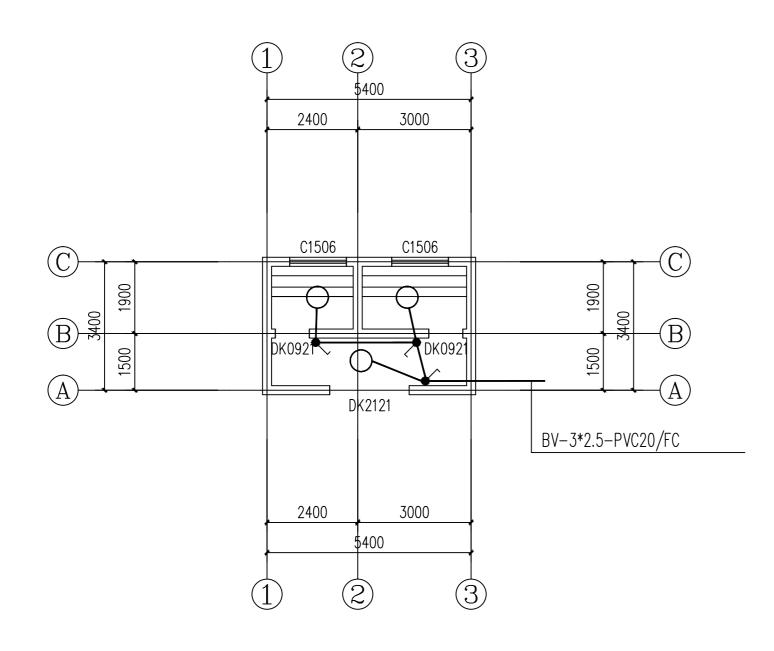

底层照明平面图 1:100

## 设计说明

本工程为一层厕所,电源引自室外路灯回路。 采用电缆穿管埋地引至,埋深为室外地平下 〇.7米,室内埋深大于〇.3米。

## 图例及设备安装

符号	设备名称	型号	安装方式
0	吸顶灯	13W	吸顶安装
•^	单联单控开关	250V,10A	暗装,下沿距地1.3m

## 泰州市姜城建筑规划设计有限责任公司




Taizhou Jiangcheng Architectural Planning and Design Co.LTD 工程设计证书编号: A232019587

本图版权属我公司所有,除该工程外对本图的任何用途和复制,须获得我公司的书面许可 THE OWERENITP OF THE COPYRIGHT IN THIS DRAWING IS RETAINED BY ZHONG CHENG REZE RENTERING DESING CO., LTD WRITTEN CONSENT MIST BE OBTAINED BETWEE ANY USE OR REPORDICTION OF THE DRAWING

合作设计单位 JOINED DESIGNER

出图章:

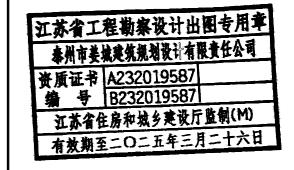

注册执业章: REGISTERED SEAL

		<b>星栏</b> ATURE
设 计 DESIGNED BY	张珺	张玮
校 对	陈鑫	满人
专业负责人 DISCIPLINE RESPONSIBLE BY	张雨川	张南川
项目负责人 PROJECT DIRECTOR BY	卞亚云	大型之
审 核 VERIFIED BY	卞亚云	T2 3
审 定 APPROVED BY	张永礼	Thirt

建设单位 泰州市姜堰区溱潼镇人民政府

可見名称 PROJECT 宜居宜业和美乡村

工程名称 PROJECT 苏庄村公厕改造


**图纸名称** 图例及设备安装

 DRAWING TITLE
 底层照明平面图

 设计编号
 图号
 电施02

 设计阶段 STATUS
 施工图
 版次 VERSION
 A

 比例 SCALE
 1:100
 日期 DATE
 2024.11

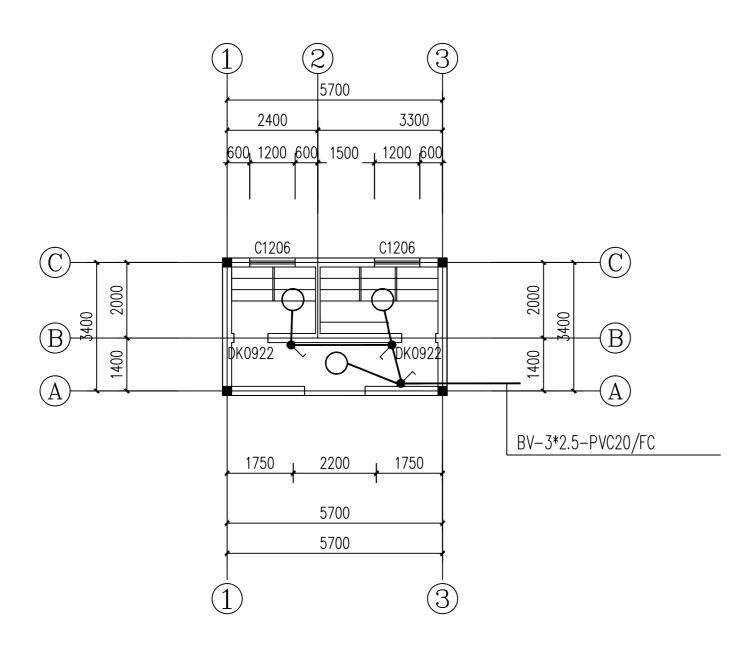

底层照明平面图 1:100

## 设计说明

本工程为一层厕所,电源引自室外路灯回路。 采用电缆穿管埋地引至,埋深为室外地平下 〇.7米,室内埋深大于〇.3米。

## 图例及设备安装

符号	设备名称	型号	安装方式
0	吸顶灯	13W	吸顶安装
•	单联单控开关	250V,10A	暗装,下沿距地1.3m

## 泰州市姜城建筑规划设计有限责任公司




Taizhou Jiangcheng Architectural Planning and Design Co.LTD 工程设计证书编号: A232019587

本图版权属我公司所有,除该工程外对本图的任何用途和复制,须获得我公司的书面许可 THE OWERSHIP OF THE COPYRIGHT IN THIS DRAWING IS RETAINED BY ZHONG CHENG REZE DECINEERING DESING CO., LID WRITTEN CONSENT MIST BE OWNINGE BEFORE ANY USE OR REPORDICTION OF THE DRAWING

合作设计单位 JOINED DESIGNER

出图章:

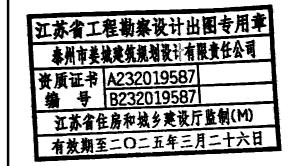

注册执业章: REGISTERED SEAL

	签署栏 SIGNATURE		
设 计 DESIGNED BY	张珺	张珺	
校 对 CHECKED BY	陈鑫	满人	
专业负责人 DISCIPLINE RESPONSIBLE BY	张雨川	张南川	
项目负责人 PROJECT DIRECTOR BY	卞亚云	有主义	
审 核 VERIFIED BY	卞亚云	<b>12</b> 2	
审 定 APPROVED BY	张永礼	Thin	

会 签 柱 countersian			
建 筑 ARCHITECTURE	张的山	电 气 ELECTRIC	なみぞ
结 构 STRUCTURE	和生物	暖 通 r HVAC	陈和
给排水 w.s&dr	也是八年文	智 能 AUTO.	•

建设单位 CLIENT	泰州市姜堰区溱潼镇人民政府

项目名称 PROJECT	宜居宜业和美乡村

	设计说明
图纸名称 DRAWING TITLE	图例及设备安装
	底层照明平面图

设计编号		图 号 DRAWING NO.	电施03
设计阶段 STATUS	施工图	版 次 VERSION	A
比 例	1:100	日期	2025. 02