建设单位:

扬州市朴席镇人民政府

工程名称: 朴席镇曹桥村省级农村人居环境整治综合提升工程

工程编号:

工程地址: 扬州市•朴席镇

法人代表: 潘长海

总工程师: 缪小春

总建筑师: 华 华

项目负责: 王自明

扬州市建筑设计研究院有限公司

2024. 09

## 图纸目录

强 电 Electricity	弱 电 ELV	序号	图号	图名	图幅
强 Elect	現	LN 封面.	目录.设计说明部分		
		1	LN-00	封面	A1
		2	LN-01	目录	A1
给排水 Plumbing	通 AC	3	LN-02	设计说明	A1
给 Plum	暖 道 HV&AC	4	LN-03	设计说明	·
		LP 总图			A1
		5	LP-01	总图分区索引	A1
筑 ture	<b>松</b> ure	6	LP-02	分区一铺装 索引图	A1
建 筑 Architecture	结构 Structure	7	LP-03	分区二铺装 索引图	A1
		8	LP-04	分区三、四铺装 索引图	A1
会额		9	LP-05	分区五铺装 索引图	A1
<u> </u>	Сол	10	LP-06	分区六铺装 索引图	A1
		11	LP-07	分区七铺装 索引图	A1
		12	LP-08	分区八、九铺装 索引图	A1
		13	LP-09	分区一设施布置图	A1
		14	LP-10	分区二设施布置图	A1
		15	LP-11	分区三、四设施布置图	A1
		16	LP-12	分区五设施布置图	A1
		17	LP-13	分区六设施布置图	A1
		18	LP-14	分区七设施布置图	A1
		19	LP-15	分区八、九设施布置图	A1
		20	LP-16	停车位一、二尺寸定位图	A1
		21	LP-17	停车位三尺寸标注图	A1
		LD 详图			
		22	LD-01.1	栏杆构造钢筋图	A2
		23	LD-01.2	仓基桥桥栏杆大样图	A2
		24	LD-2.0	建筑立面改造示意图	A2
		25	LD-3.0	生态停车位	A2
		26	LD-4.0	铺装通用做法 彩绘意向图	A2
		DS-电施			
		27	电总施01	图纸目录 设计说明 主材料表 施工大样图	A2
		29	电总施02	室外照明平面图一	A2
		30	电总施03	室外照明平面图二	A2
		31	电总施04	室外照明平面图三	A2

序号	图号	图名	图幅
32			
33			A2
34			A2
57			
58			A1
59			A1
60			A1
61			A1
62			A1
63			A1
64			A1
65			A1

序号	图号	图名	图幅
66			
67			A2
68			A2
83			
			A1

消防专用章 Fire protection seal 扬州市建筑设计研究院有限公司

YANG ZHOU ARCHITECTURAL DESIGN & RESEARCH INSTITUTE LIMITED COMPANY

$ \wedge $	X	7

国家甲级设计证书编号 A232004689 National Architectural Design License NO. A232004689 电 话 (Tel) 0514-87343029 传 真 (Fax) 0514-87343041

职责姓名 Responsibility Name	签 字 Signature	职 责 Responsibility	姓 名 Name	签 字 Signature	职 责 Responsibility	姓 名 Name	签 字 Signature	建设单位	
法人代表 Legal Representative		项目负责 -			设 计 Designed by			Client 项目名称	
技术负责 Technical Director		Project Director			校 核 Checked by			Project Name	们净块管你们有级农们入店小児童们综合证月工性
专业负责 Discipline Responsible		制 图 Drawn by			审 核 Reviewed by			图纸名称 Drawing Title	图纸目录

LN-01

2024. 09

设计编号 Job NO.

图纸编号

Drawing NO.

日 期 Date

版本

# 景观施工总说明

档的 </r>

## 一、项目概述

- 1. 项目名称: 朴席镇曹桥村省级农村人居环境整治综合提升工程。
- 2. 设计内容:本次设计的主要内容包括朴席镇曹桥村省级农村人居环境整治综合提升工程项目方案的植物设计、硬质铺装设计、景观小品设
- 二、施工图纸设计依据
- 2.1甲方提供的设计范围线和地形坐标资料,以及经确认的朴席镇曹桥村省级农村人居环境整治综合提升工程项目方案基础上进行的。
- 《城乡建设用地竖向规划规范》 CJJ83-2016
- 《城市绿地设计规范》 GB50420-2007。
- 《无障碍设计规范》 GB50763-2012
- 《风景园林制图标准》 CJJ/T67-2015
- 《公园设计规范》 GB51192-2016
- 《园林基本术语标准》 CJJ/T91-2017
- 江苏省各类施工图纸设计规范。
- 二、工程做法说明:
- 一、放线定位及竖向设计
- 1.1 本工程设计中除标高以米(m)为单位外,若无特殊说明其余尺寸均以毫米(mm)为单位.详图中尺寸除坐标和标高以米(m)为单位,详图尺 寸均以毫米 (mm) 为单

位绘制。不得按比例量尺寸,须以图面标注尺寸及现场土建为准,如有尺寸不详或不准,须征求设计师意见。

- 1.2 主要道路以及各主要景点、广场在施工前均需按总平面预先进行放线定位,如与地形有出入应及时通知设计师,设计师可根据现场情况进行适 当调整。
- 1.3 绿地、广场所有排水坡度均向临近的明沟或雨水井。施工前对照相关粗略核实相应的场地标高,并将有疑问及与施工现场相矛盾之处提请设计 师注意,以便在施工前解

决此类问题。

- 1.4 路面排水,场地排水,种植区排水,穿孔排水管线等的布置与设计均应与室外雨水系统相连接,并应与建施总平面图密切配合使用。
- 1.5 对于车行道路面标高、道路断面设计、室外管线综合系统等均应参照建施总平面的设计,施工方应于施工前对照建施总平面图核实本工程竖向
- 设计平面图中注明的竖向

设计信息。

- 1.6 所有地面排水,应从构筑物基座或建筑外墙面向外找坡最小2%;
- 1.7 总平面图中定位、竖向与详图有细小出入时,应以详图为准。
- 1.8 设计中如无特殊标明,坚向设计坡度均按下列坡度设计:
- . 广场:如无特殊指明,坡向排水方向,坡度不小于0.5%;
- . 台阶及坡道的休息平台:如无特殊指明,坡向排水方向,坡度0.5%;
- . 种植区:如无特殊指明,坡向排水方向,坡度不小于1.0%;
- . 排水明沟:如无特殊指明,坡向集水口,坡度不小于0.5%;
- 1.9 本图标高无特殊说明均采用黄海高程。
- 1.10 由于建筑覆土荷载限制,当设计标高超过荷载覆土高度时,采用EPS垫层填充。

### 二、室外工程材料及构造措施:

- 2.1 道路及广场:
  - . 广场面积大于100平方米时应设置伸缩缝;
- . 台阶或坡道平台与建筑外墙面之间须设变形缝、缝宽20mm。灌建筑嵌缝油膏、深50mm。
- . 地面、墙面石材铺装留缝除特殊指明外均应≤2mm;地面铺地砖铺装留缝除特殊指明外均应≤5mm;
- . 所有的广场铺装时,结合地面铺装饰带边缘每间隔6米设伸缩假缝,每隔12米设伸缩真缝一道,伸缩缝做法参见江苏省标图集《苏  $J08-2006 D \cdot E/3$

. 各景点园路、地面铺装做法和材料要求, 见铺装设计平面图及各节点详图。

- 2.2 未注明砖砌体均采用MU10砖,M10砂浆砌筑。未注明的砼垫层为:C15。未标明的混凝土构造强度为C25。灰土垫层均采用8%灰土。
- 2.3 粉刷应达到以下指标要求:抹面水泥砂浆配合比1:3。
- 2.4 构造预埋件锚筋用HPB235(Φ)级或者HRB335(Φ)级热轧钢筋;
  - 受力预埋件锚筋采用HRB335级(Φ)或者HRB400级(Φ)热轧钢筋。

锚筋禁止采用冷加工钢筋。

- 2.5 为保证视觉景观效果的统一,所有位于广场及铺装路面的井盖均采用凹形双层不锈钢井盖,井盖饰面材料 应与周围铺装环境统一,草地中采用方形黑色钢纤维井盖。
- 2.6 所有室外地面所用之天然石材铺装材料,均应保证表面效果无明显色差,无人为涂抹记号,无破碎和缺角,按照图纸要求进行肌理处理,表面 按规范要求进行防污处
  - 理。图中所明确为抛光面的石材、指明露部位均需抛光处理、不可只作单面抛光处理。
- 2.7 铺装进行之前需对铺装模式和尺寸规格进行提前排版、保证铺装收边的最佳效果。
- 2.8 道路侧石在铺设中遇到圆弧线条时需按照转弯半径均分石材,并订制成品弧形材料进行拼接,保证平侧石拼缝排版一致。
- 2.9 施工图中所涉及的所有铺装、饰面石材、木材及其他景观装饰材料,施工单位均应提供样品供设计单位和建设方选样,经设计单位和建设方 认可封样后方可实施施工。
- 2.10 设计选用新型材料产品时,其产品的质量和性能必须经过检测符合国家标准后方可采用,并由生产厂家负责指导施工,以保证施工质量。
- 2.11木构建做法:
- . 所有室外木材均深樟子松油浸色防腐,完成面要求平滑,需提供样品,由业主及设计单位确认后方可施工。
- 件和紧固件均需经过防腐防锈处理的镀锌或者不锈钢件。
- . 木构件置入地面以下部分采用水柏油处理。
- . 钢构件均应打毛处理后方可饰面层油漆、油漆做法详见苏JO1-2005-23/9(油漆色彩按图纸要求执行)。
- 2.12素土夯实密度未注明的均需≥93%,并每30cm进行逐层分层夯实。
- 2.13本工程所用不锈钢均为304#拉丝面不锈钢。

### 消防专用章

## 扬州市建筑设计研究院有限公司

$\langle \rangle$	国	家	甲	级	设	计	证	‡
*/	Nat	iona	l Ar	chite	ectui	al D	esig	n I

传 真 (Fax) 0514-87343041

 ব	职责姓名 Responsibility Name	签字职责 Signature Responsibility	姓名 签字 Name Signature	职 责 Responsibilit	姓 名 y Name	签 字 Signature	建设单位		设计编号 Job NO.	
J NY	法人代表 Legal Representative	项 目 负 责		设 计 Designed by			Client 项目名称	朴席镇曹桥村省级农村人居环境整治综合提升工程	图纸编号 Drawing NO.	LN-02
	技术负责 Technical Director	次 日 火 以 Project Director		校 核 Checked by			Project Name	打冲块自你们有级 <b>从</b> 们入后和场歪和场口处开工住	日 期 Date	2024. 09
	专业负责 Discipline Responsible	制 图 Drawn by		审 核 Reviewed by			图纸名称 Drawing Title	景观施工说明	版 本 Version	A

	强 电 Electricity	弱 电 ELV	
	E16		
	给排水 Plumbing	通 AC	
	给持 Plum	暖 近 HV&AC	
	筑 secture	构 cture	

hy by

AN J

## 景观施工总说明

### 三、施工要求:

3.1 水景池壁、池底贴面施工时,要求以下要求施工:

具体内容为: 450×450×20mm 规格以内的石材采用马贝瓷砖胶P9铺贴;规格介于450×450×20mm 与 600×600×20mm 之间的石材使用马贝柔性瓷砖胶106 铺贴。具体施工工艺详见马贝瓷砖胶铺贴工艺说明。所有水景及水池防水均采用JS防水涂料,厚度3mm。水池边的整石压顶要求除砂浆结合面外全部做防滑处理;水池池底施工前应注意预埋排水管。

- 3.2 高出地面30cm的种植池若无特殊说明,应在侧壁底部每2m留一泄水□,泄水□预埋PVC排水管(DN≥50),种植池内侧管□用土工布封□;硬质地面上低于30cm的种植池尽量按池底单边放坡设地漏引管排走的方式处理,地漏□用土工布封□,也可在种植池侧壁底部每2m留一泄水□,在泄水□内侧用碎石压土工布封□处理。
- 3.3 弧形压顶的石材拼接需按圆周长均分,且所有拼缝需指向内圆心。
- 3.4 踏步的侧面线条样式需与正面一致,多层楼梯踏步转角的拼缝必须保持上下一致。
- 3.5 硬质地面与绿地交接处:土面低于硬质地面3cm,自然沉降后约低于硬质地面5cm。
- 3.6 铺装设计图纸中要求勾缝铺的花岗岩铺装,要求在施工过程中留缝处理,铺贴完以后整体切割,泡沫条填缝,采用硅胶勾缝,缝宽根据详图确定。
- 3.7 施工时应按图施工,地面铺装规格模数与设计铺装图案如有误差,在不影响整体铺装效果前提下,施工方需征得设计方和建设方共同认可后作出细微调整。
- 3.8 地下管线应在绿化施工前铺设, 高效率灯具应距离植物1.0m;
- 四、施工工艺均依照国家建筑标准设计图集:
- 《室外工程》12J003;《环境景观—室外工程细部构造》03J012-1;
- 《环境景观-绿化种植设计》03J012-2;《环境景观-亭廊架》04J012-3;
- 《环境景观— 滨水工程》10J012-4;
- 江苏省工程建设标准《室外工程》苏J08-2006,《施工说明》苏J01-2005。

五、所有构筑物、景墙及台阶施工前应注意该区域是否布有景观照明灯具,有照明的部位应预埋电路穿线管,有侧壁照明灯的部位应先放线定出灯具位置。景观路灯(高杆)基础部分顶标高应不得高于绿地平整面或铺装完成面下50cm位置;其他景观灯基础部分顶标高应不得高于绿地平整面或铺装完成面下20cm位置。

六、如遇图纸与现场实际情况有出入时,施工方应及时将情况反馈给设计人员,以便设计人员针对现场实际情况及时作出 变更调整。

### 十、 配套设施:

照明灯具等需成品购买的设施,具体由施工方另行委托专业厂商提供产品图册或样品进行选样,要求与项目景观风格统一,征求设计人员与甲方同意后选用.

## 八、其他

- 1 本说明中未述及的内容如有疑问,应及时与设计方联系,共同协商解决.
- 2 本套图纸中图纸以说明为准,大样图以详图为准.
- 3 各项施工图均应按照国家相关标准进行施工,达到国家验收规范的要求.
- 4 国家规范如与当地规范冲突,以当地规范为准.

消防专用章
Fire protection seal


## 扬州市建筑设计研究院有限公司


ANG ZHOU ARCHITECTURAL DESIGN & RESEARCH INSTITUTE LIMITED COMPAN


国家甲级设计证书编号 A232004689 National Architectural Design License NO. A232004689


COMIL AND	
	技力
37343029	Techni
37343041	专业


<u>-</u>	职责姓名 Responsibility Name	签字职责 Signature Responsibility	姓 名 Name	签 字 Signature	职 责 Responsibility	姓 名 Name	签 字 Signature	建设单位		设计编号 Job NO.	
J NY	法人代表 Legal Representative	项 目 负 责			设 计 Designed by			Client 项目名称	朴席镇曹桥村省级农村人居环境整治综合提升工程	图纸编号 Drawing NO.	LN-03
	技术负责 Technical Director	アロ 東 東 Project Director			校核 Checked by			Project Name	们师误音机打省级私们八百种免金和幼苗处开工性	日 期 Date	2024. 09
	专业负责 Discipline Responsible	制 图 Drawn by			审核 Reviewed by			图纸名称 Drawing Title	景观施工说明	版 本 Version	A

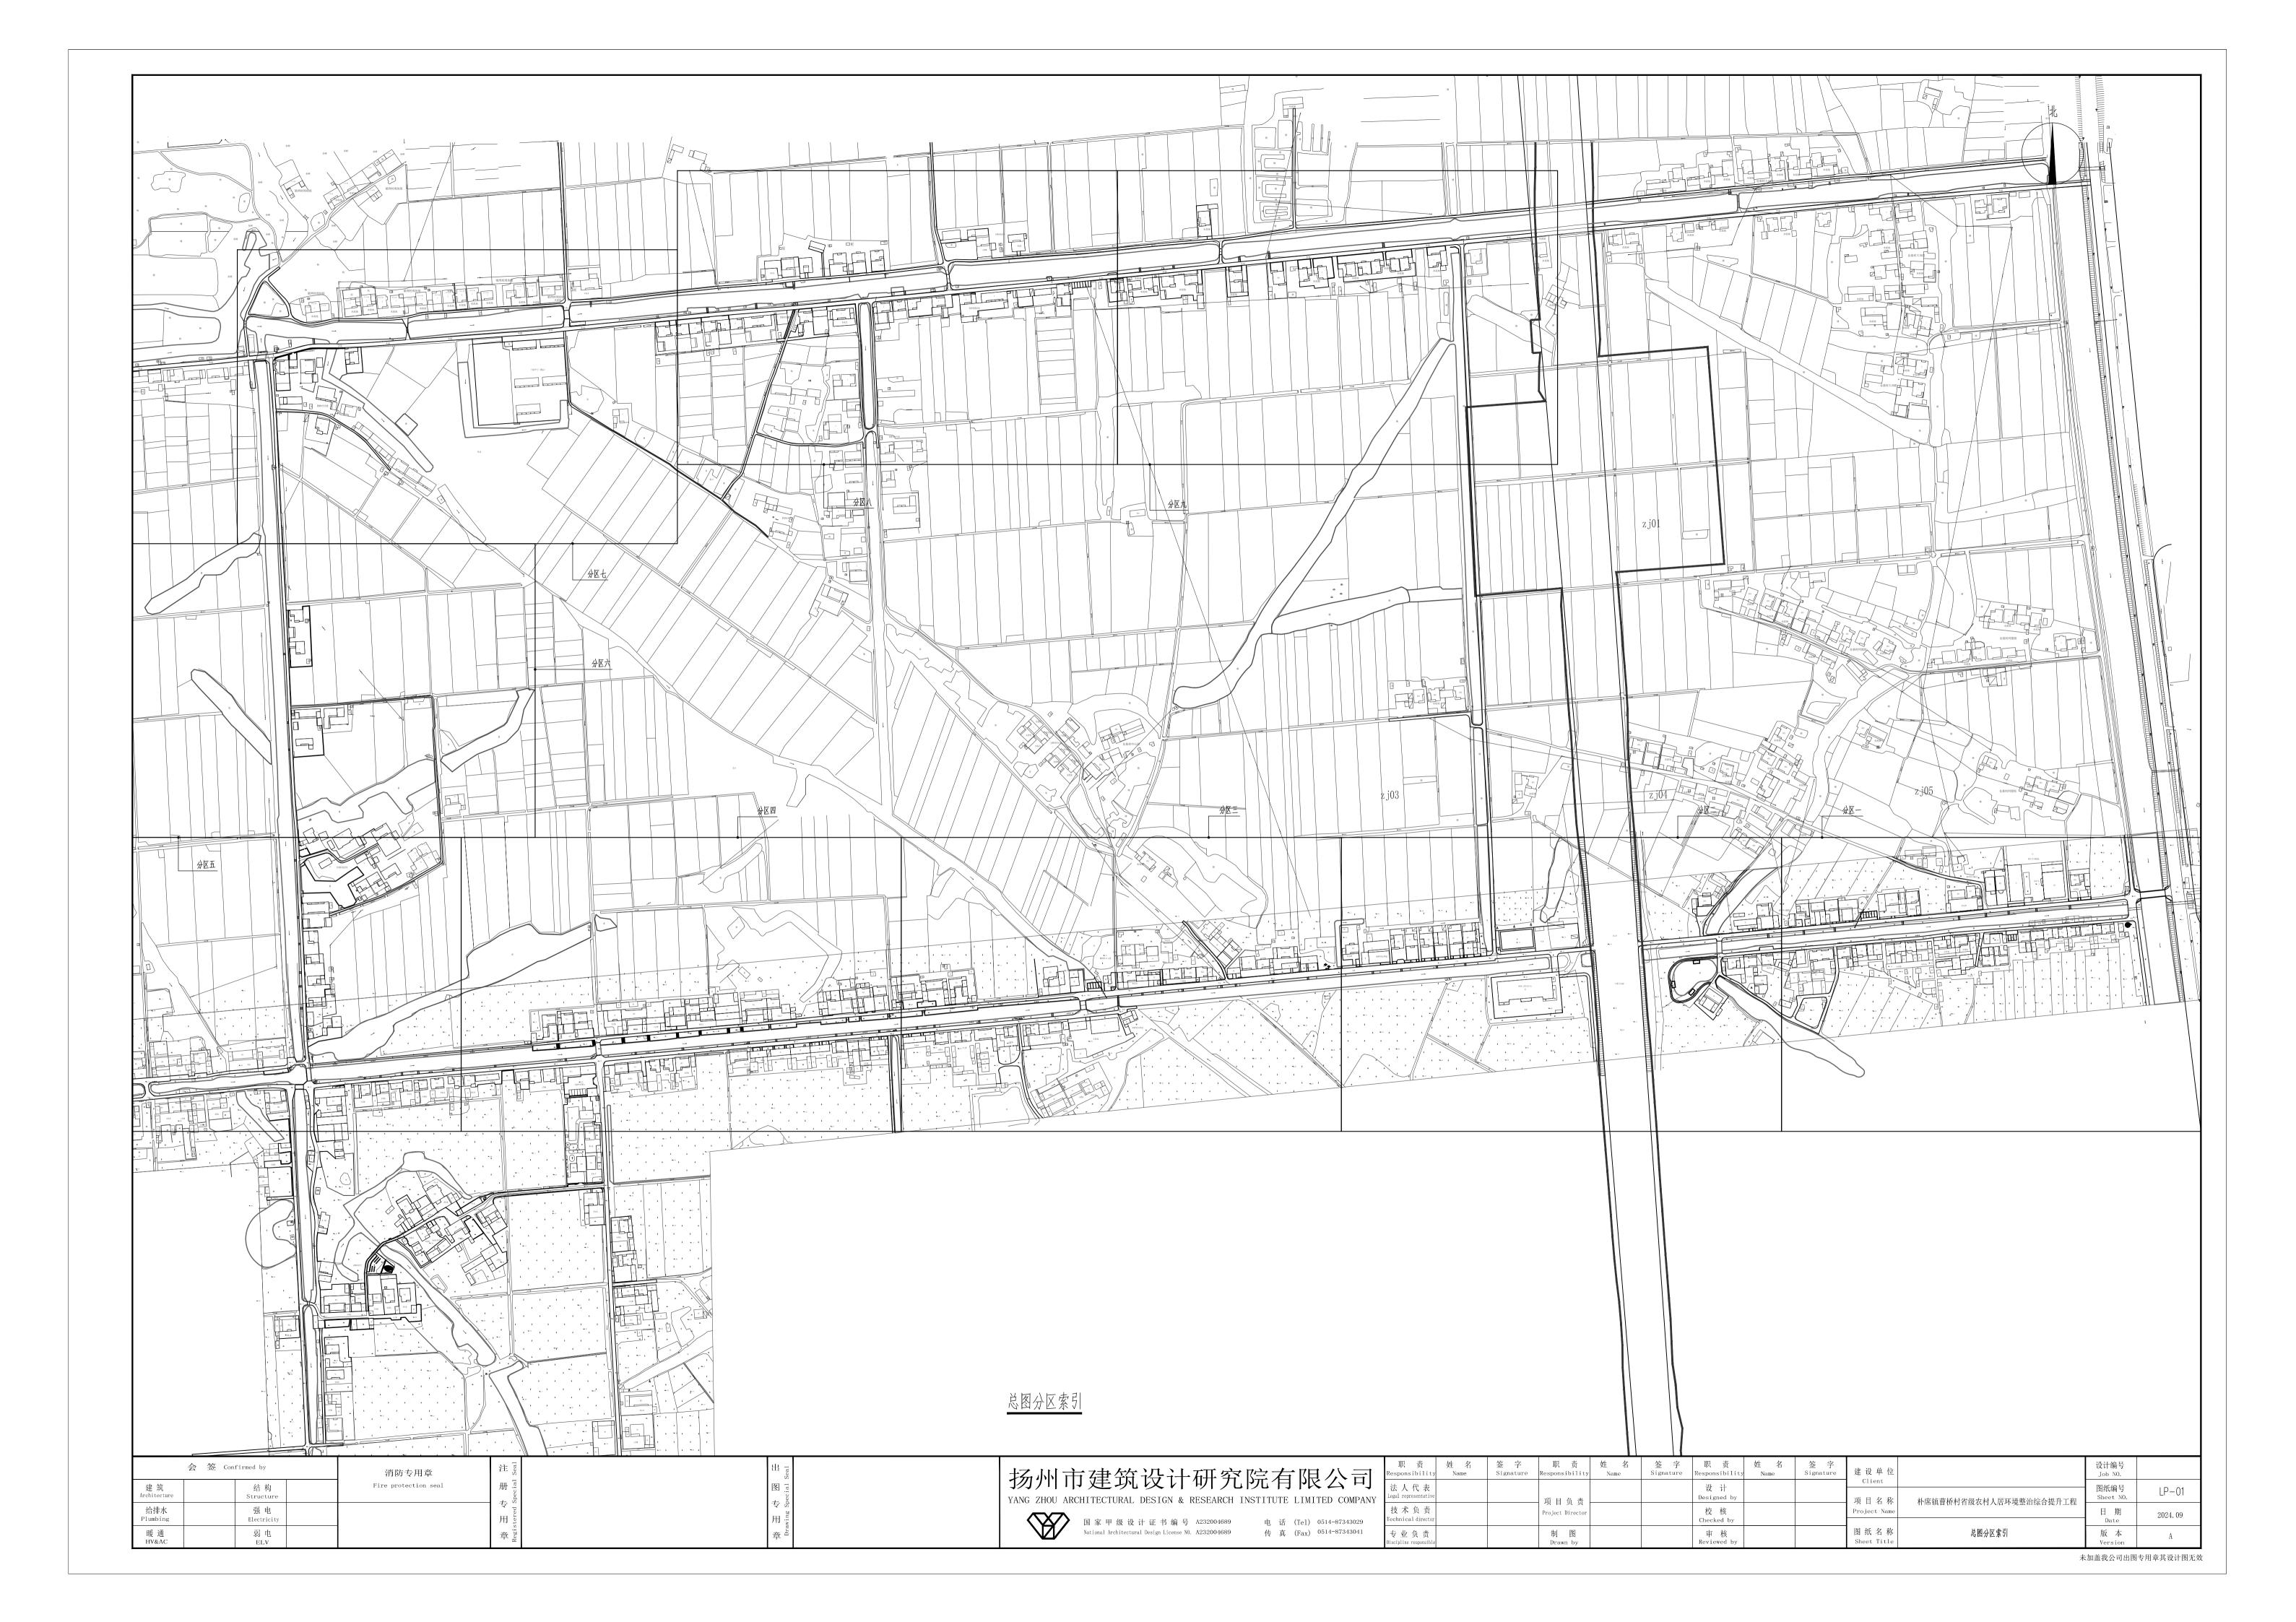

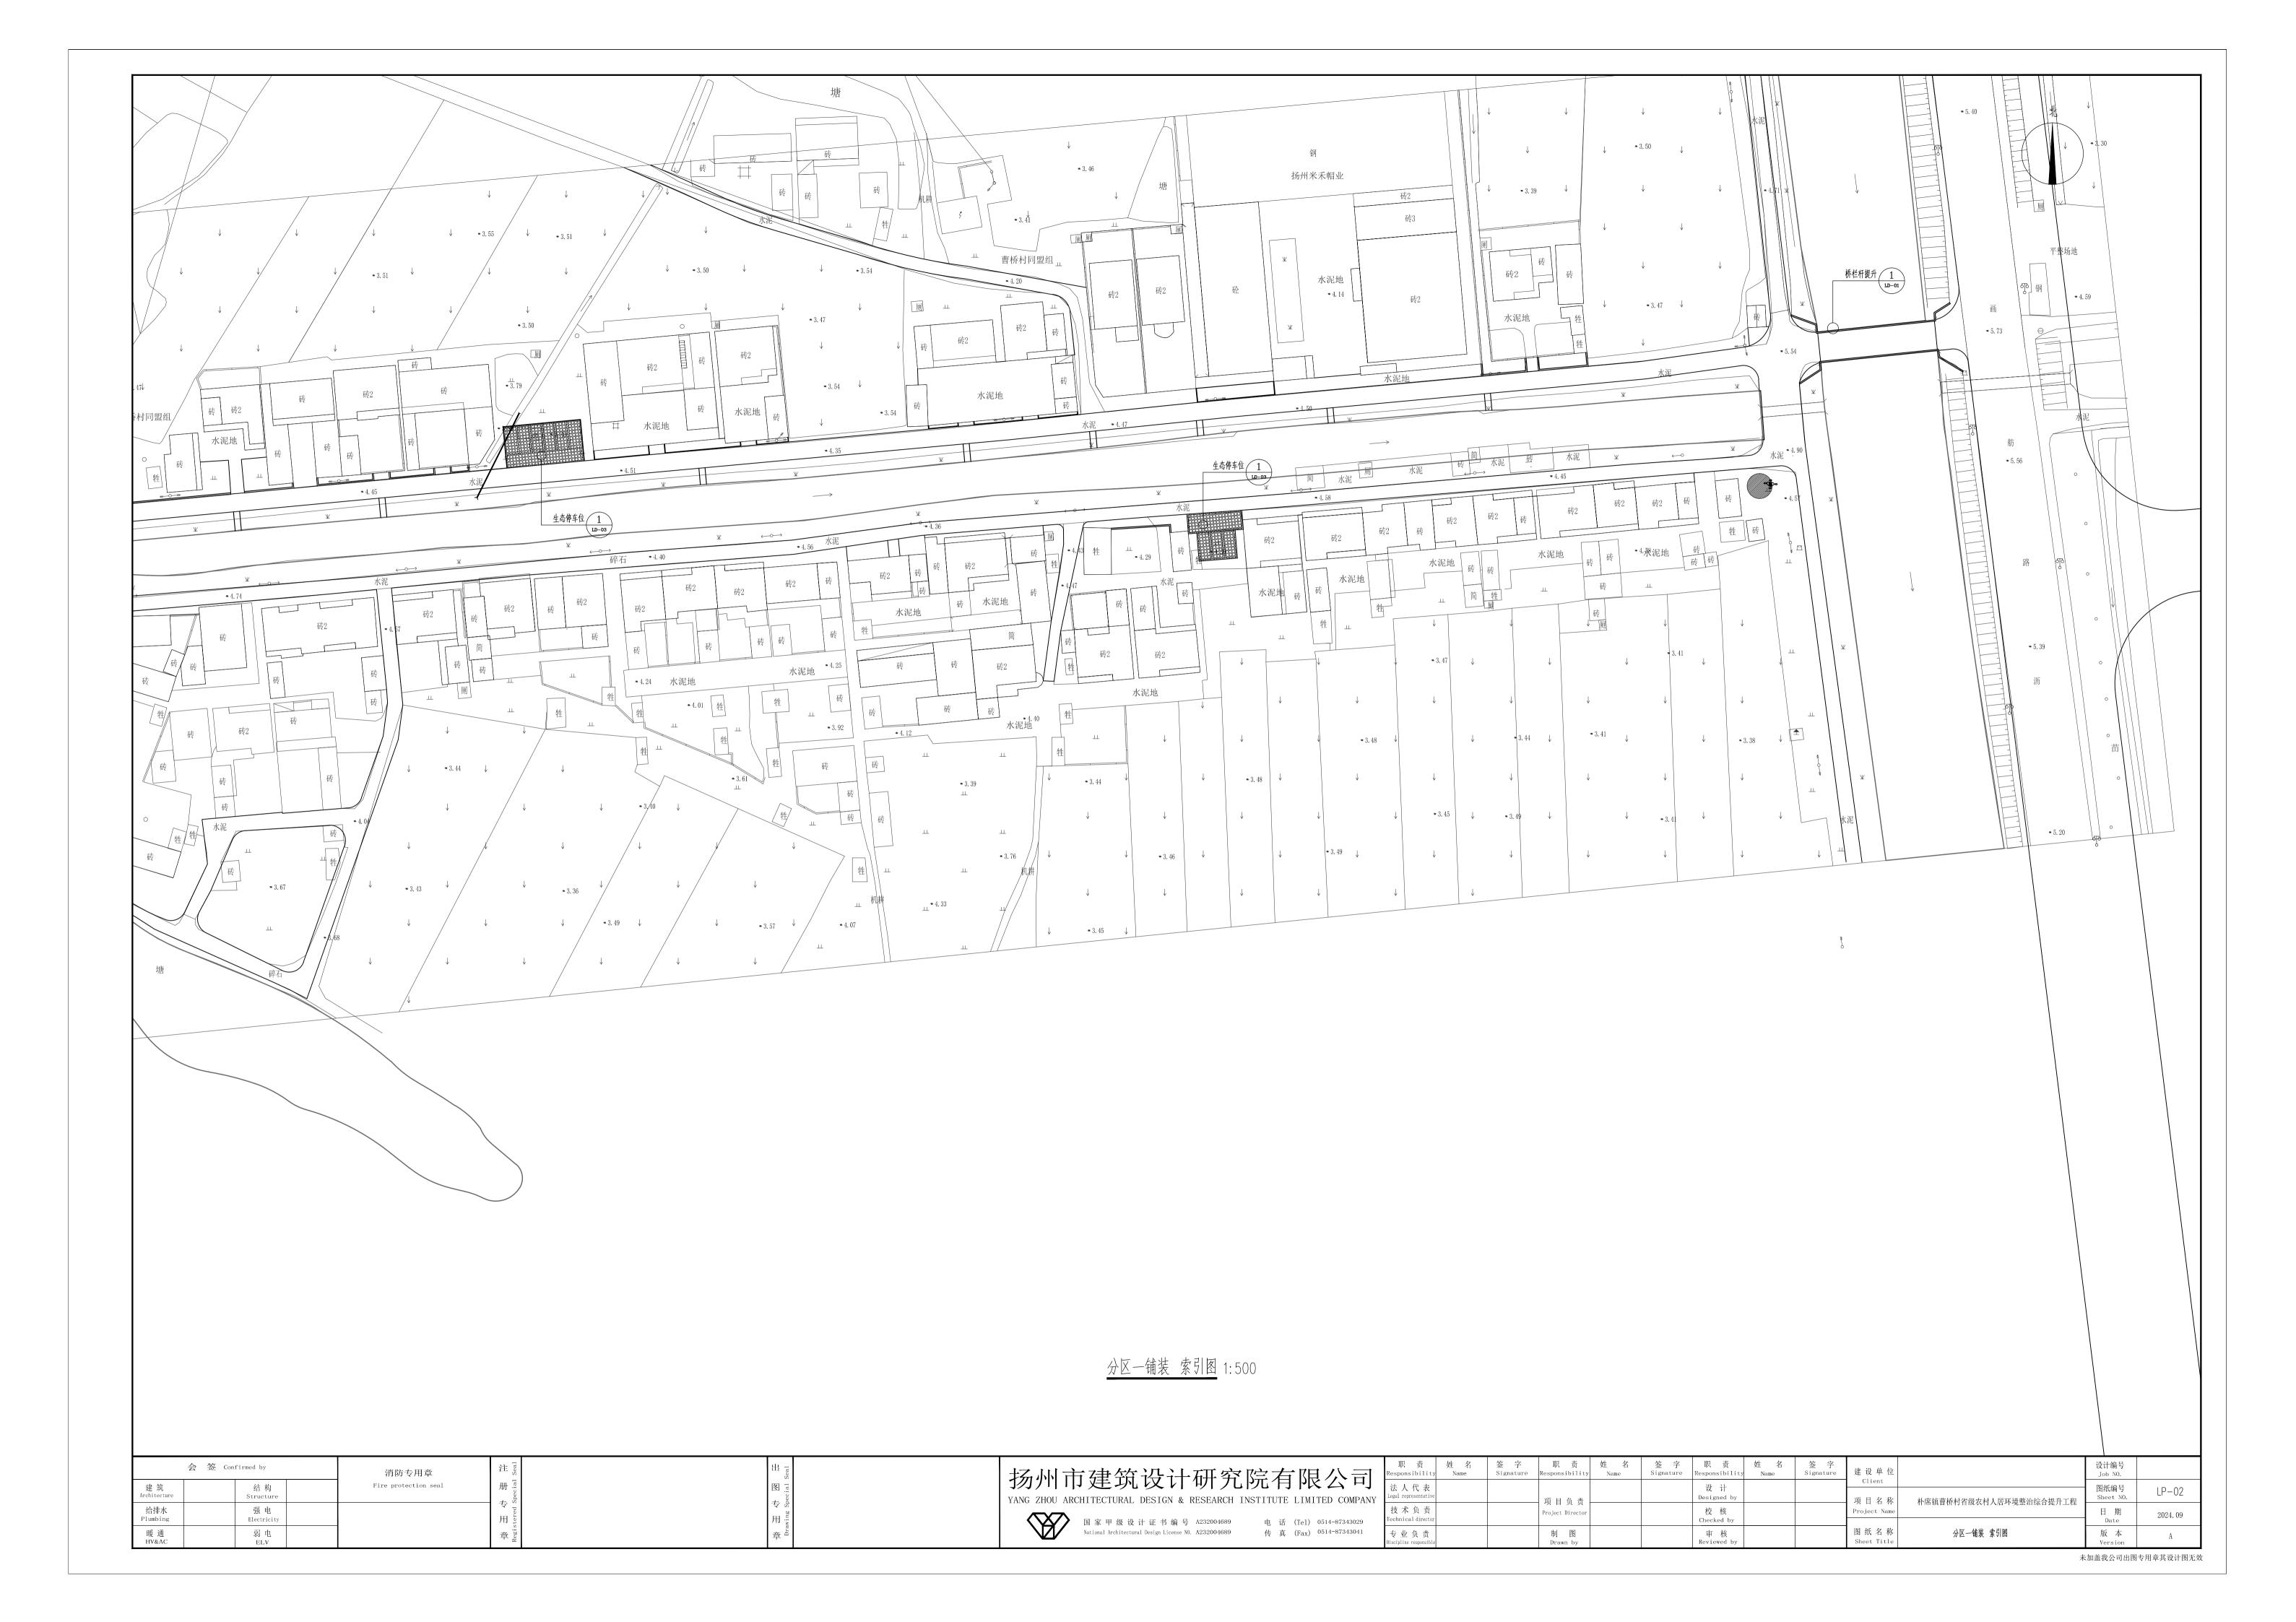


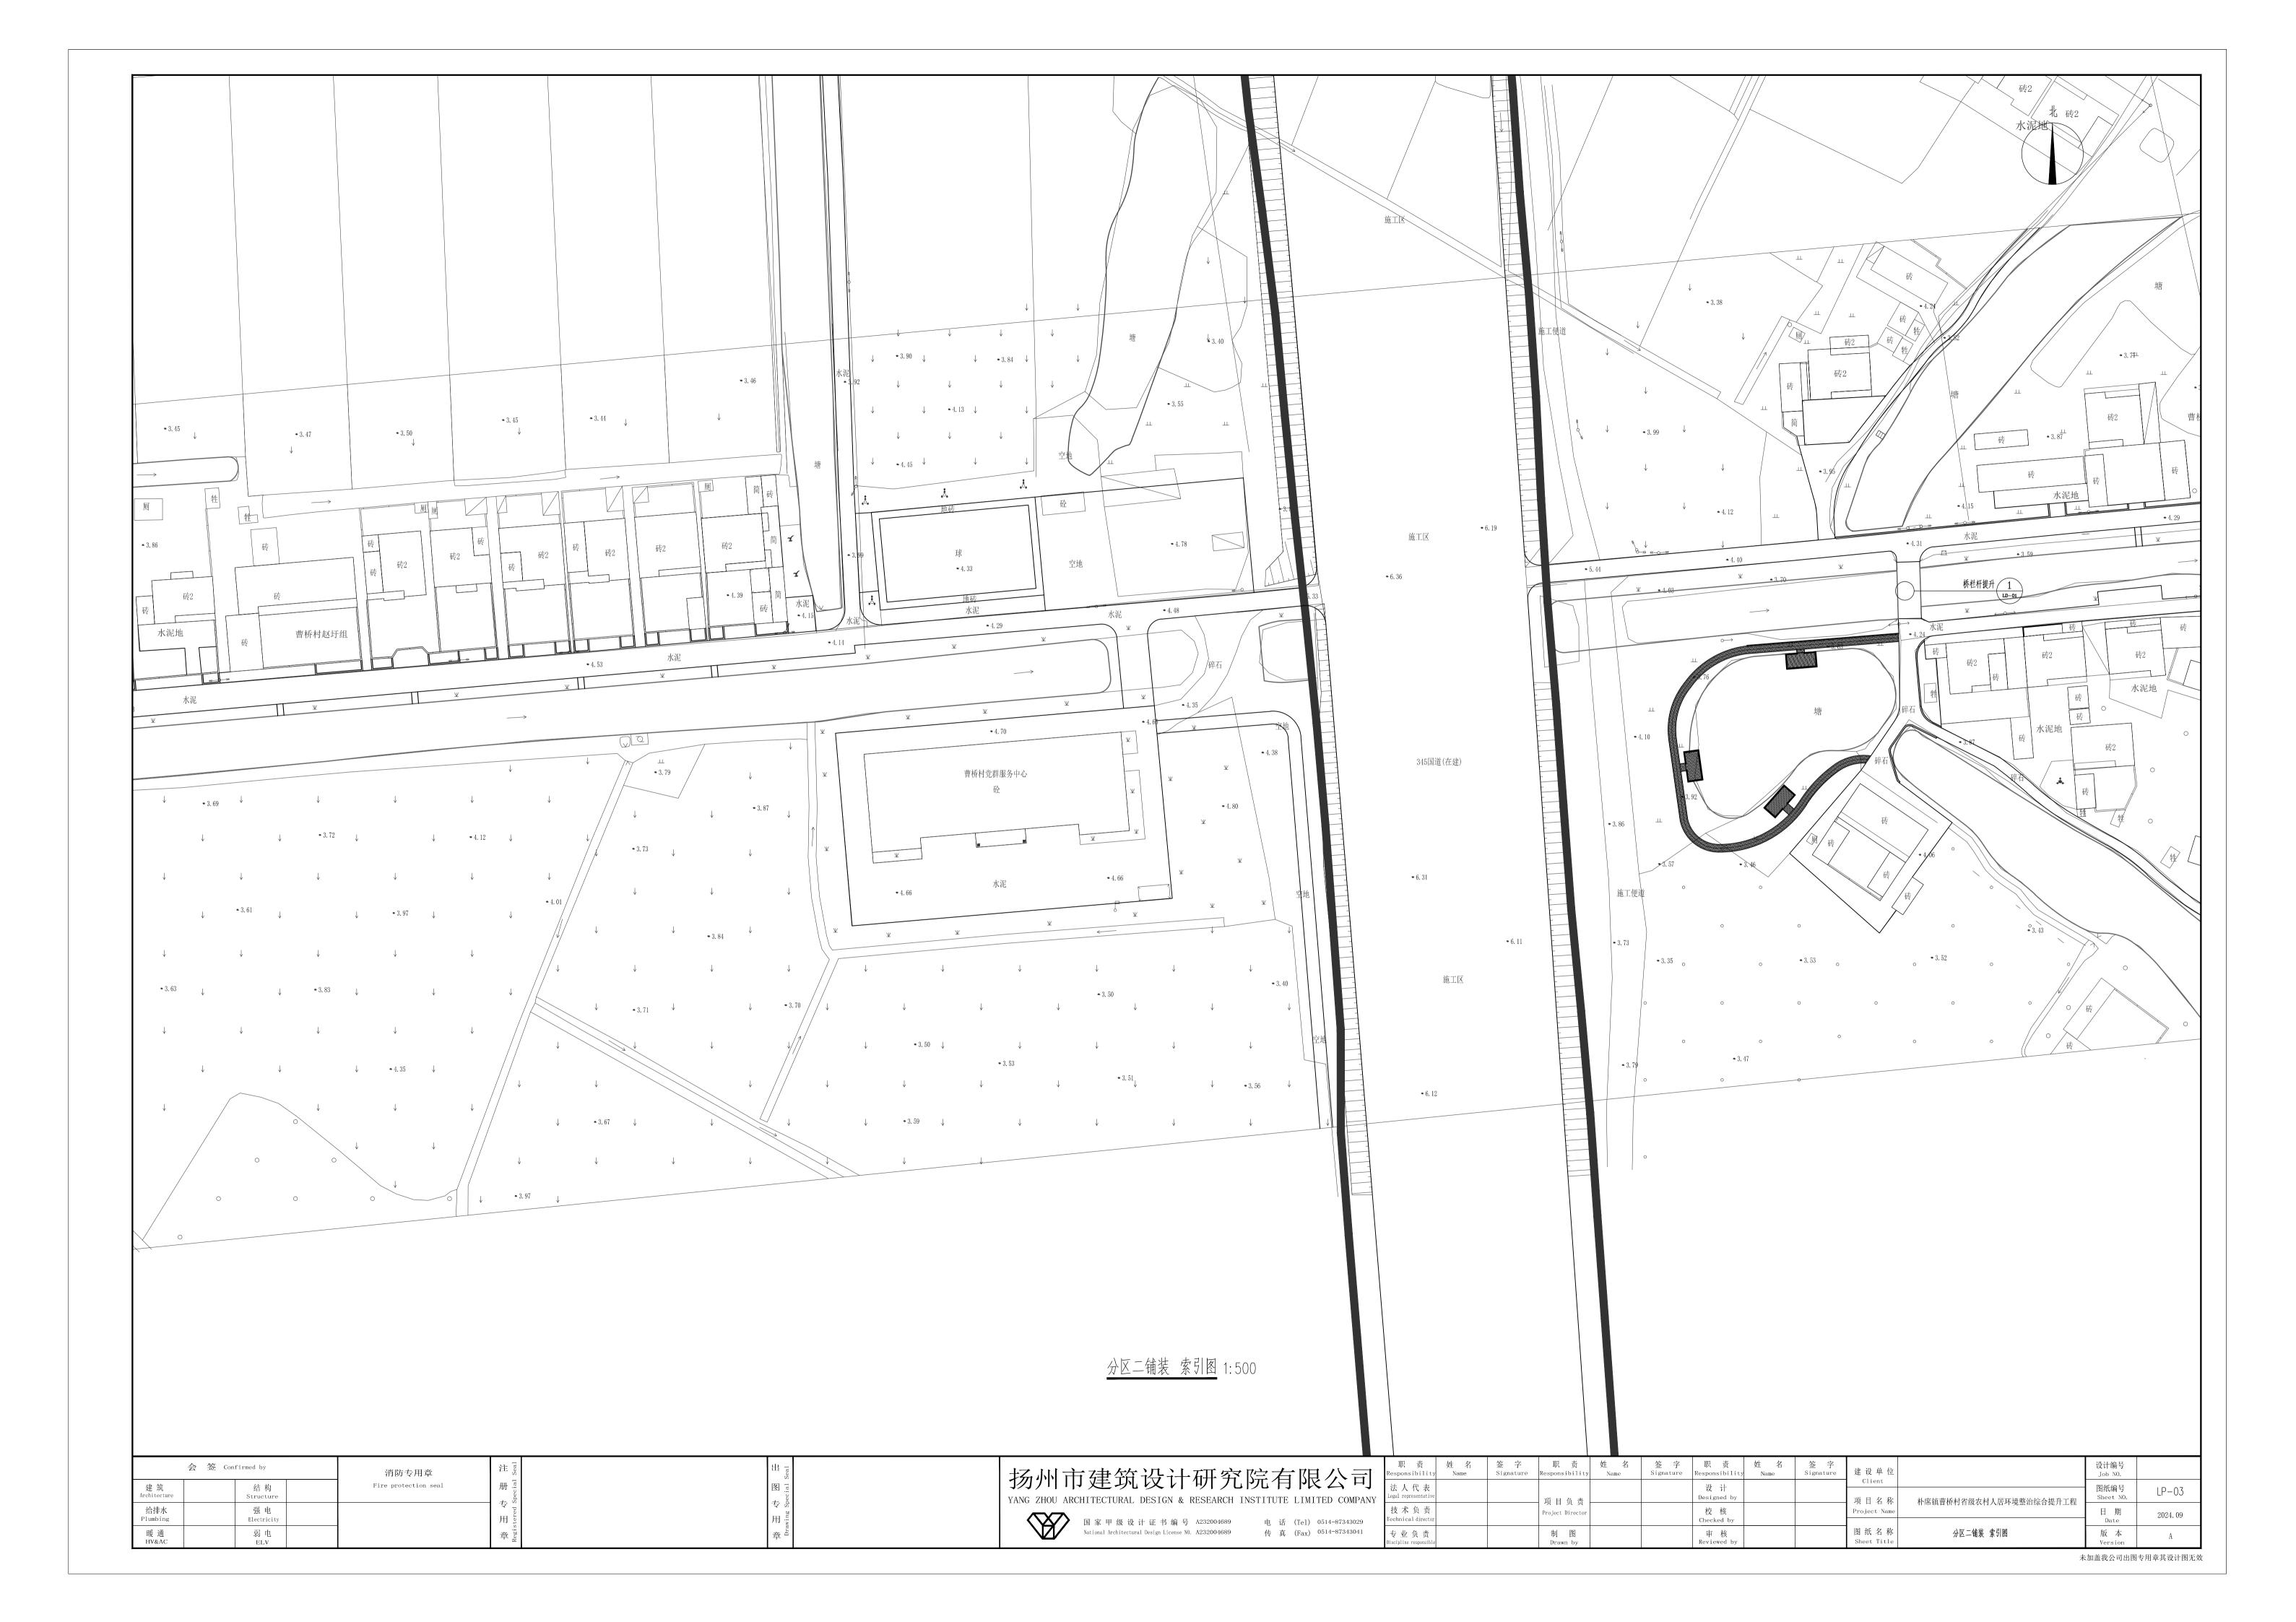


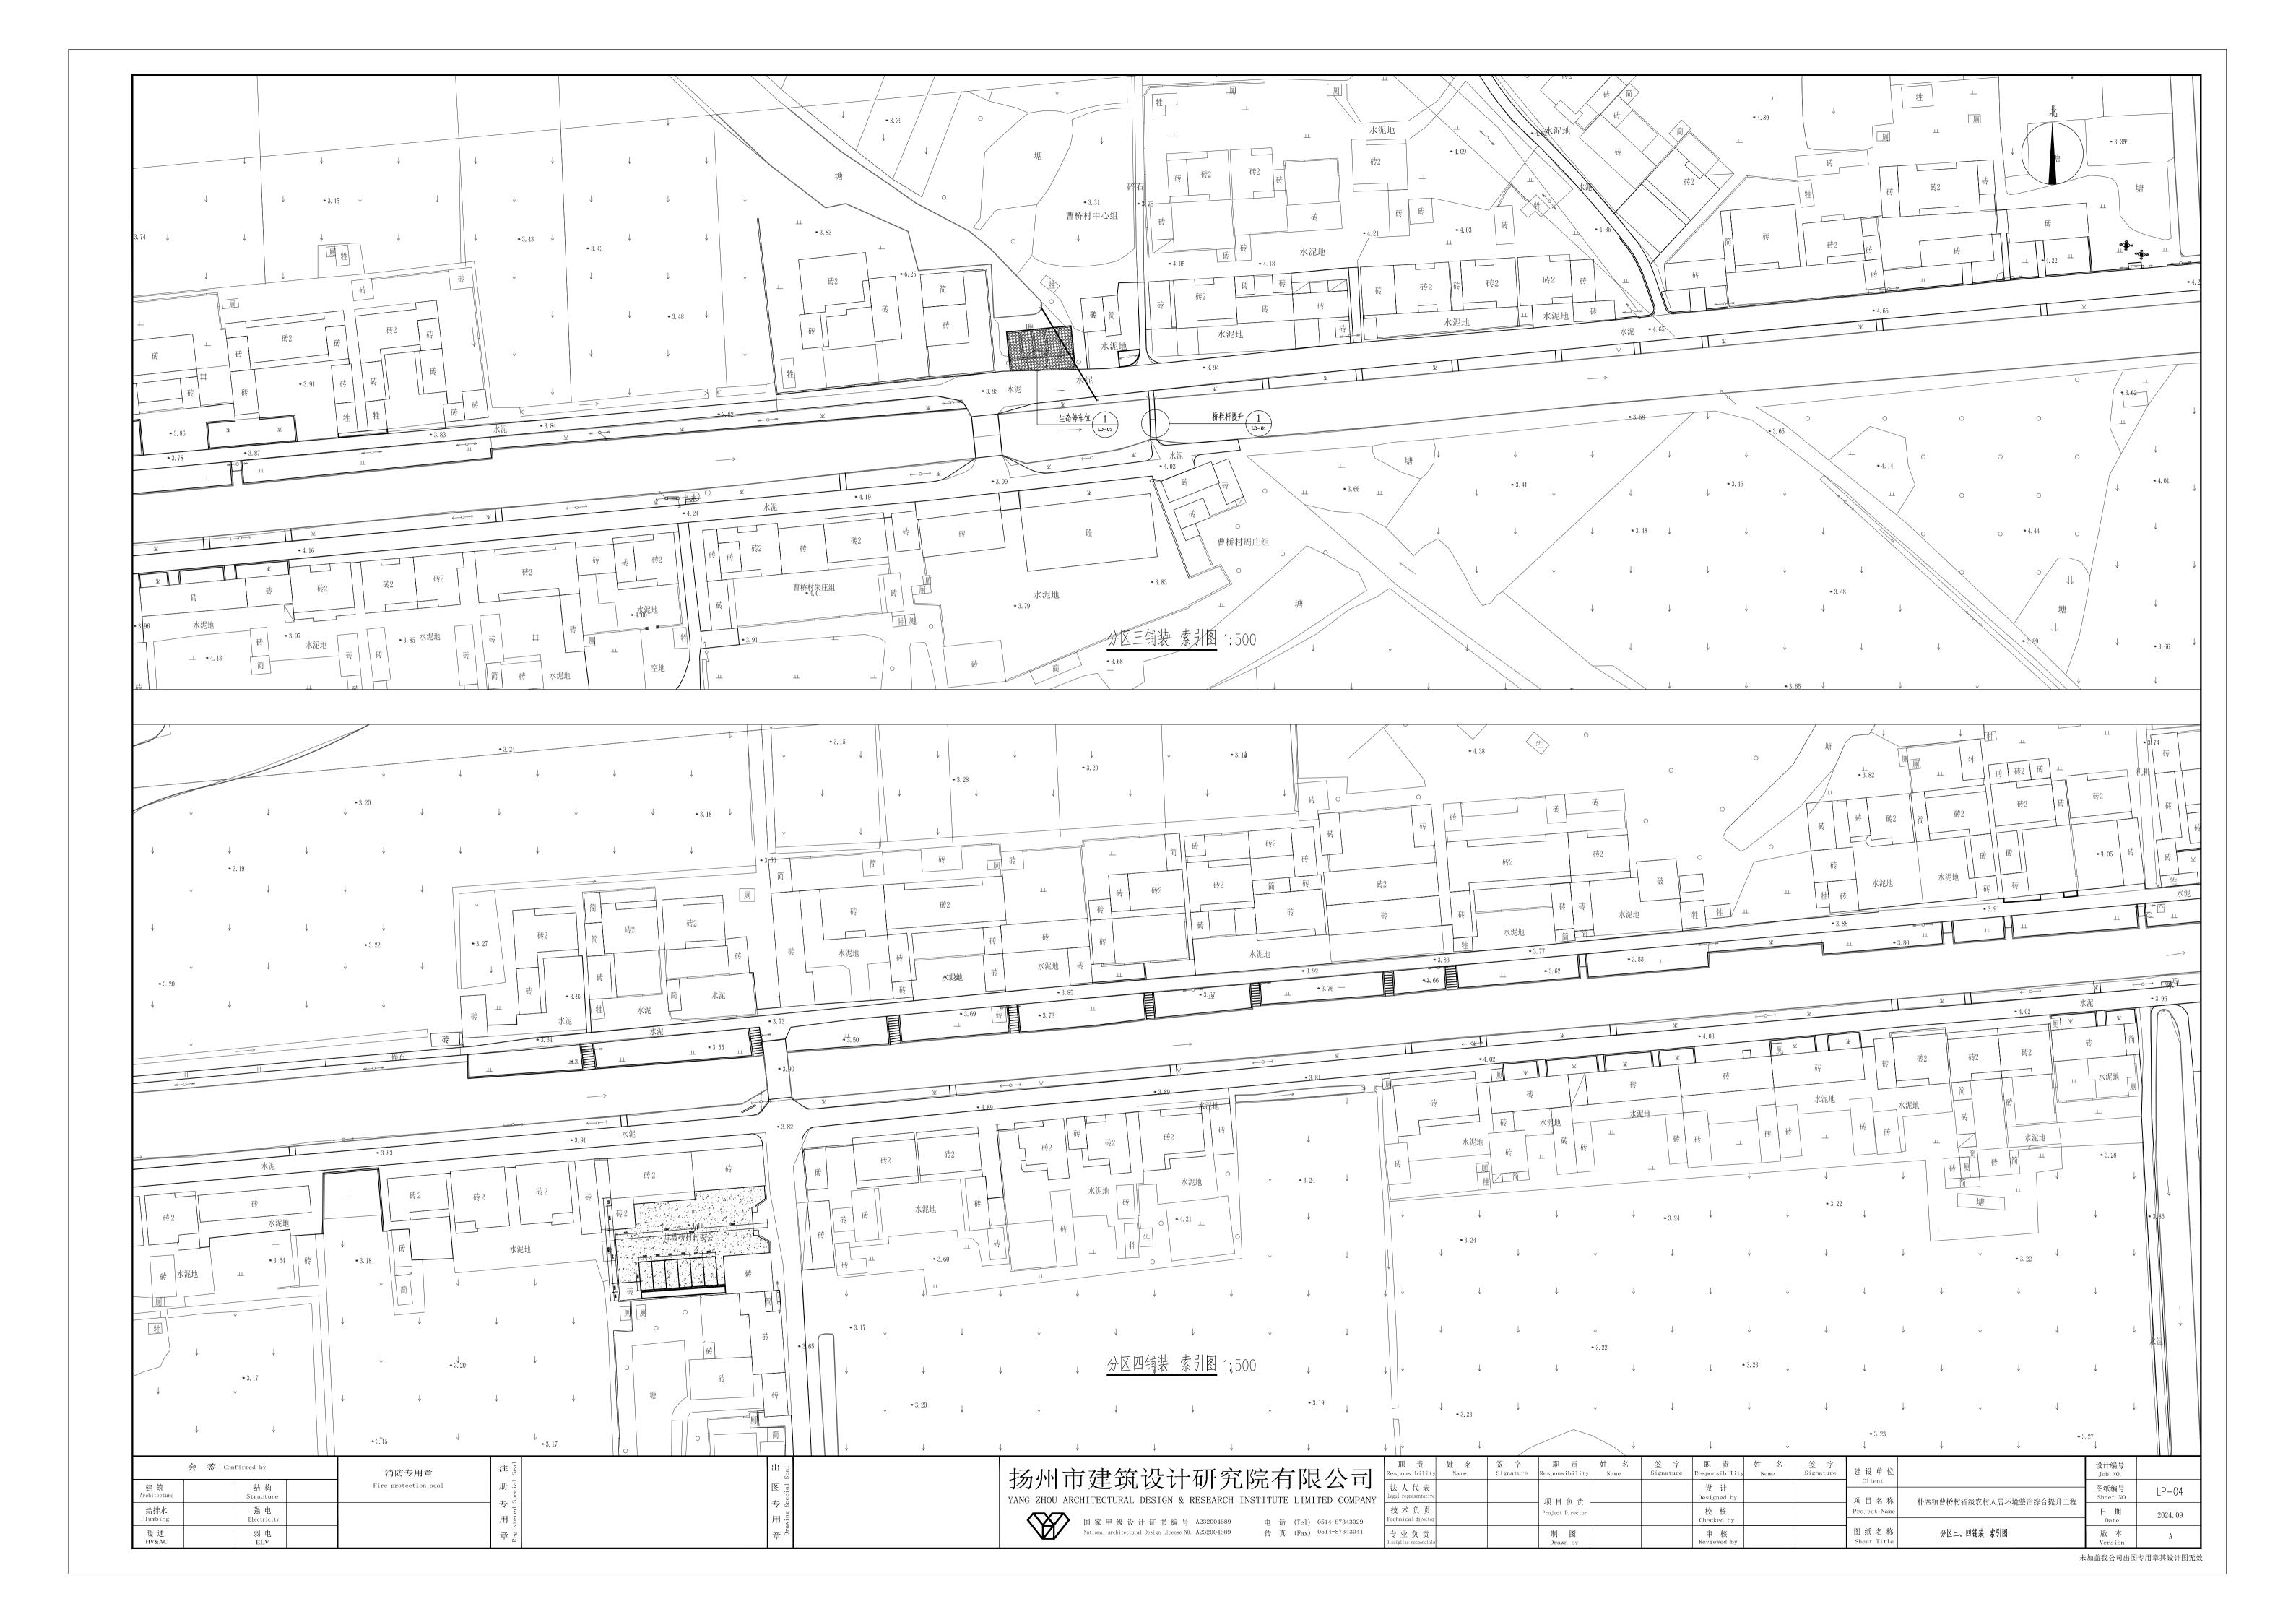


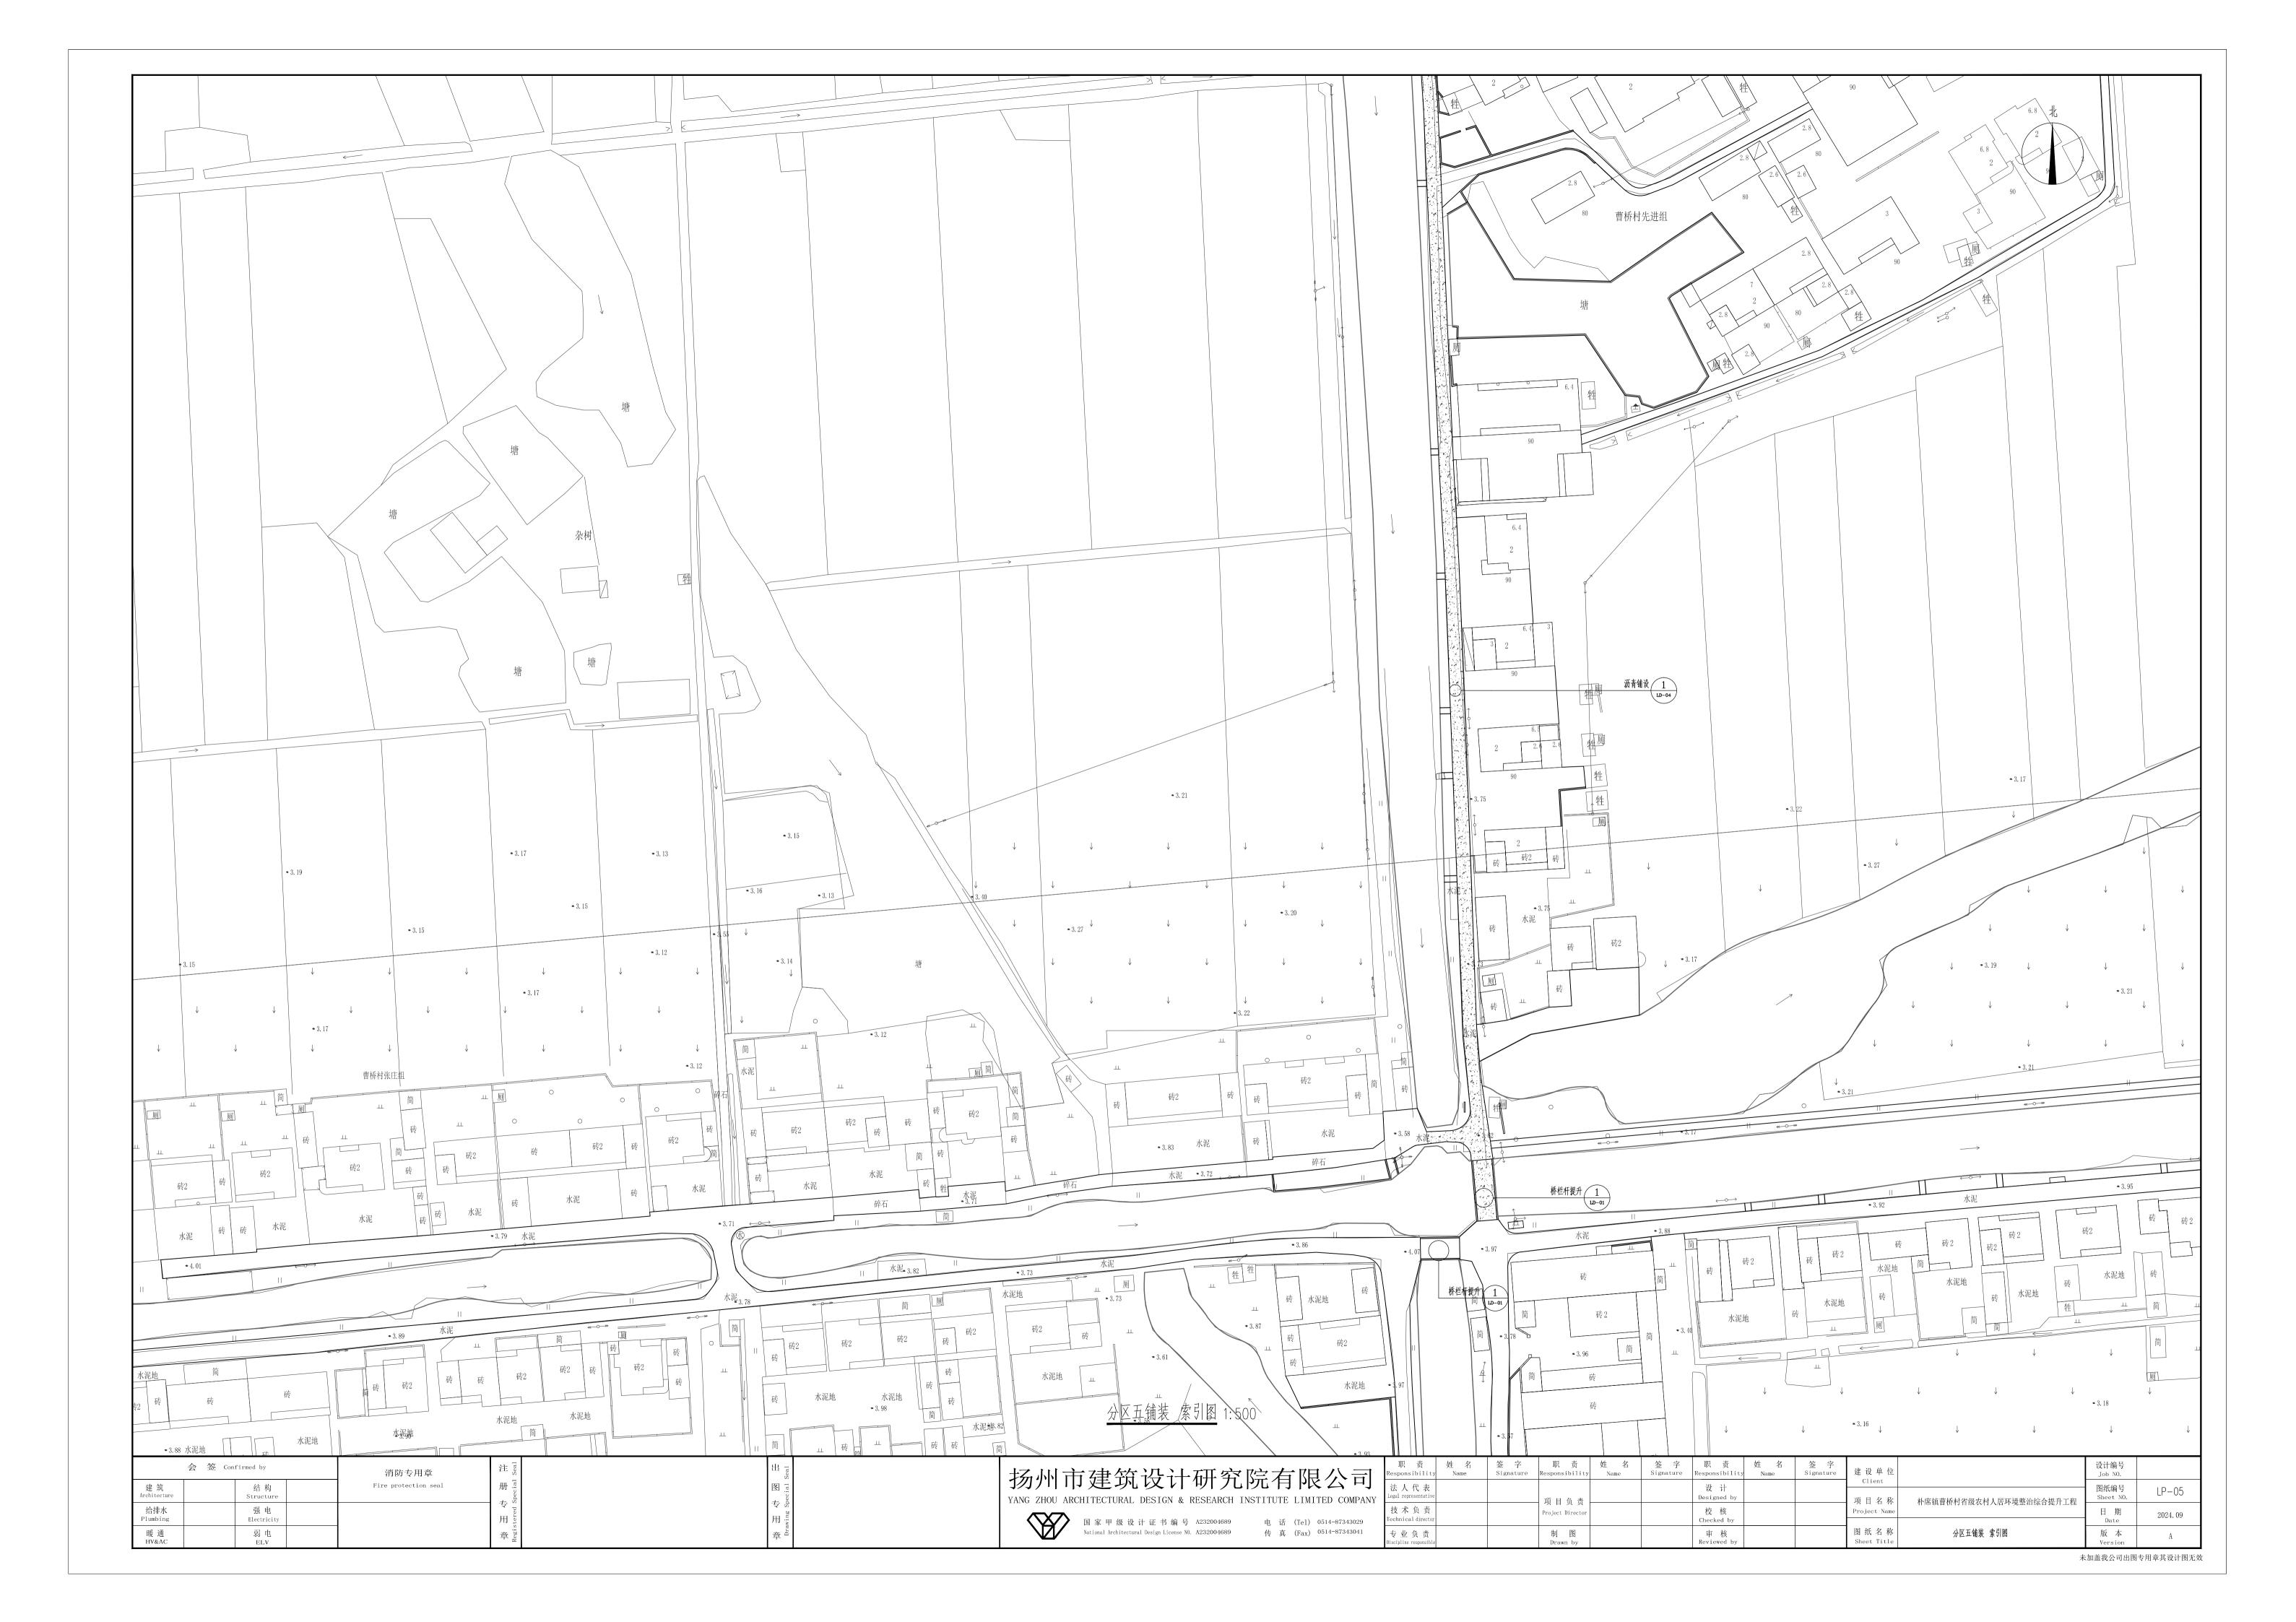





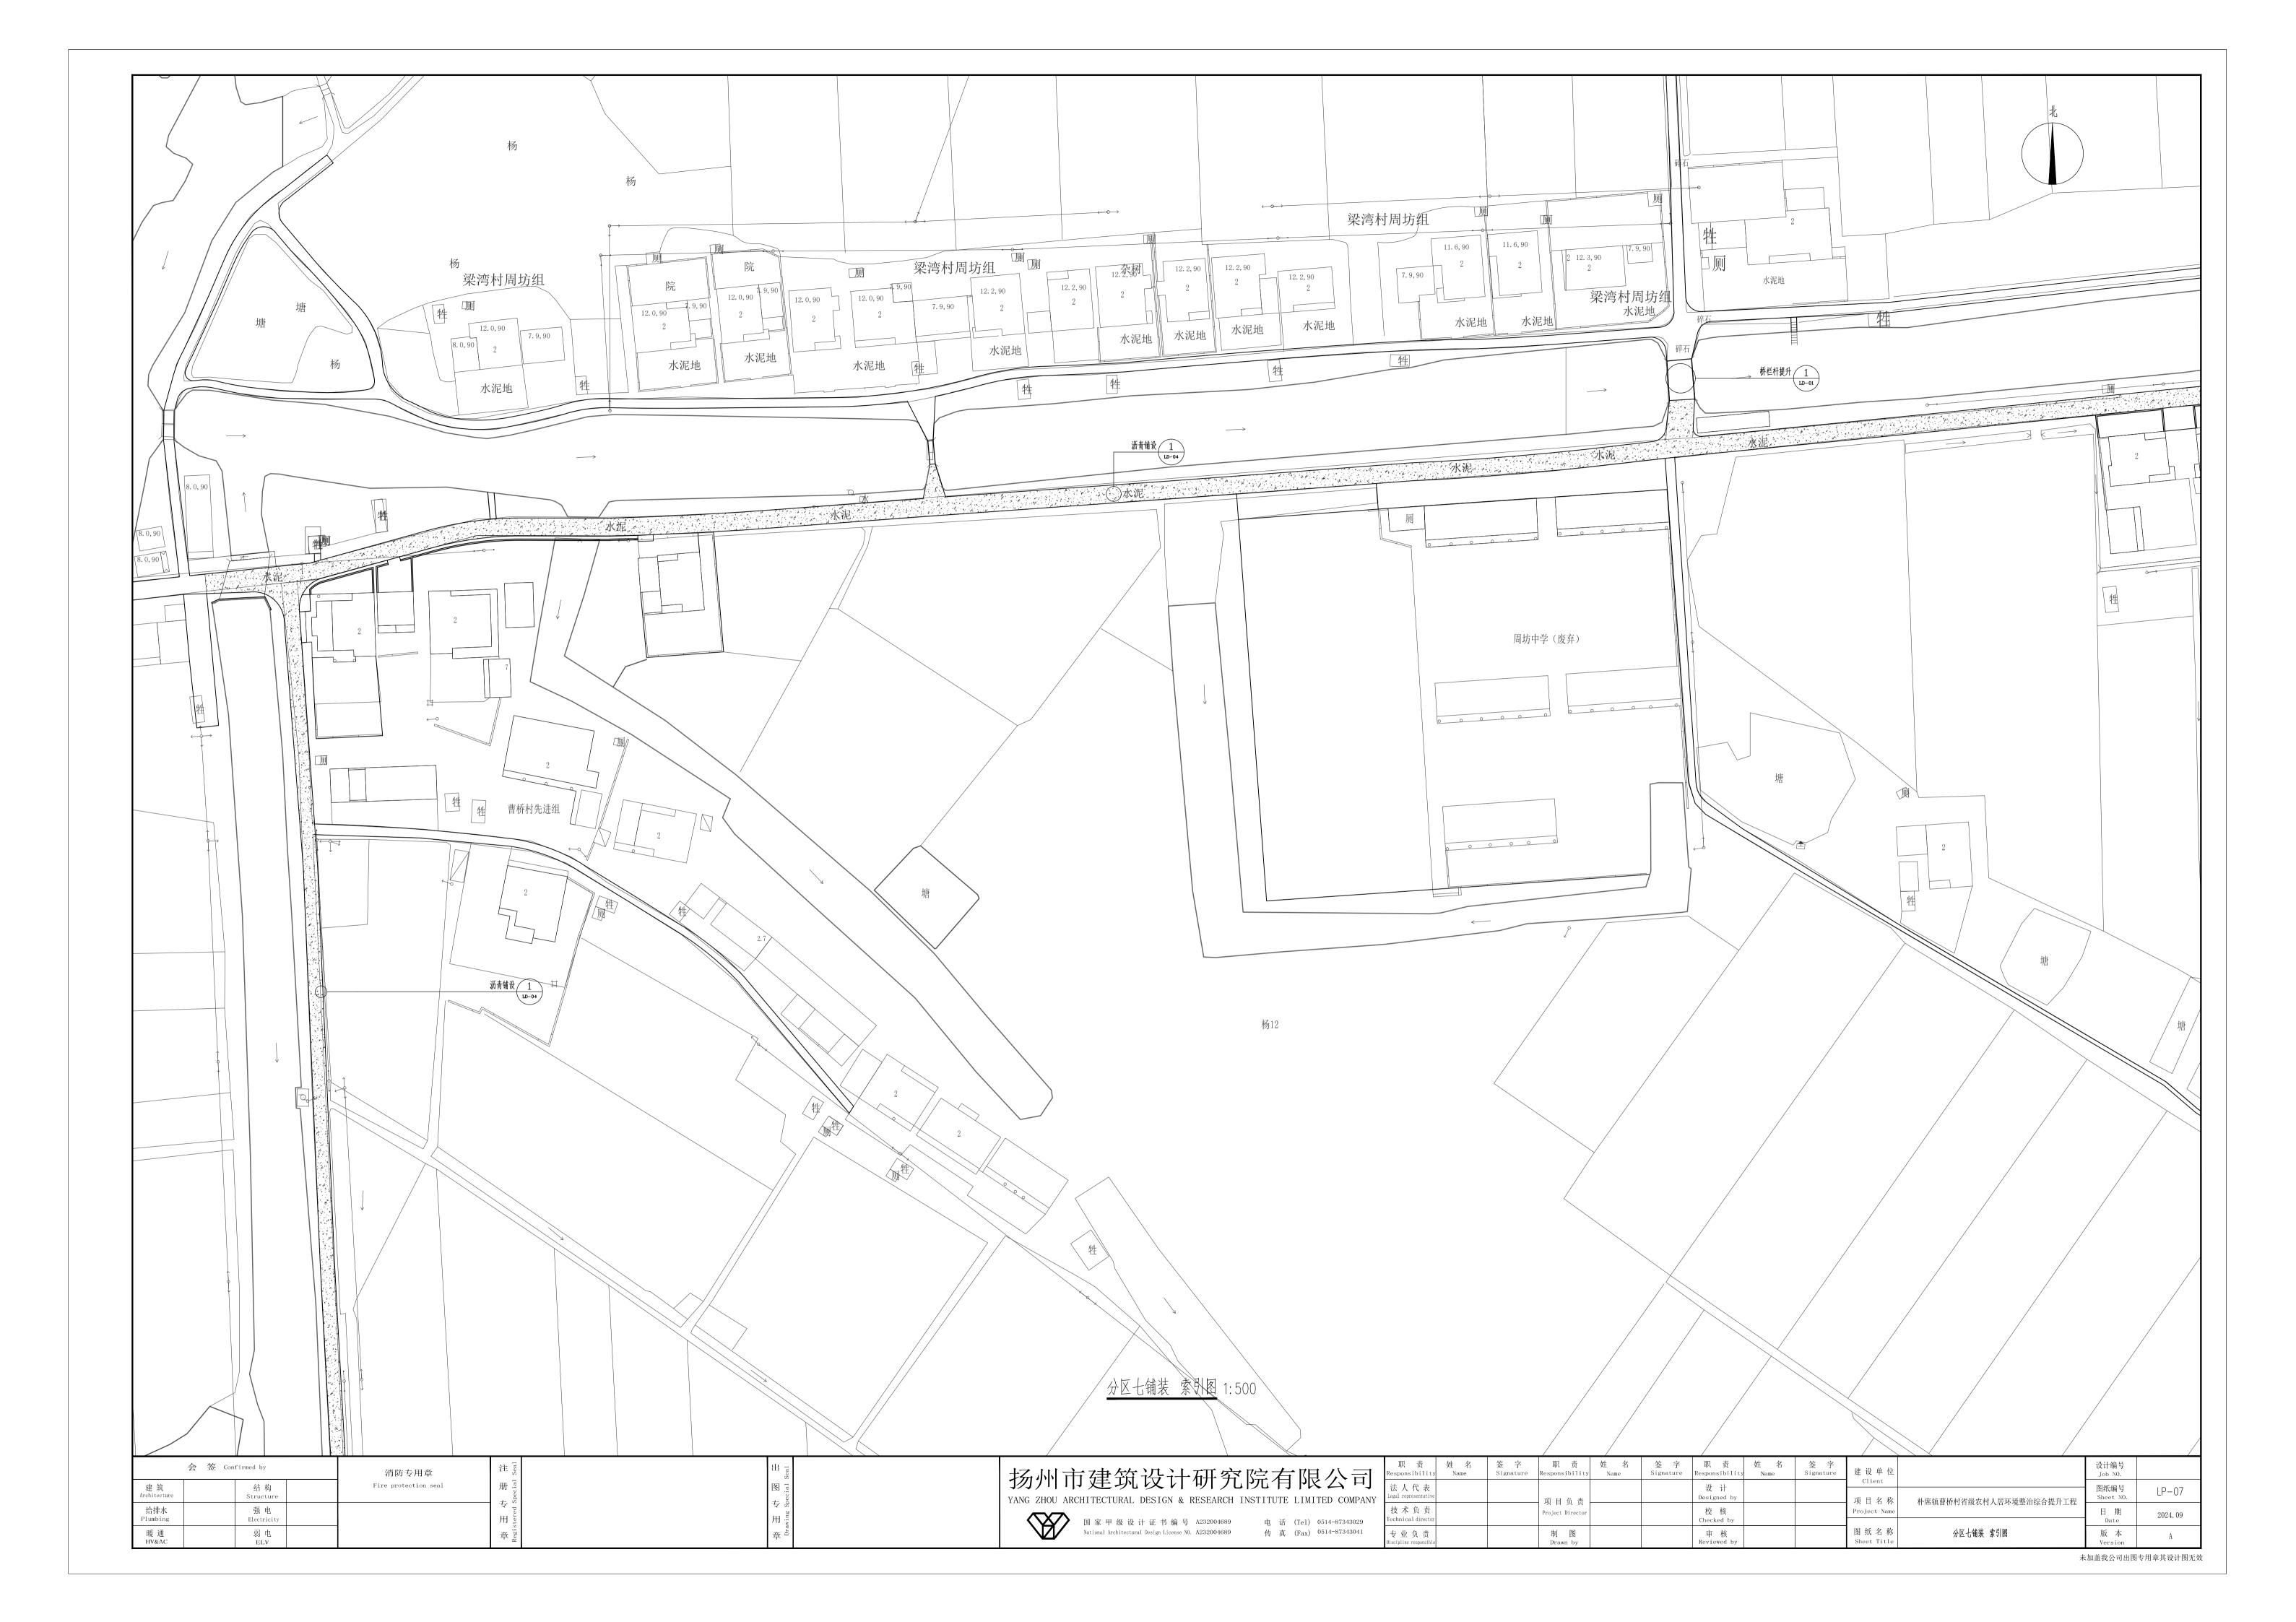


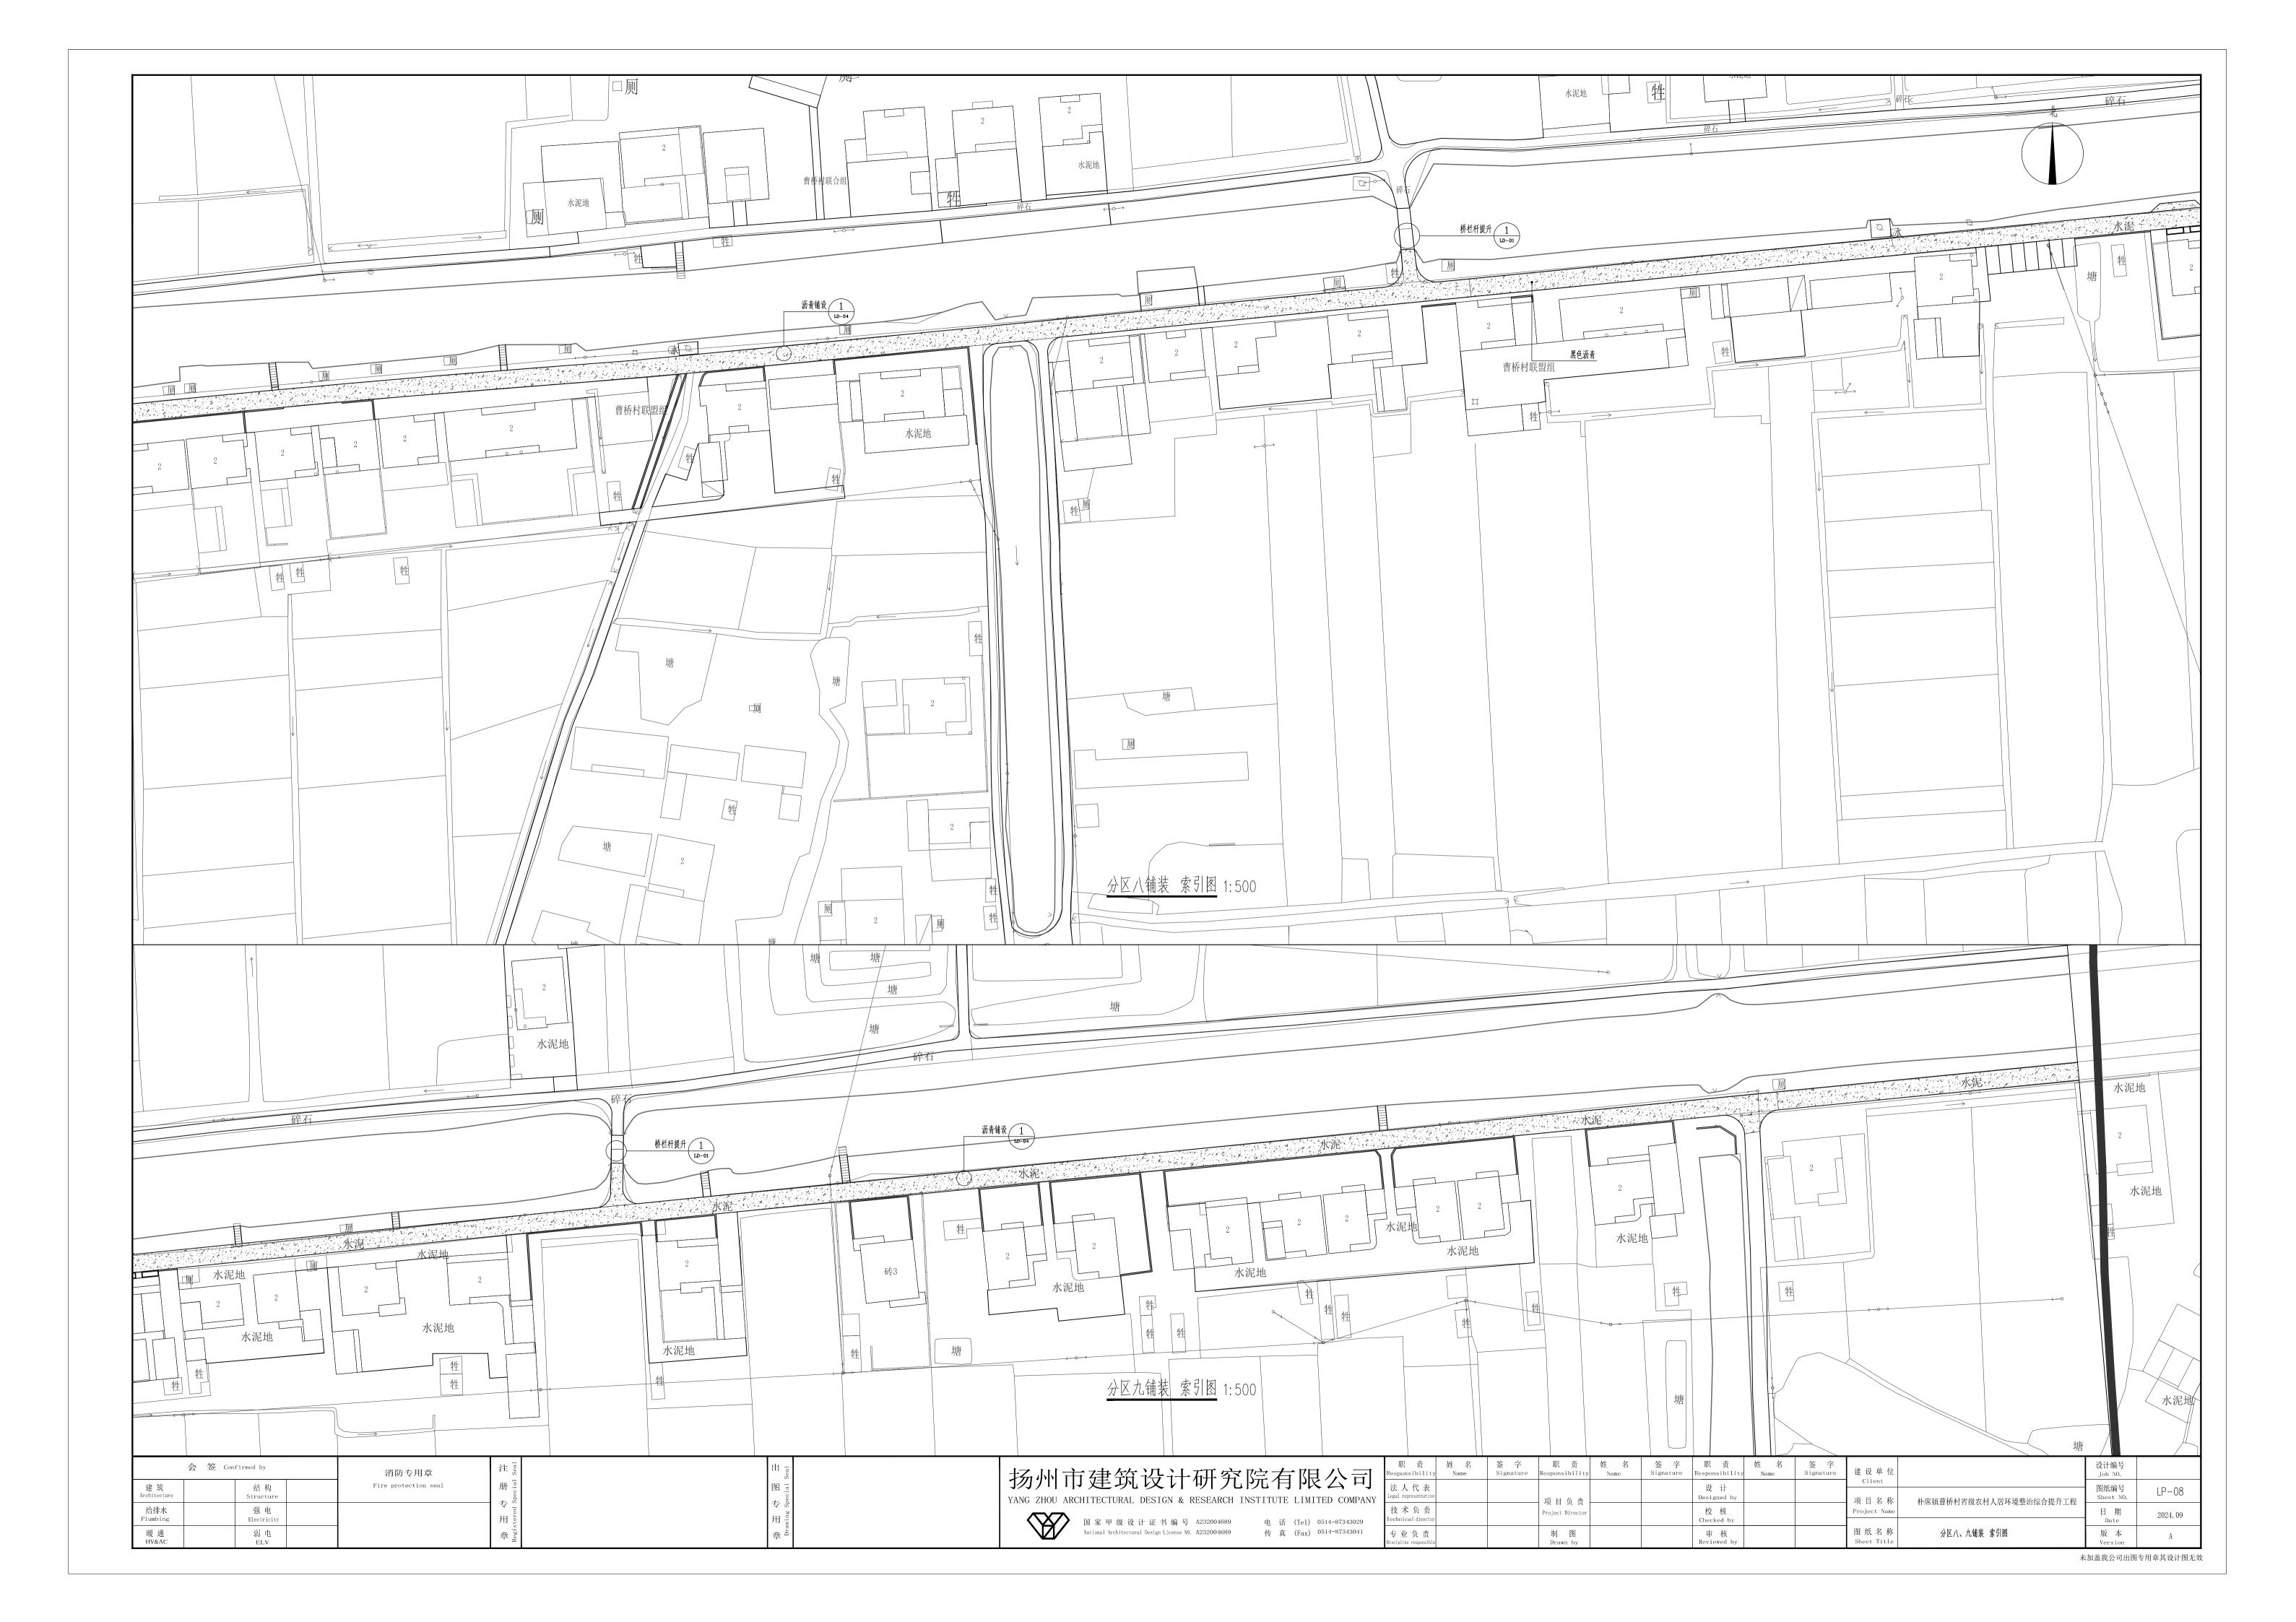

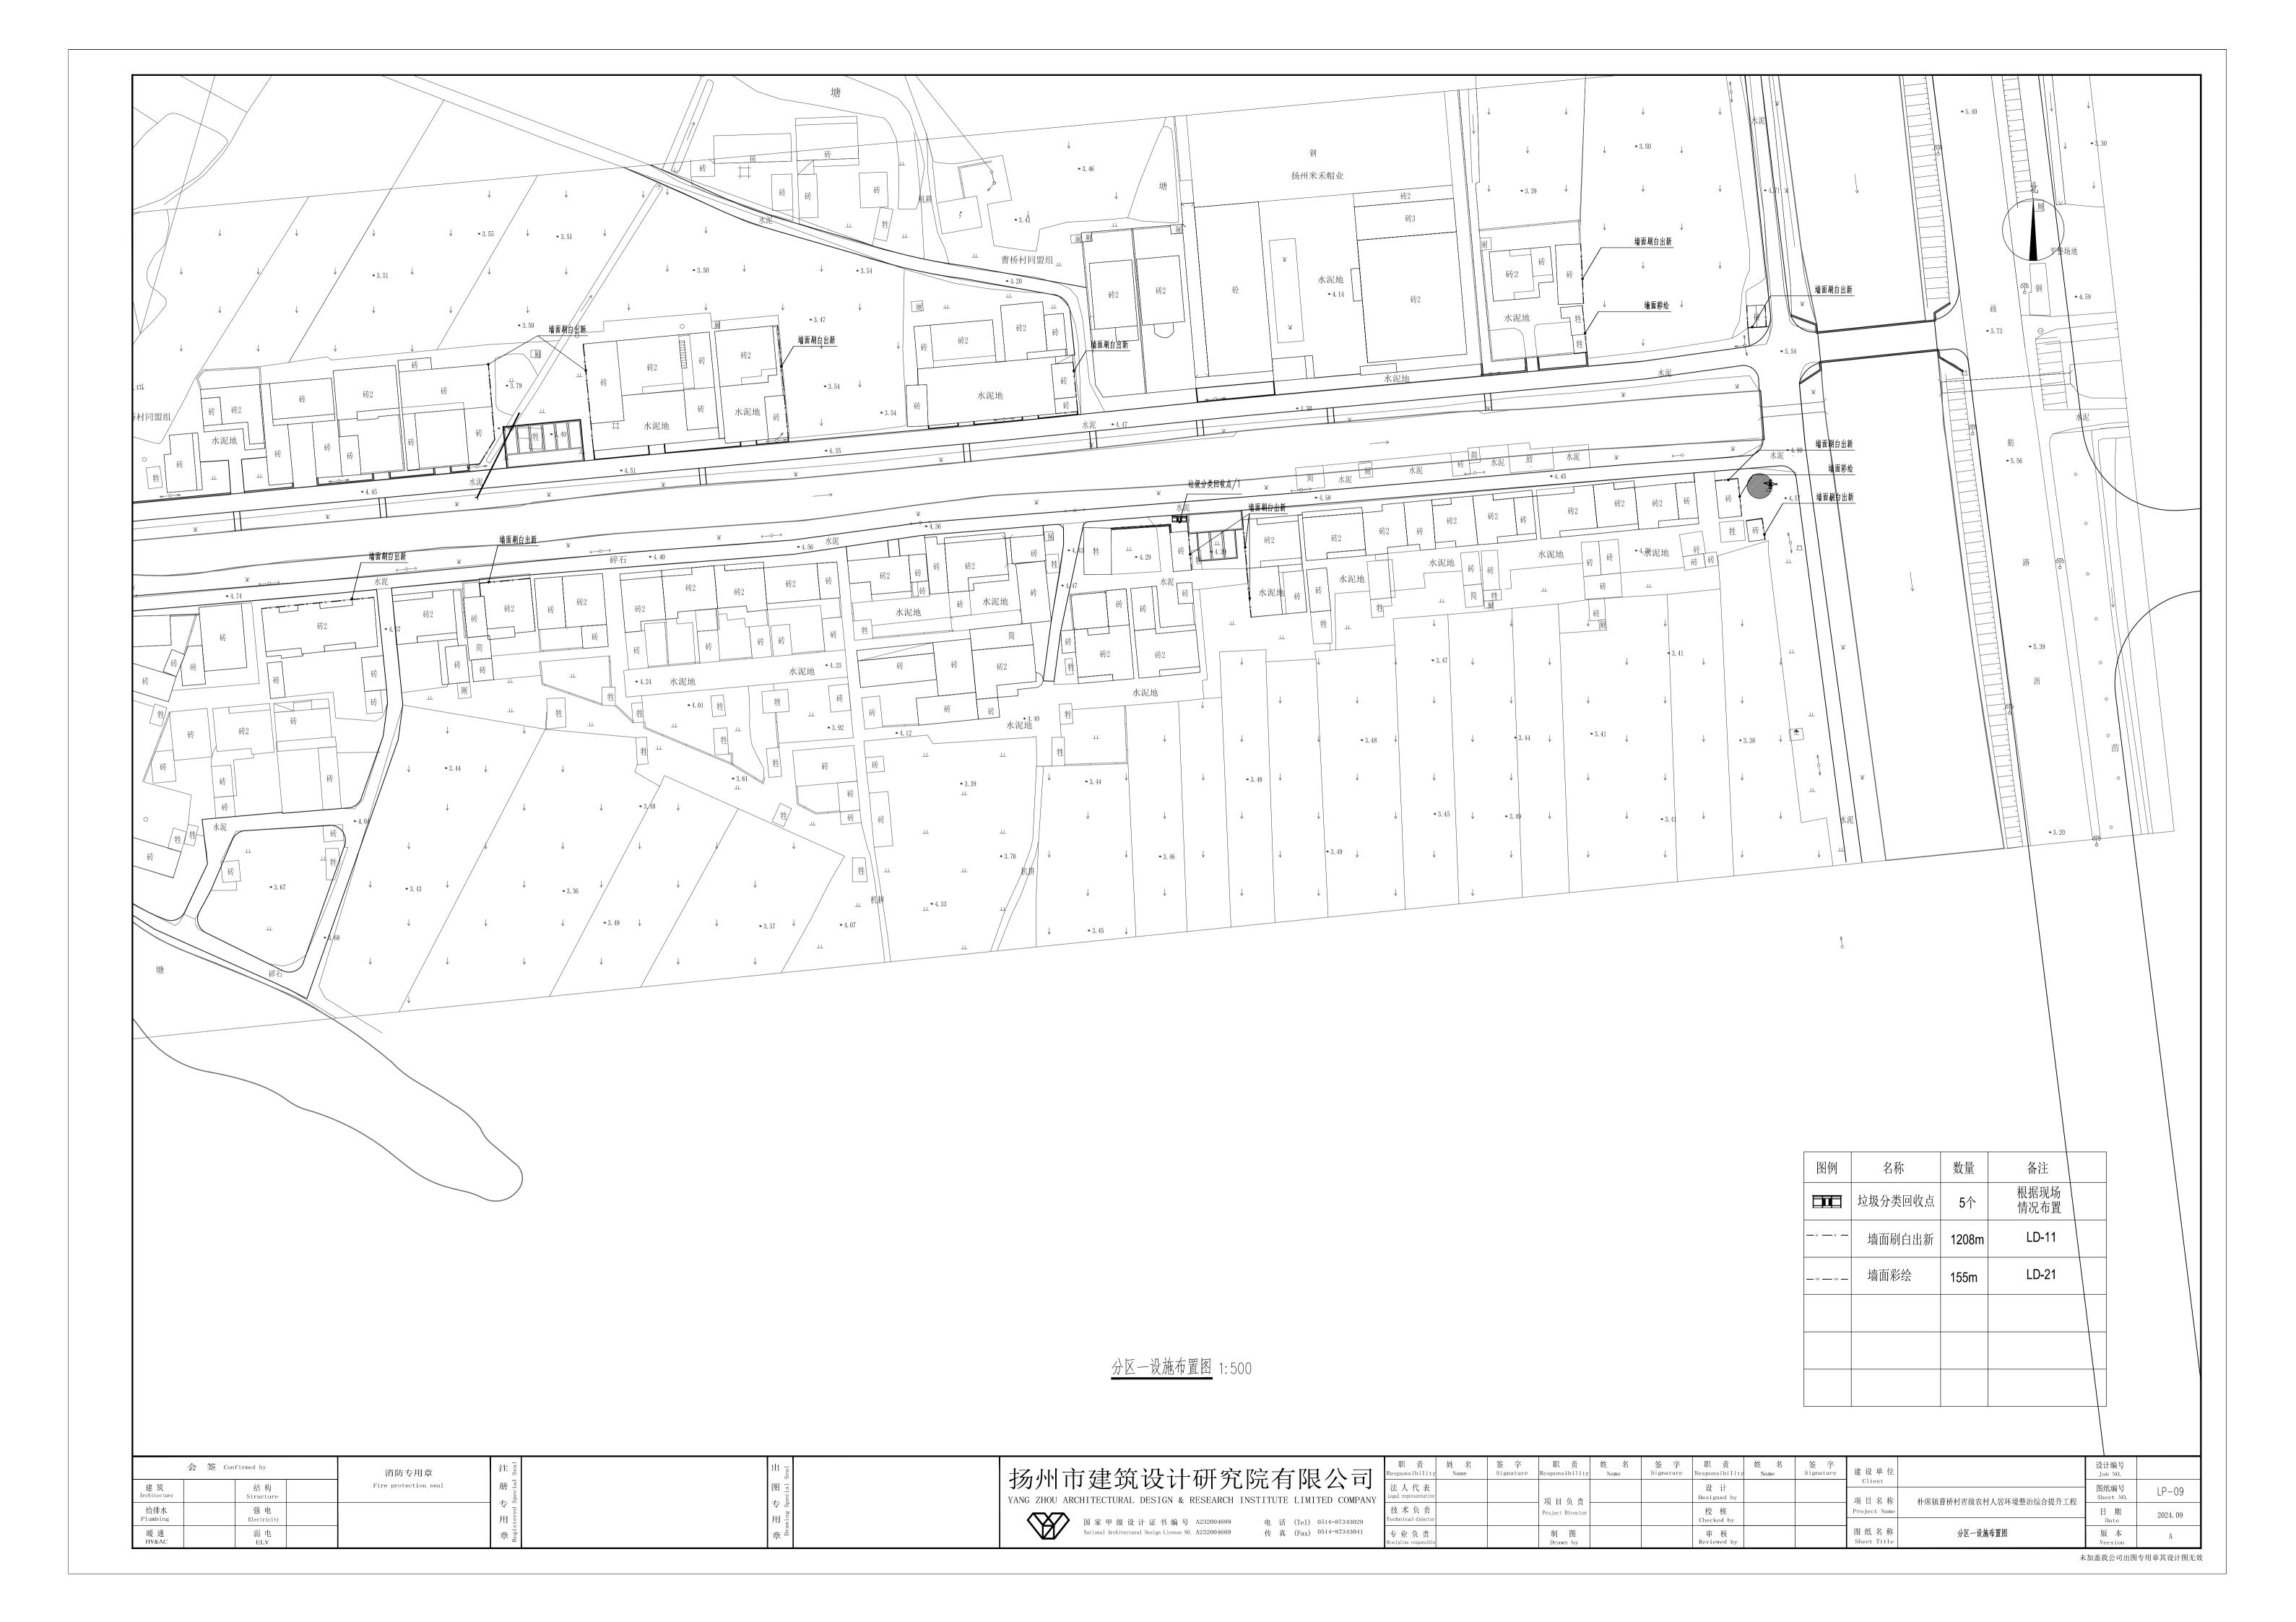


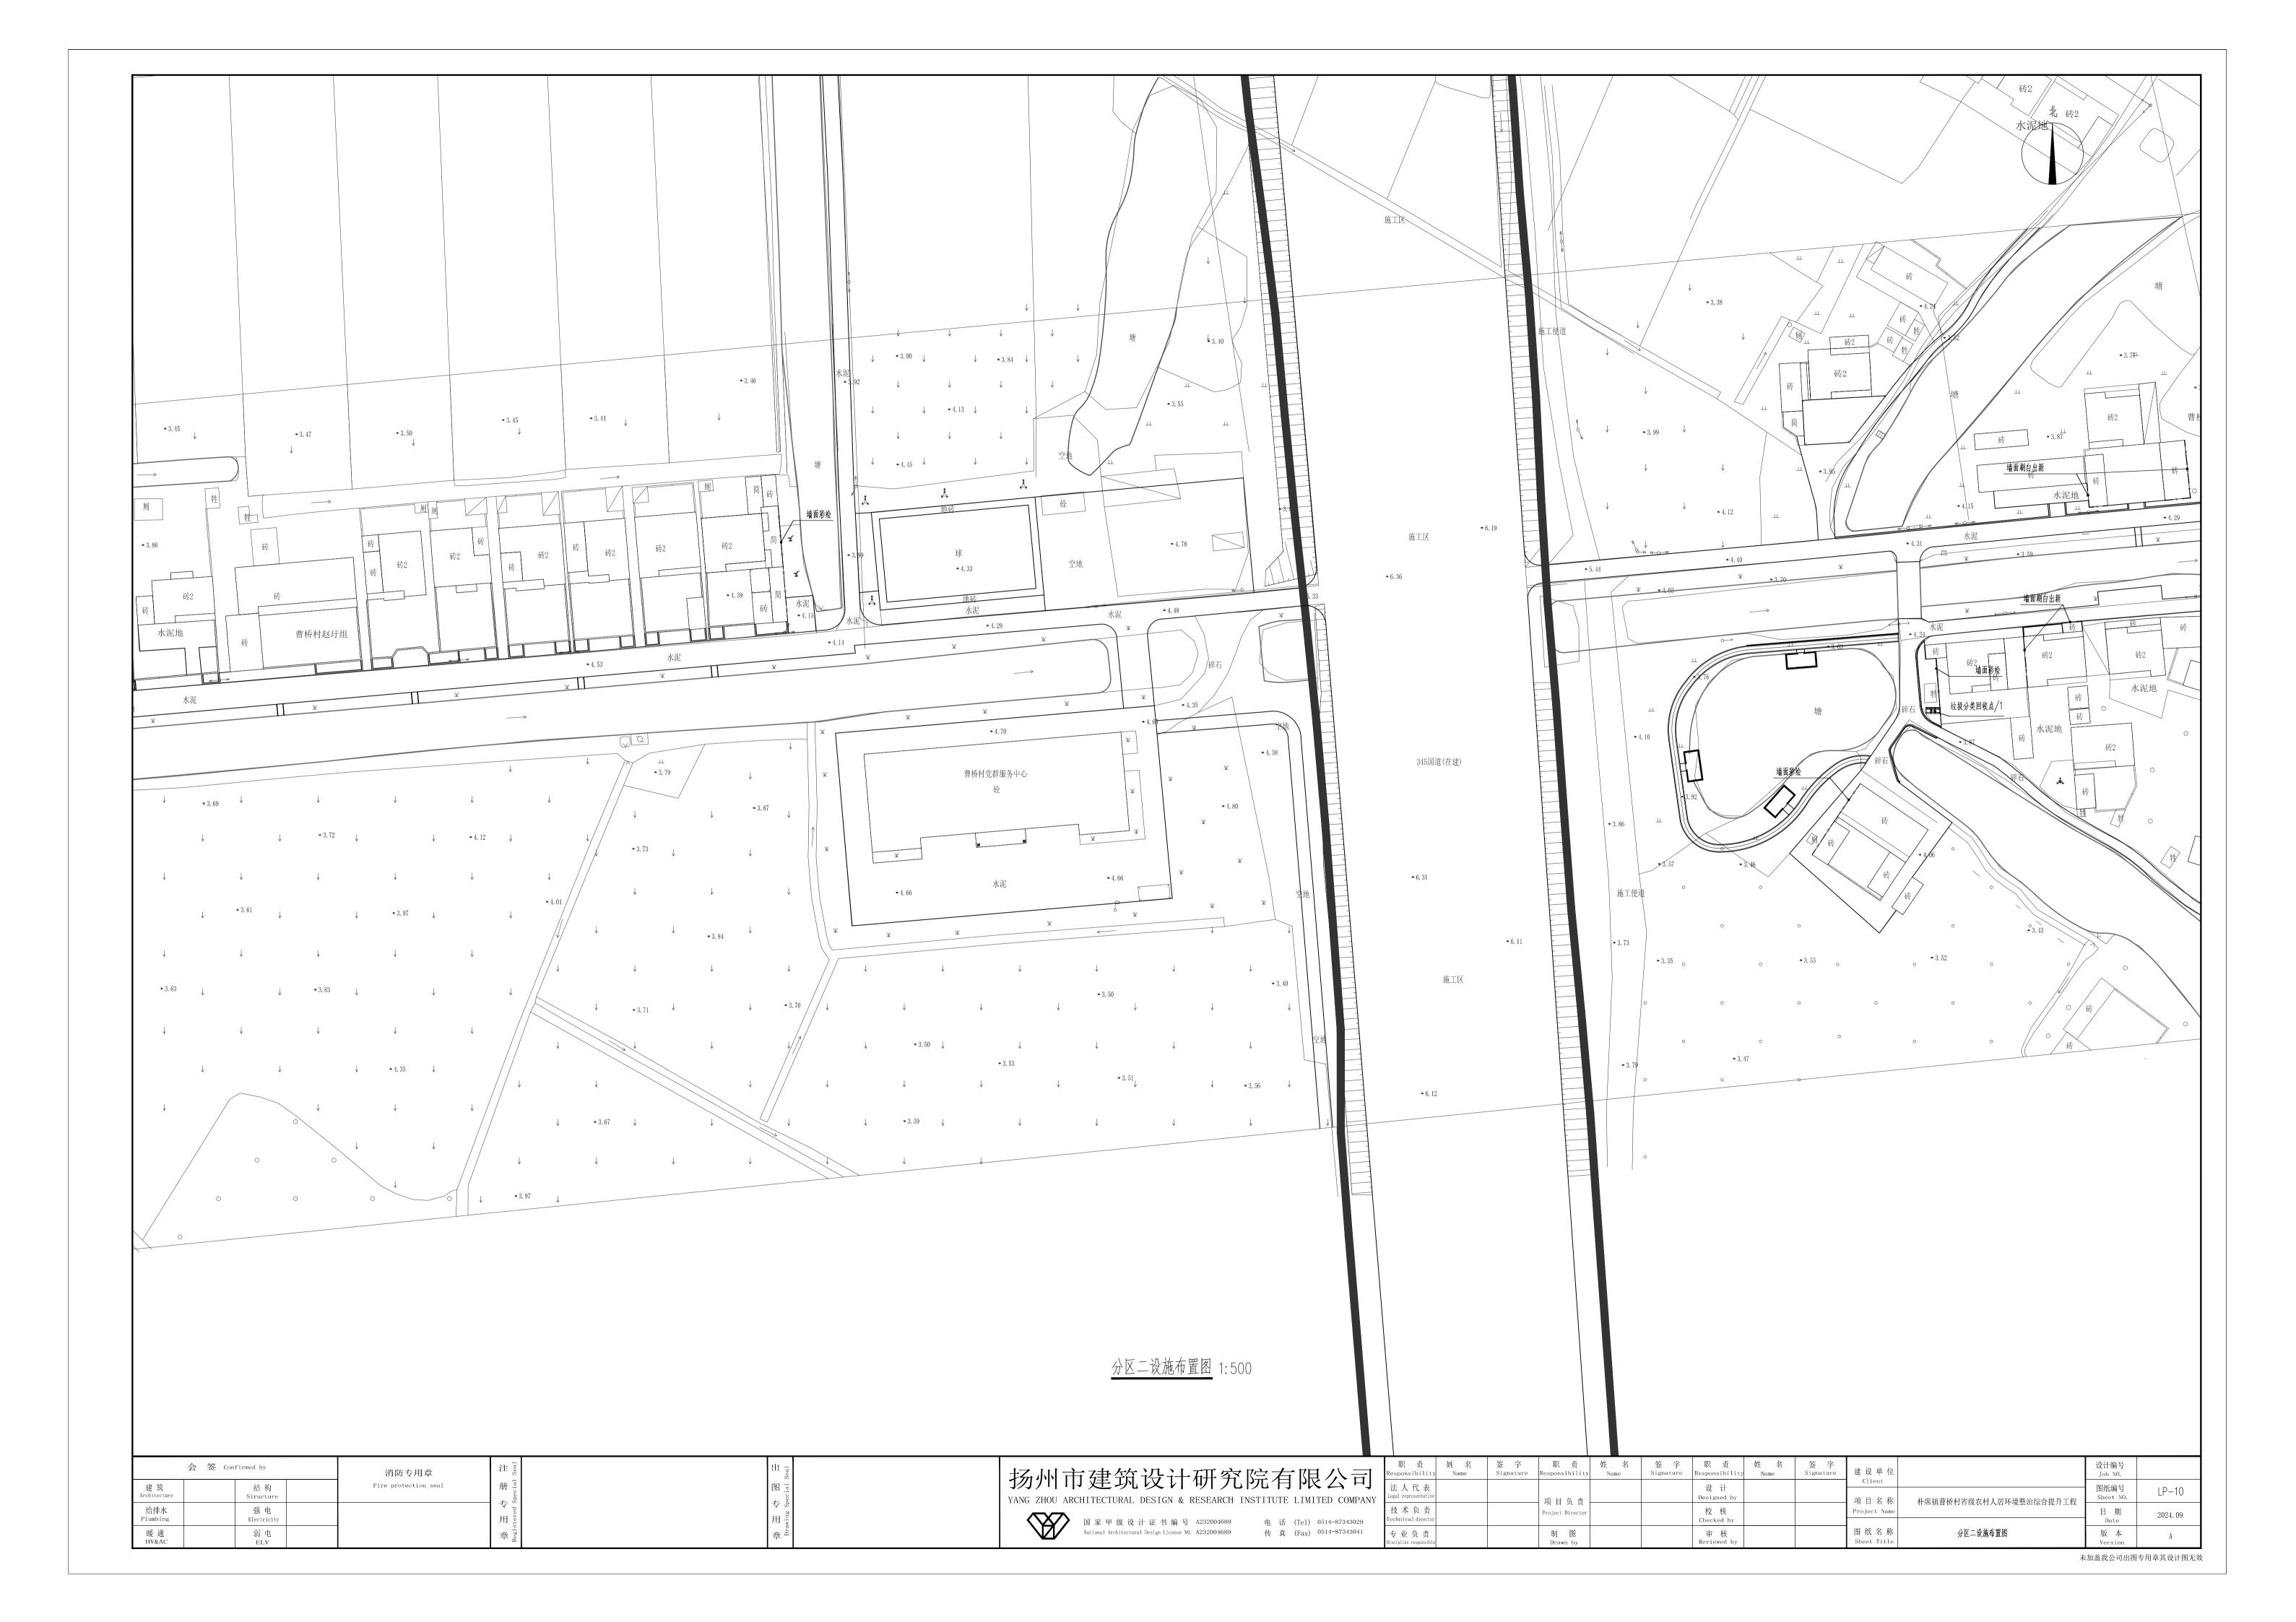


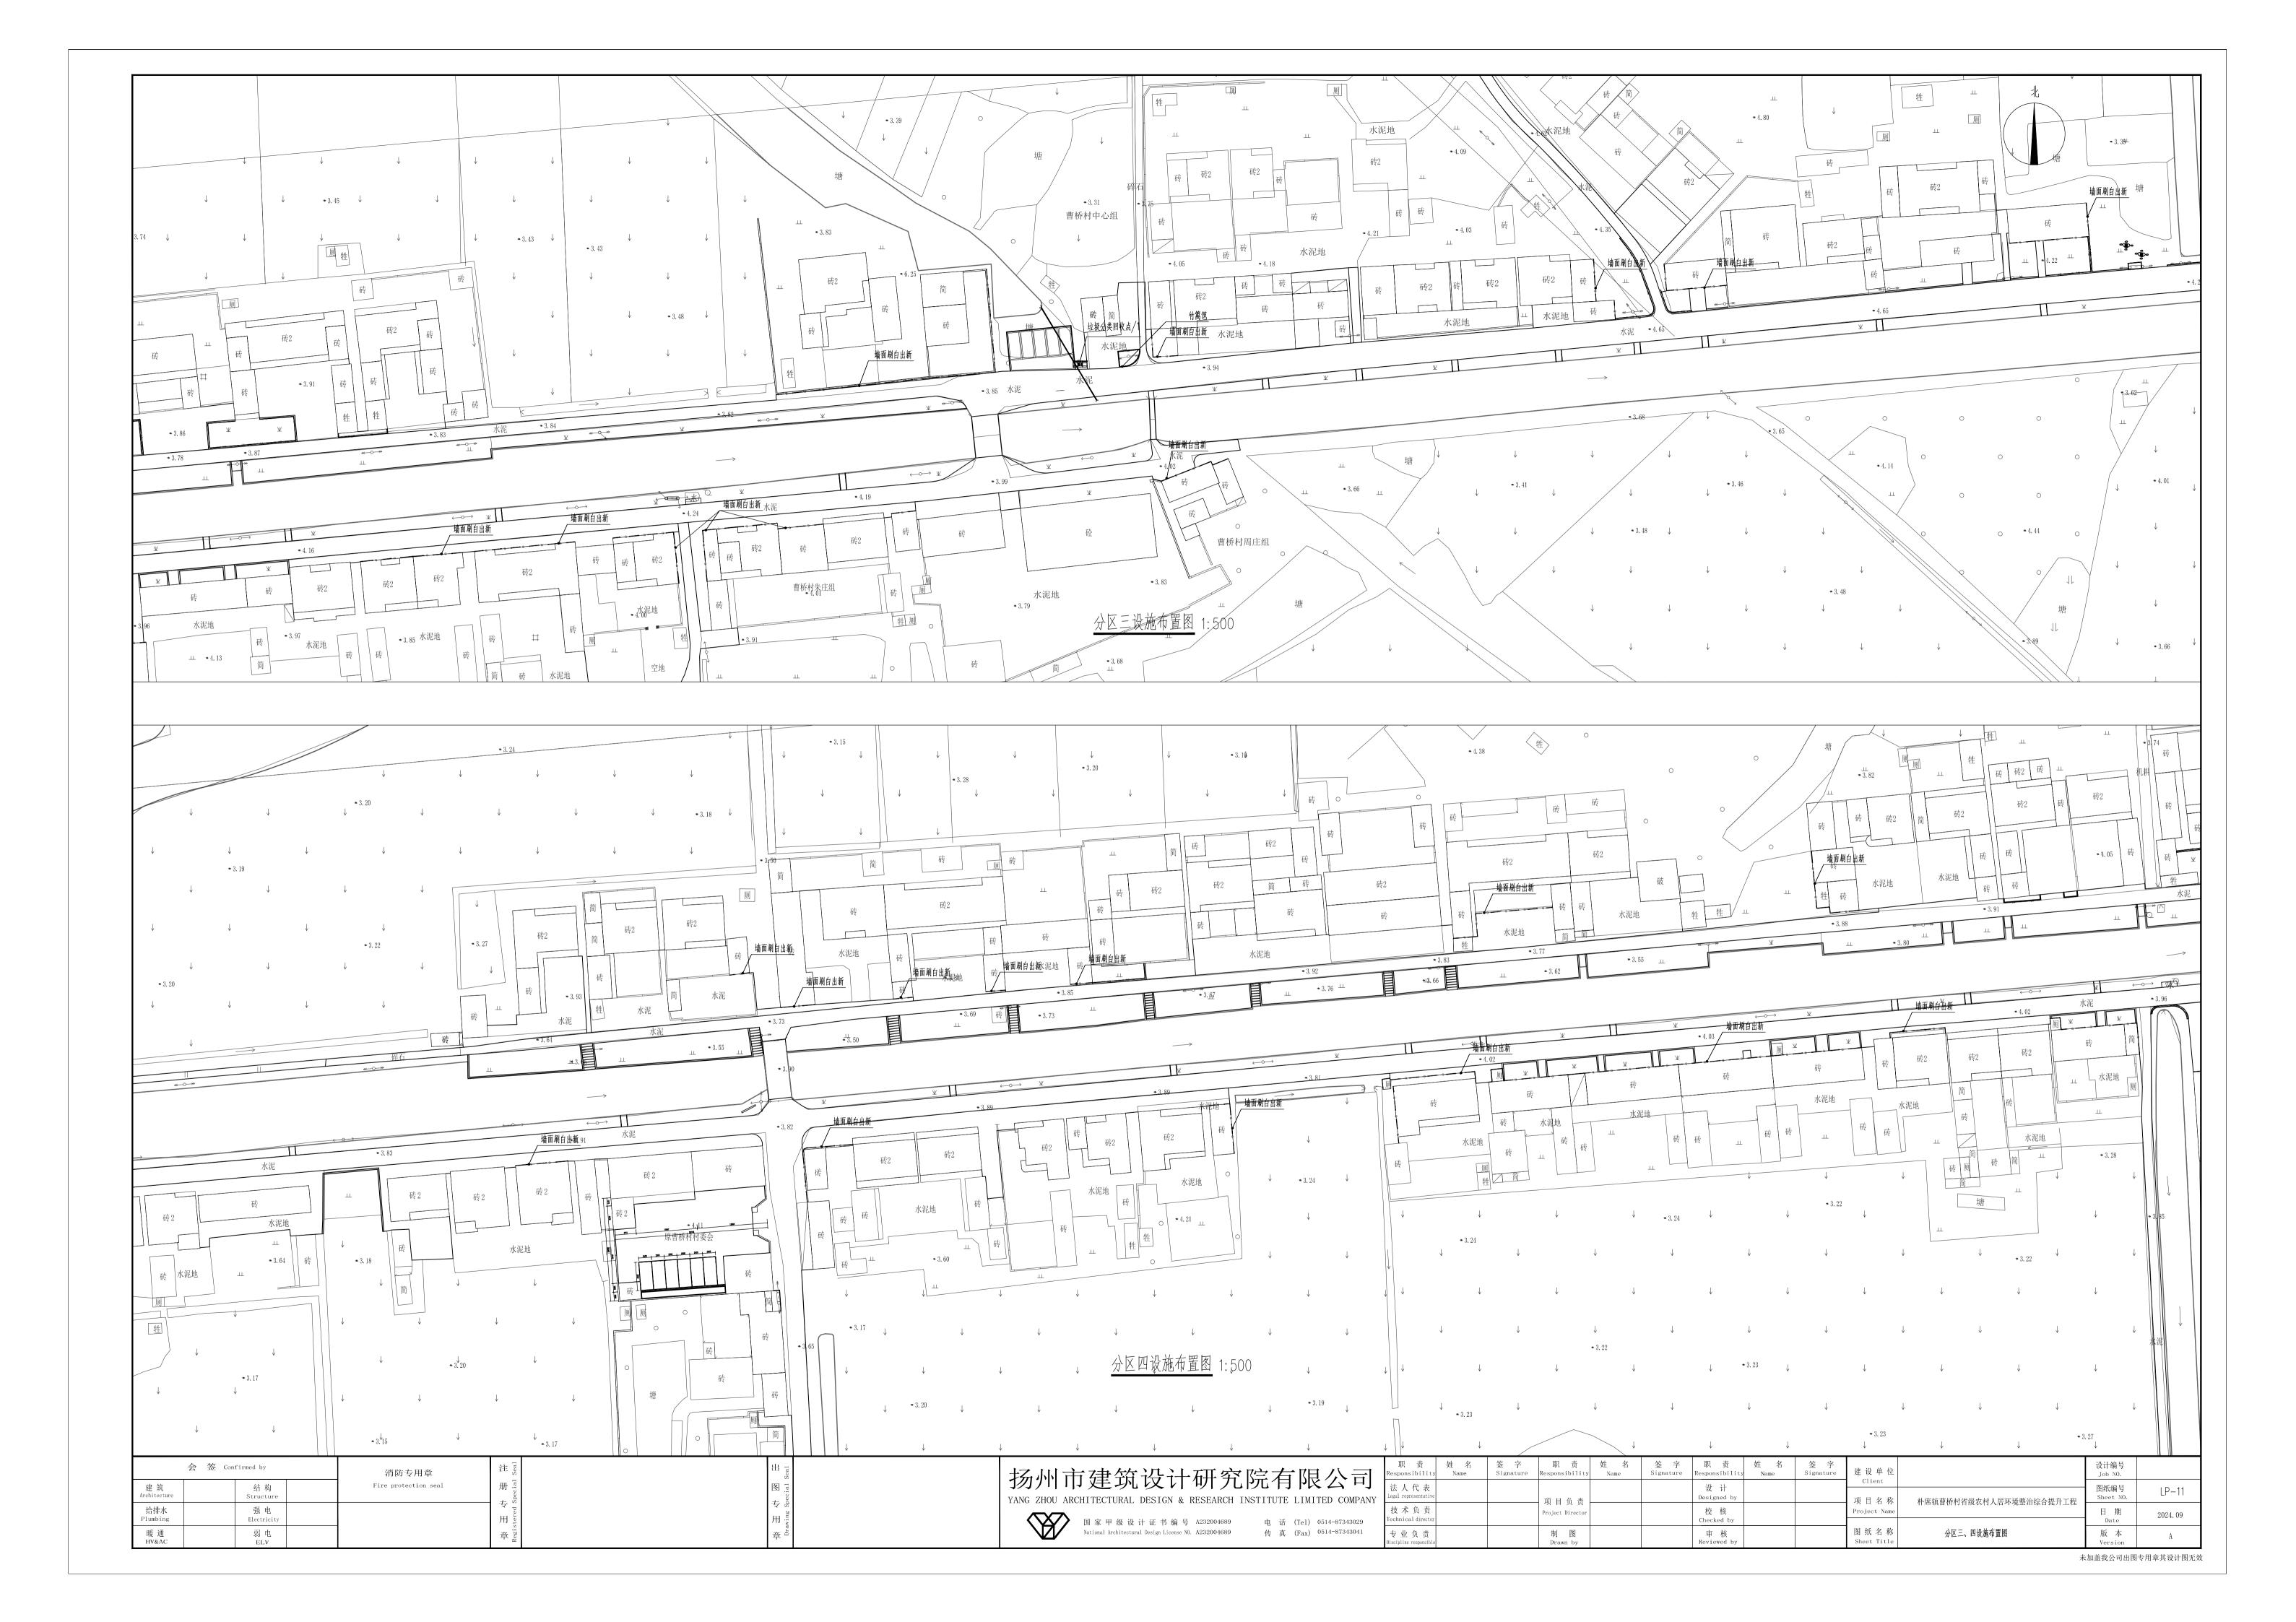


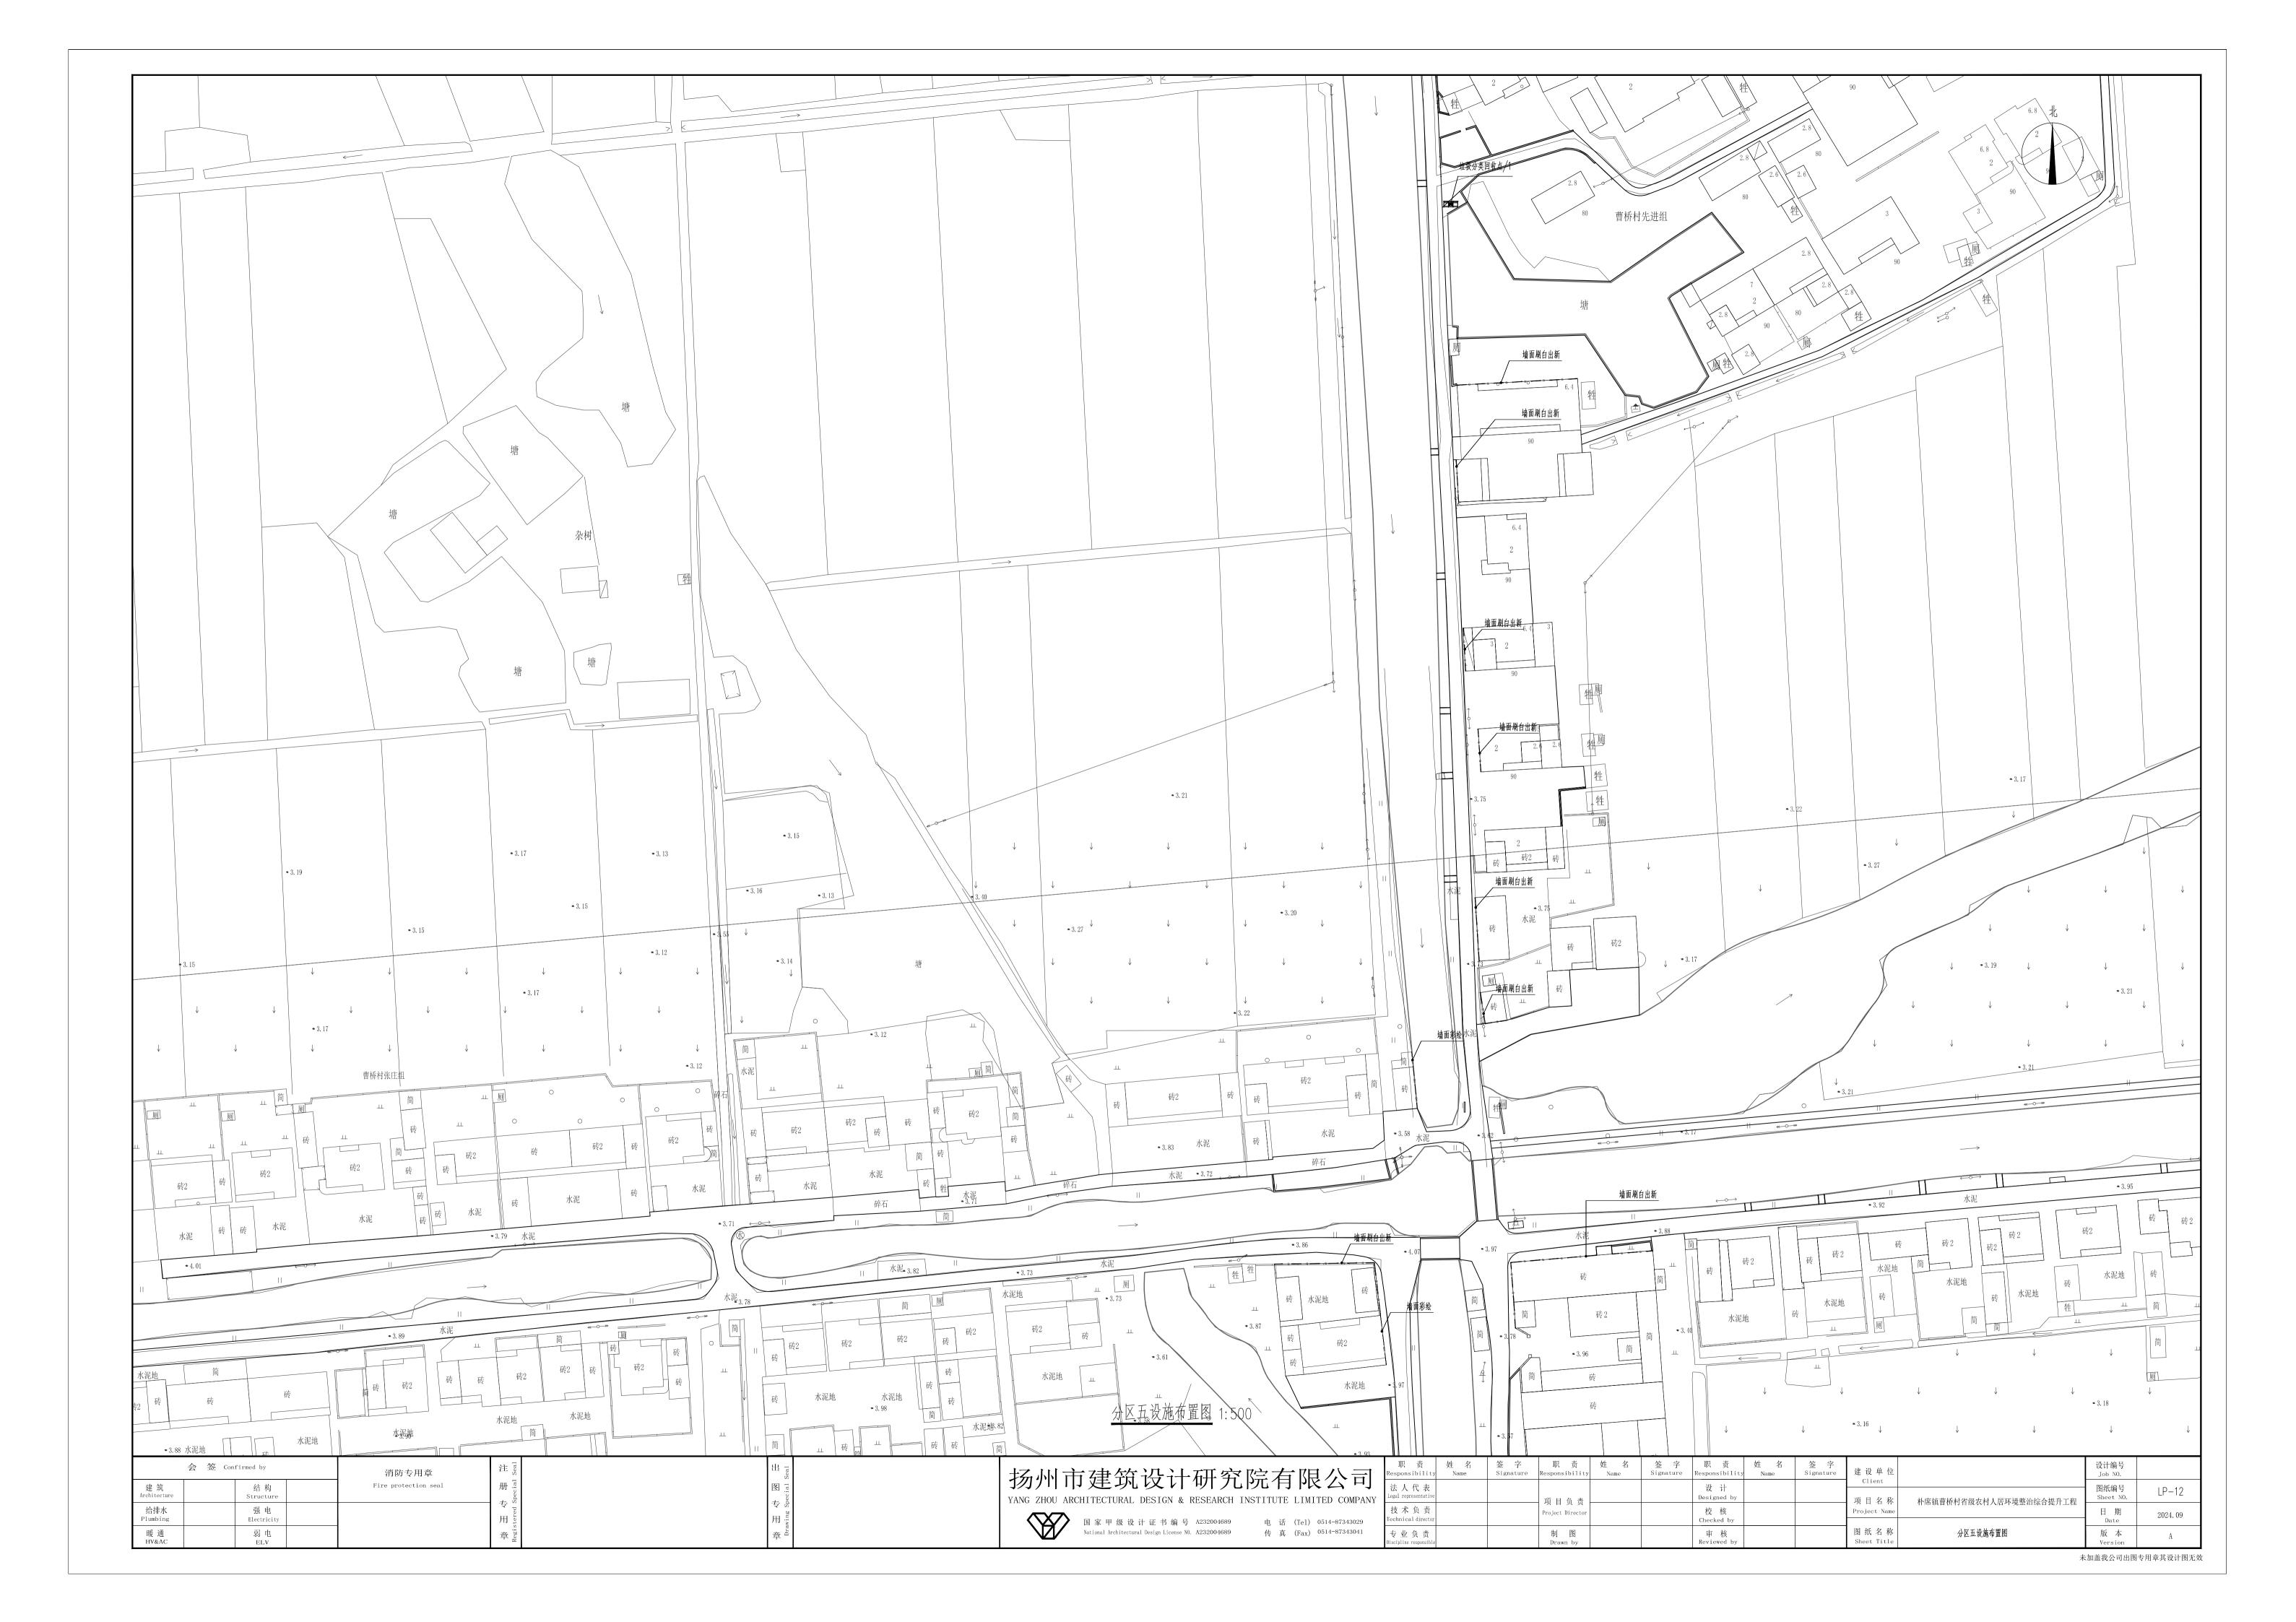





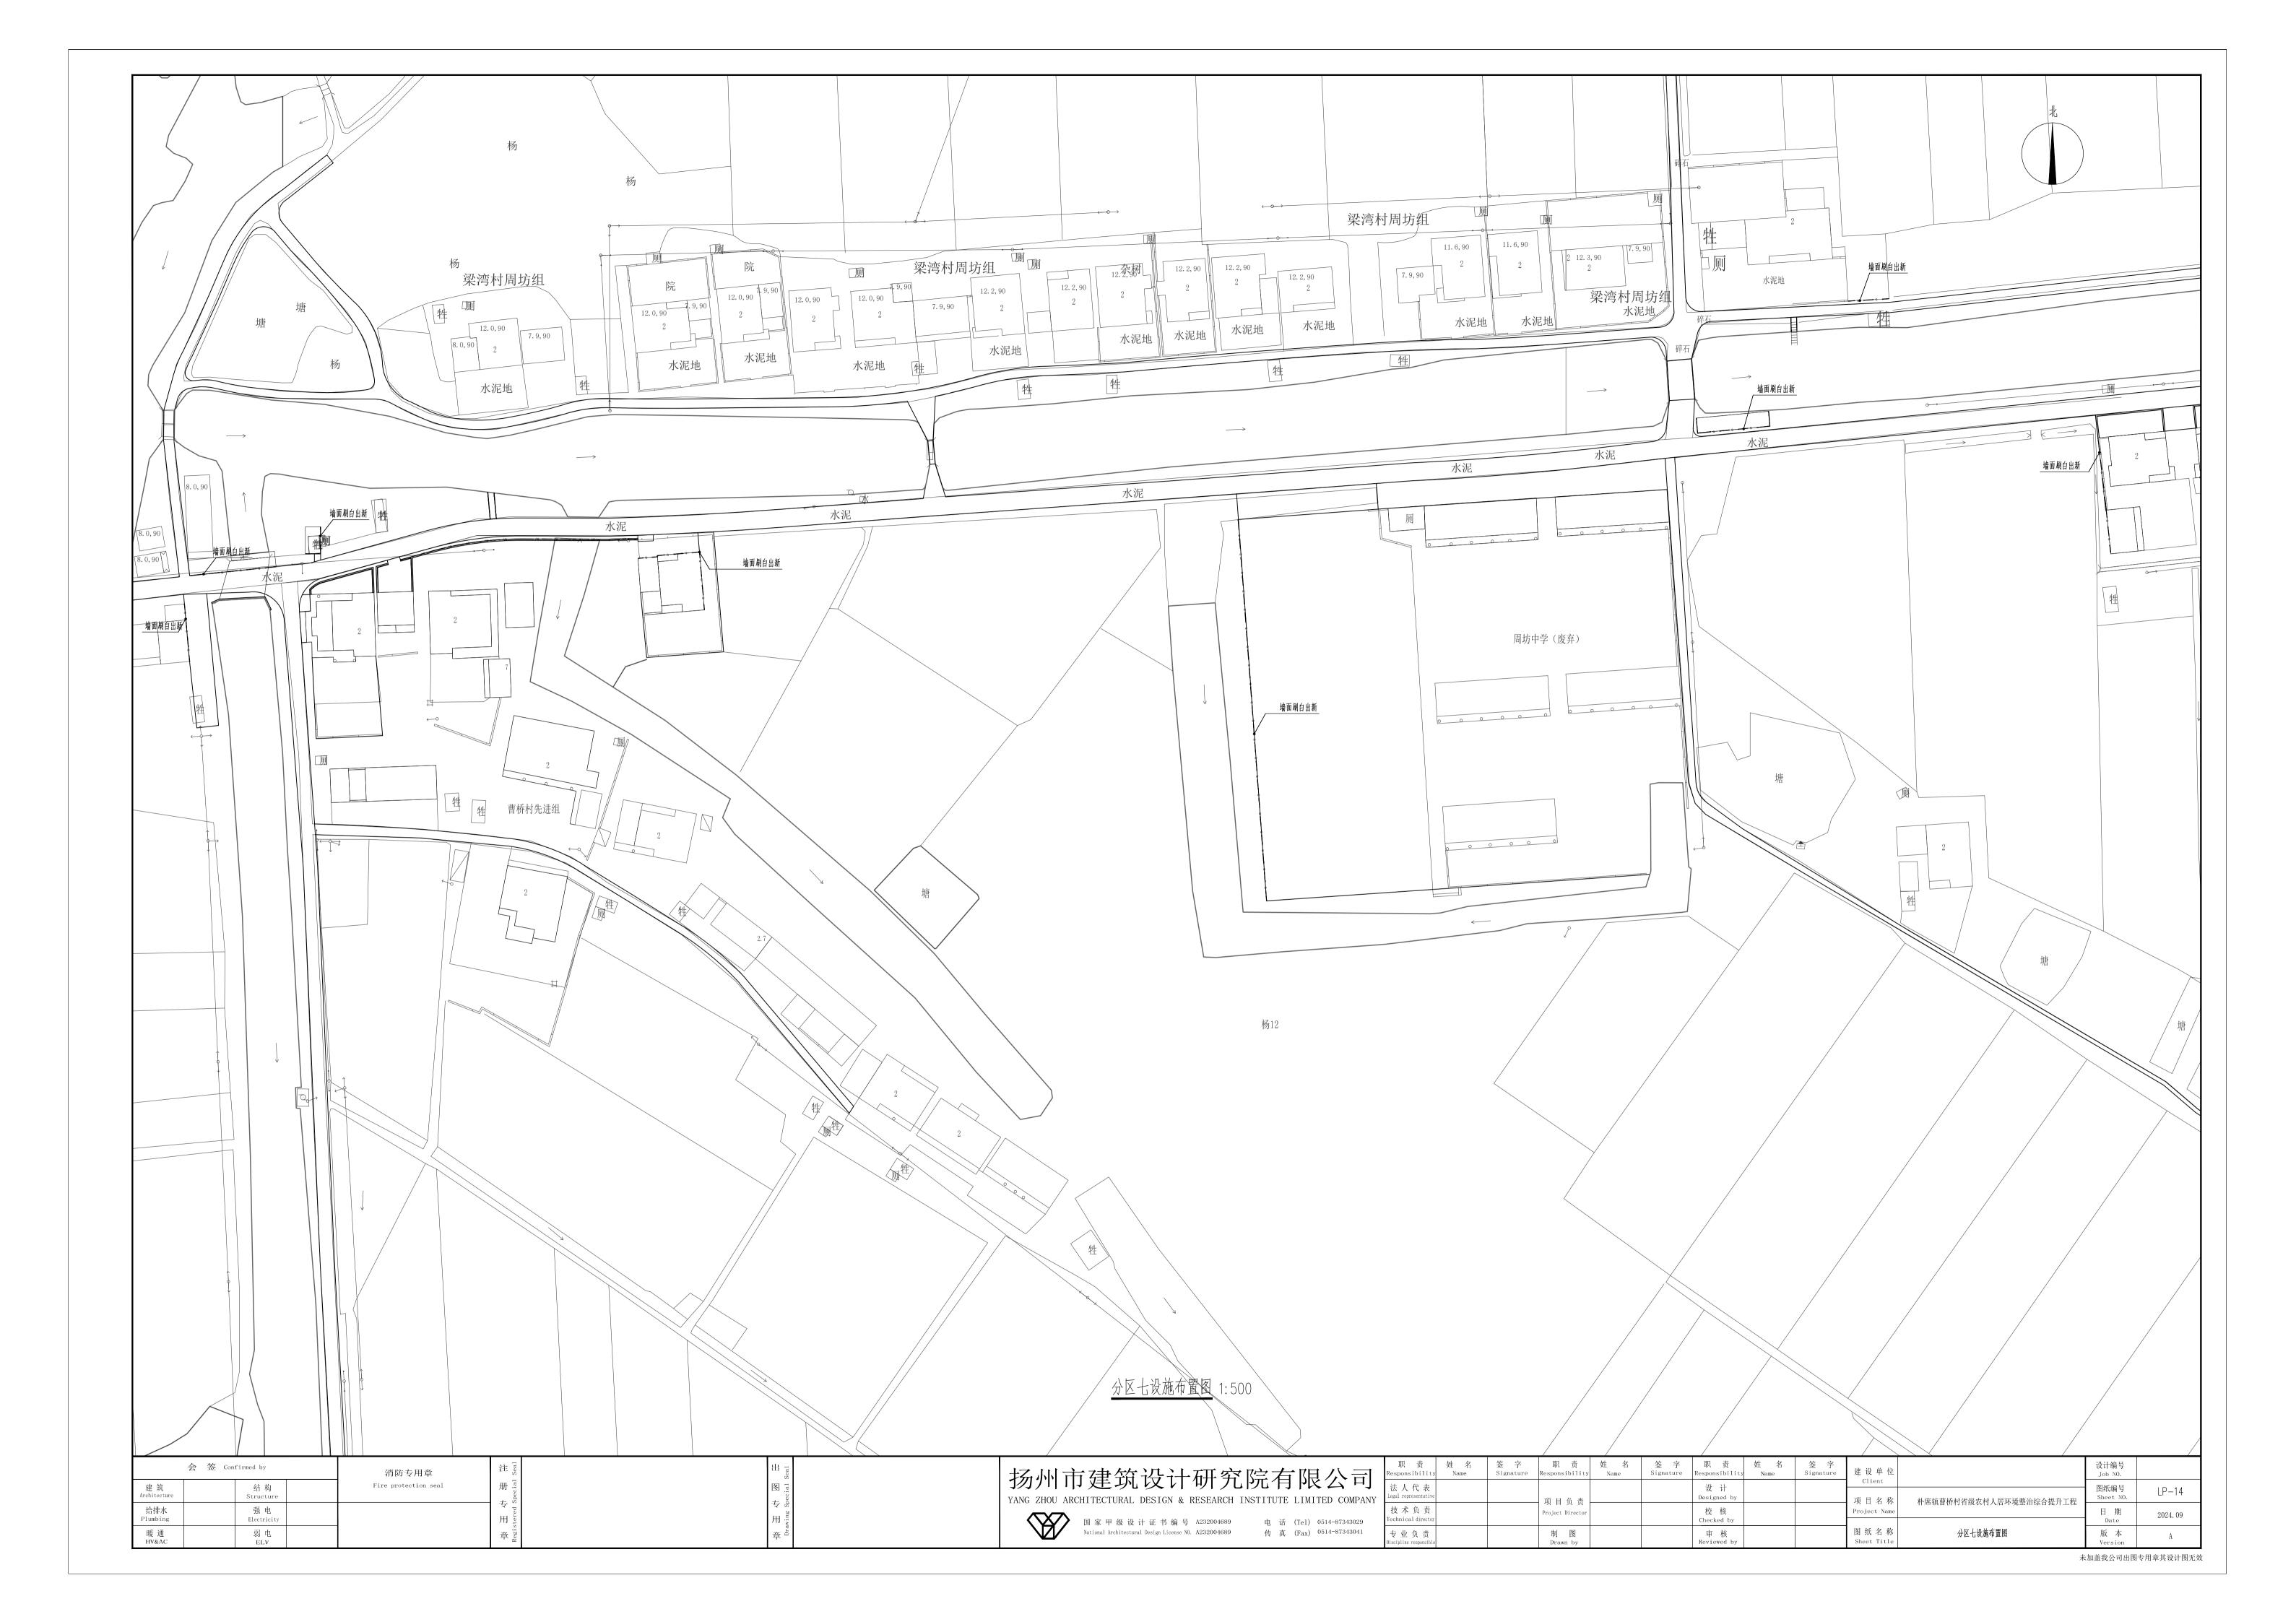


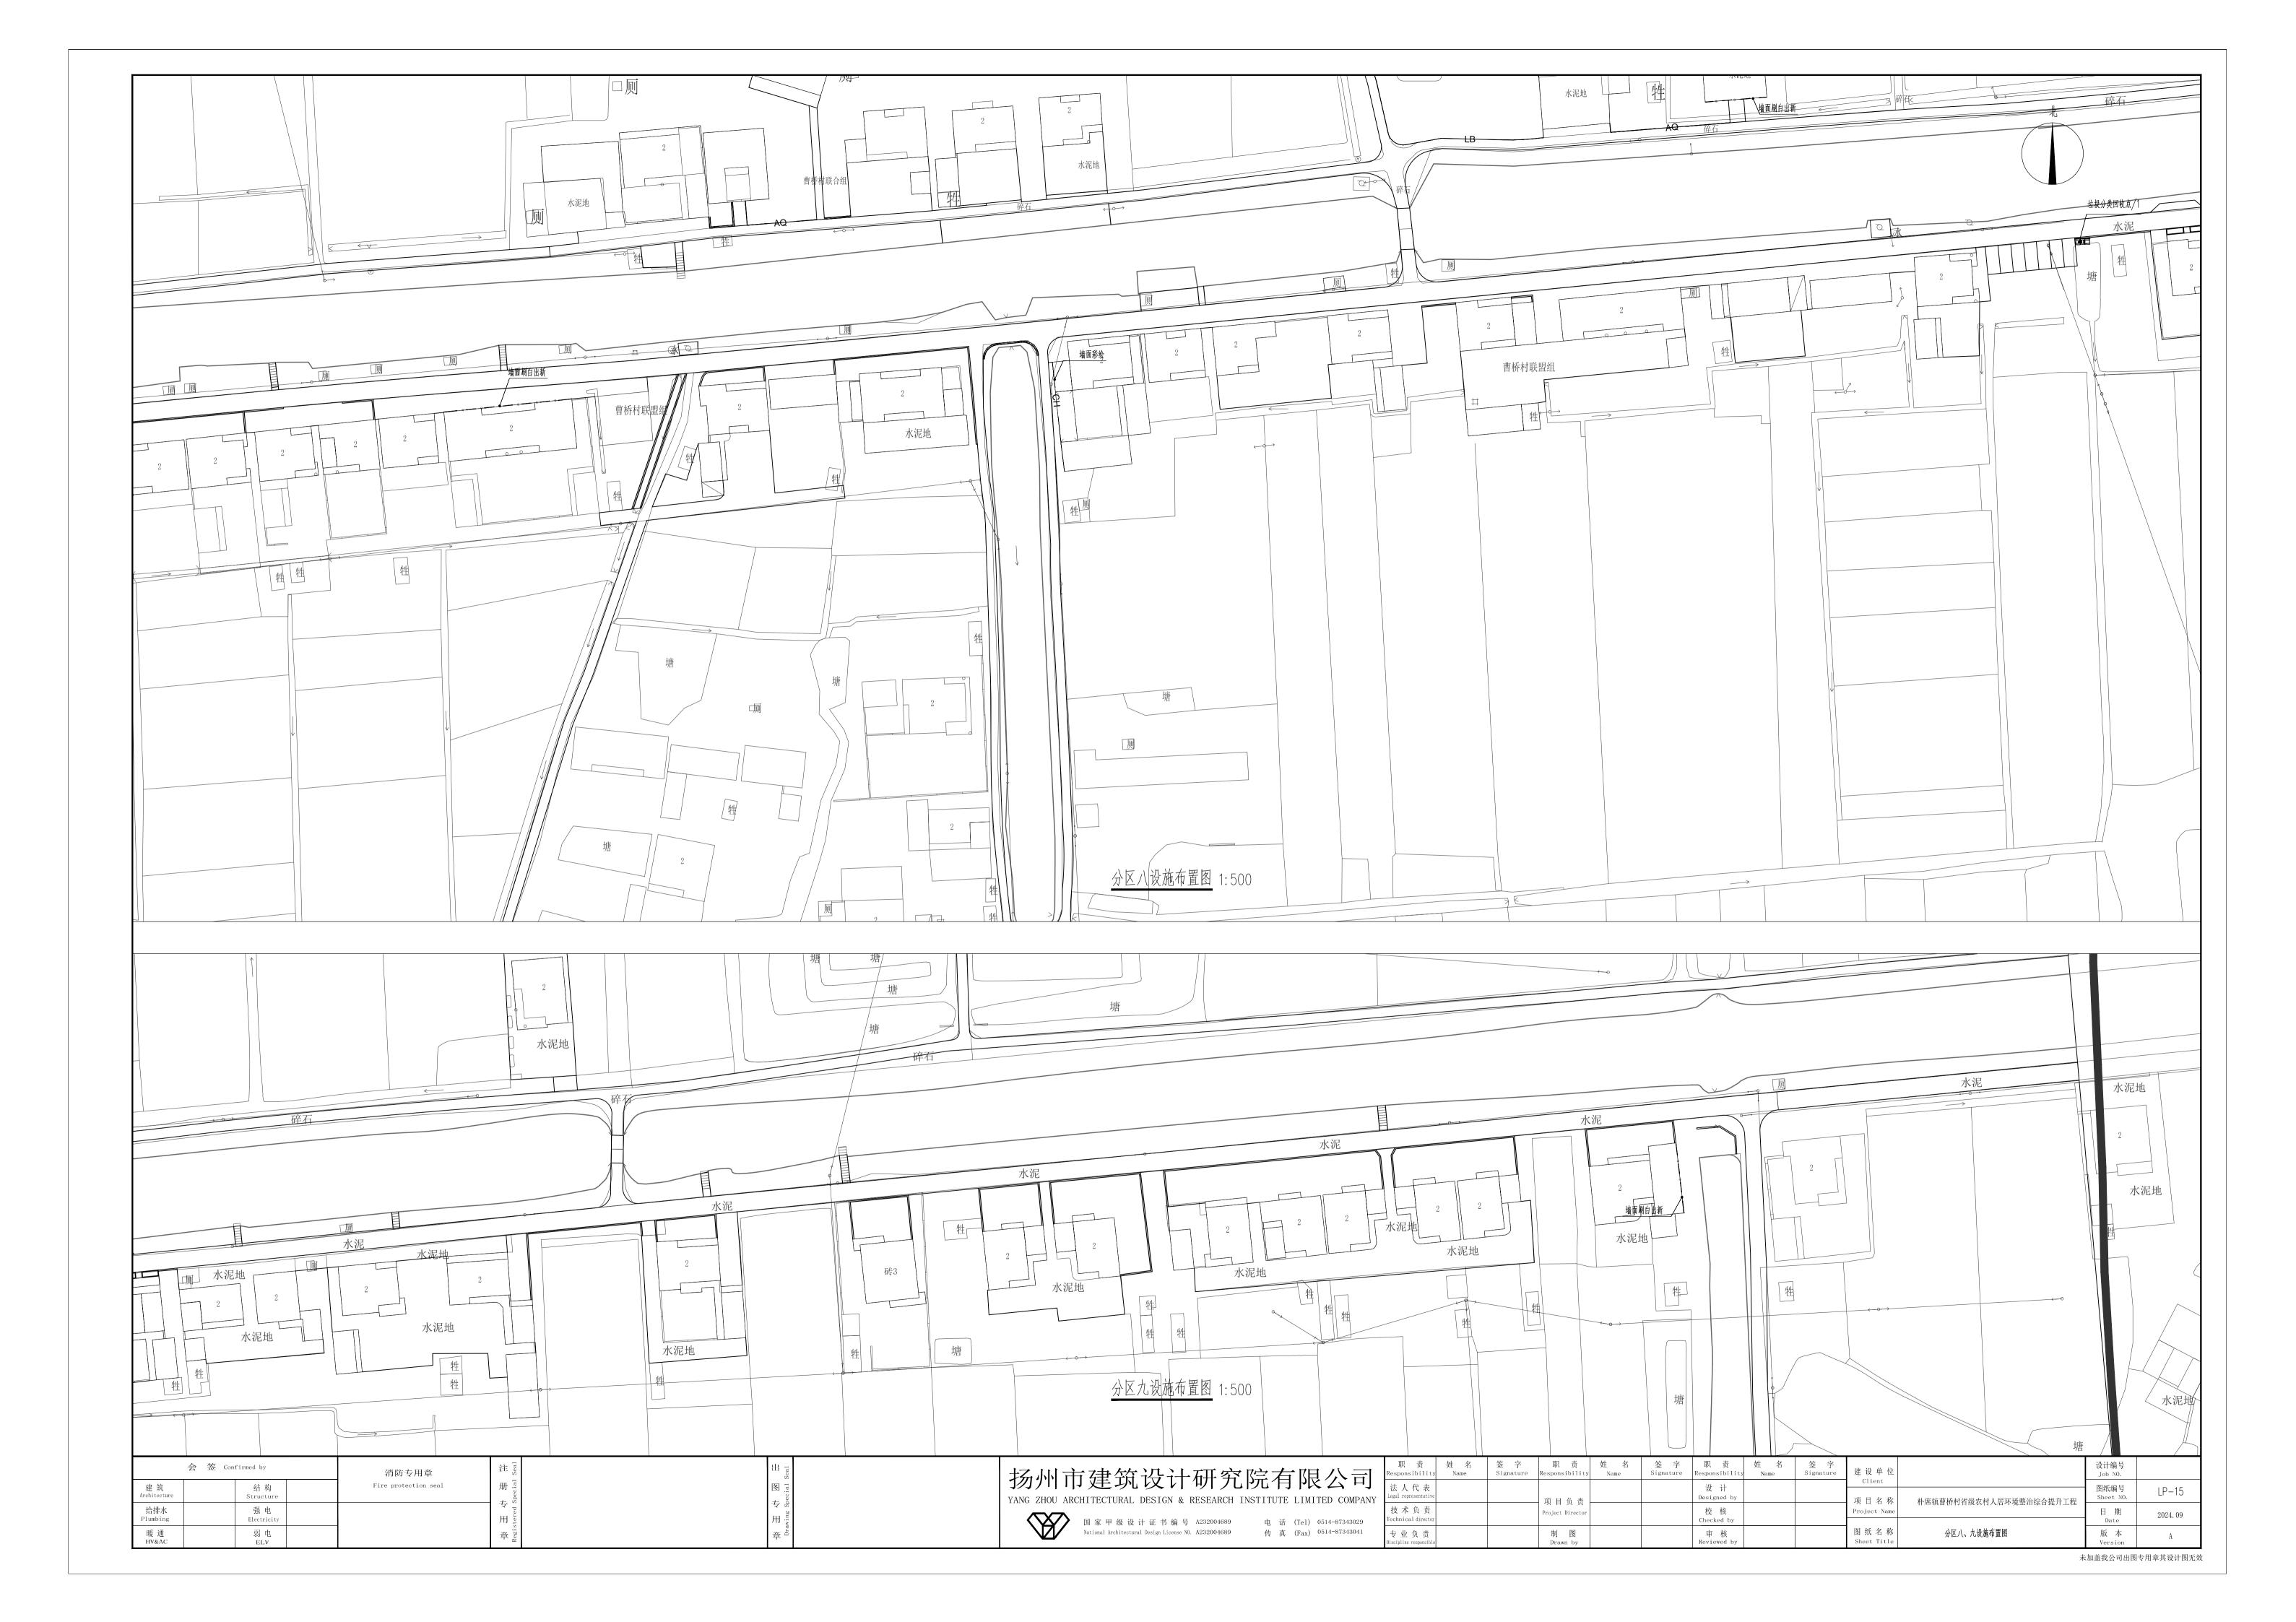


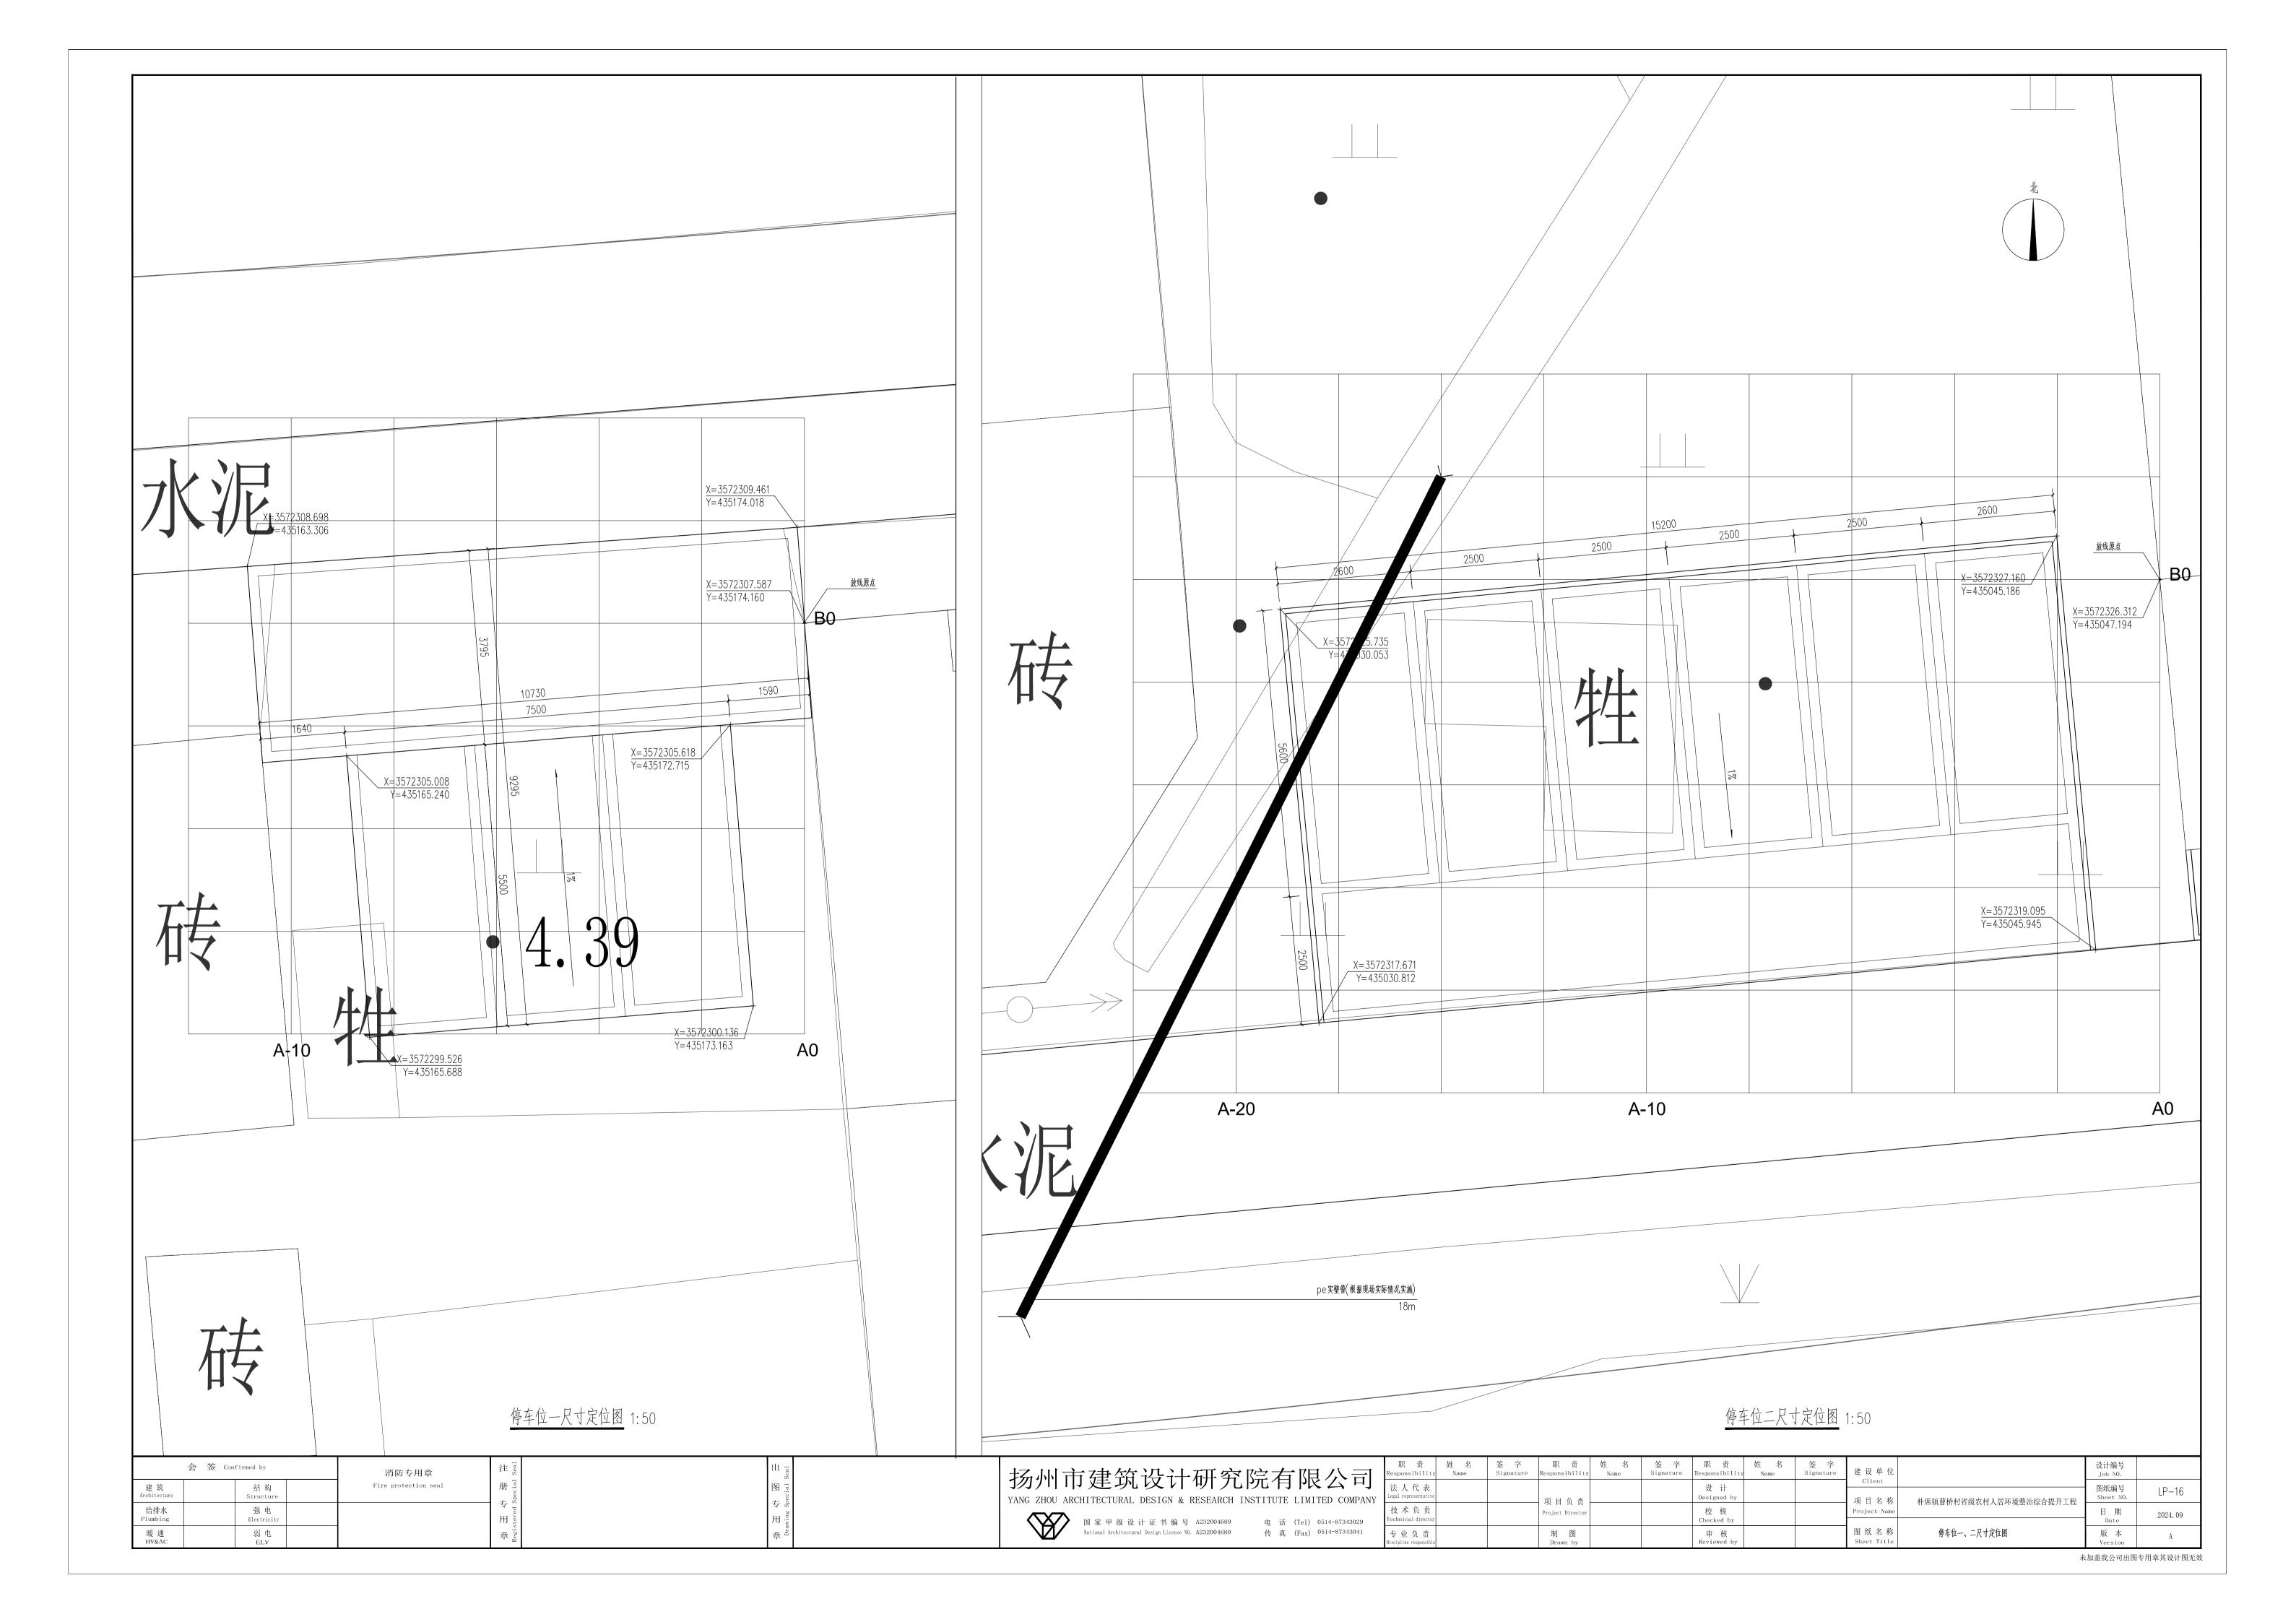


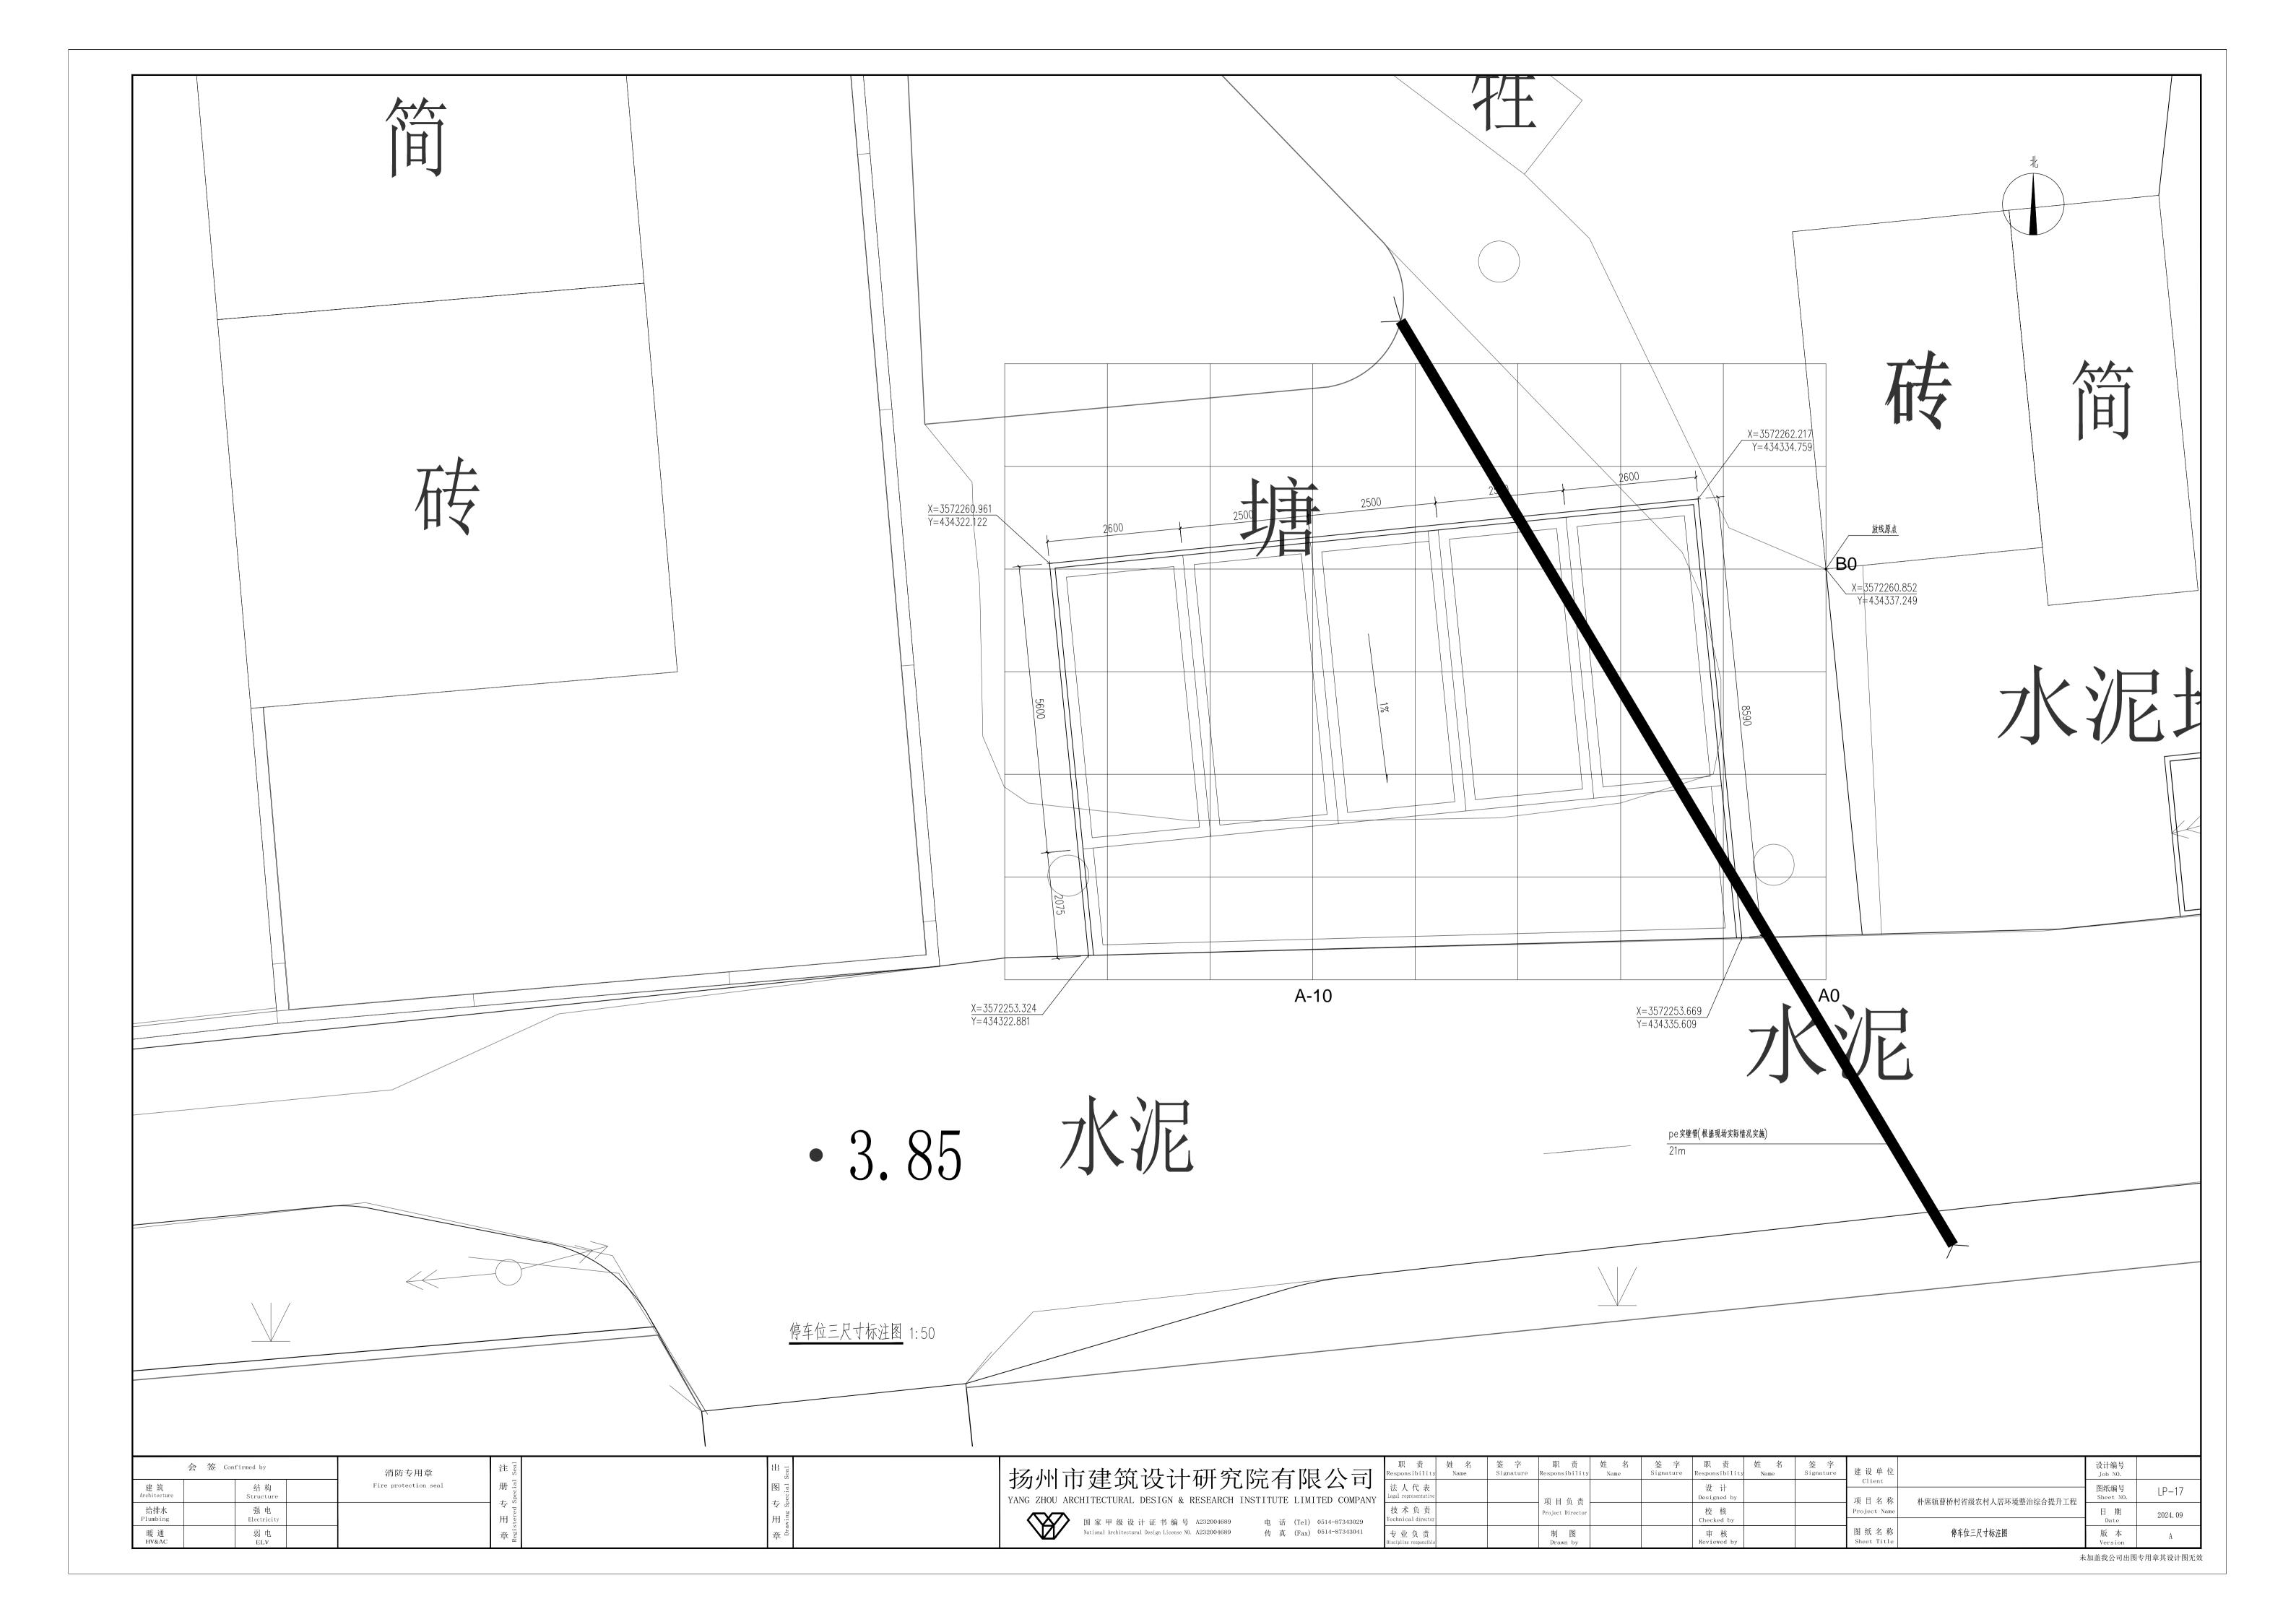


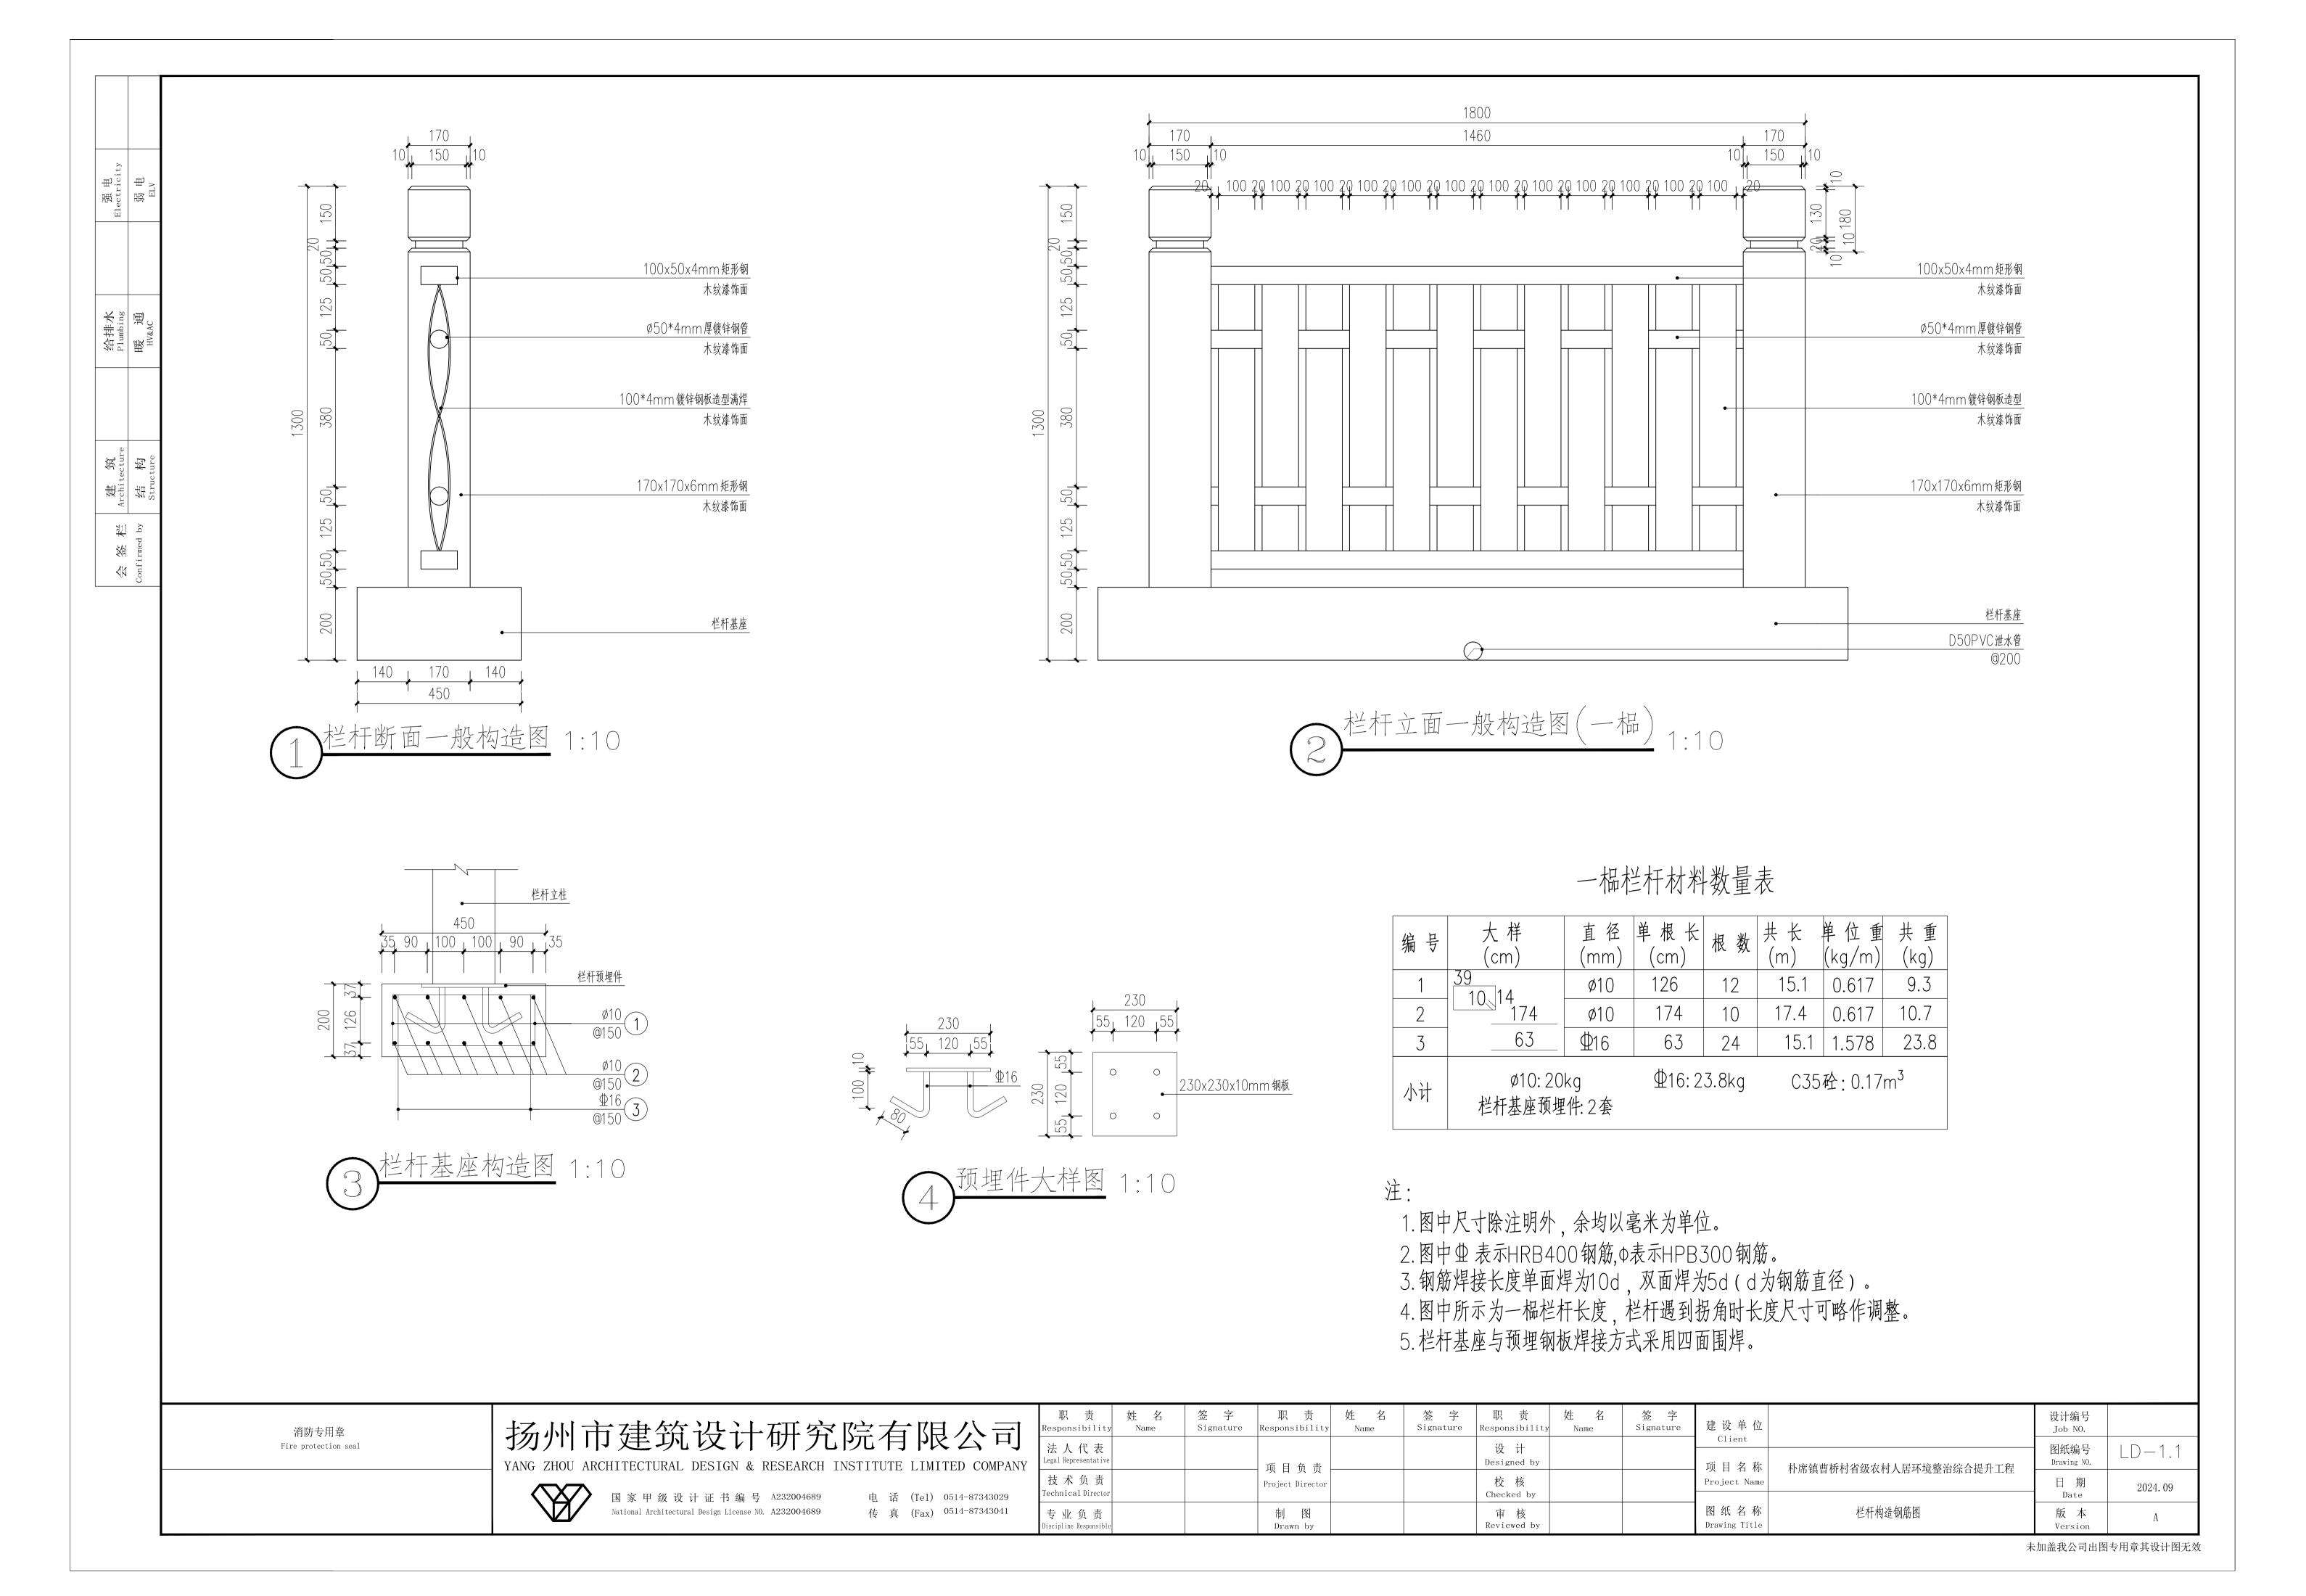

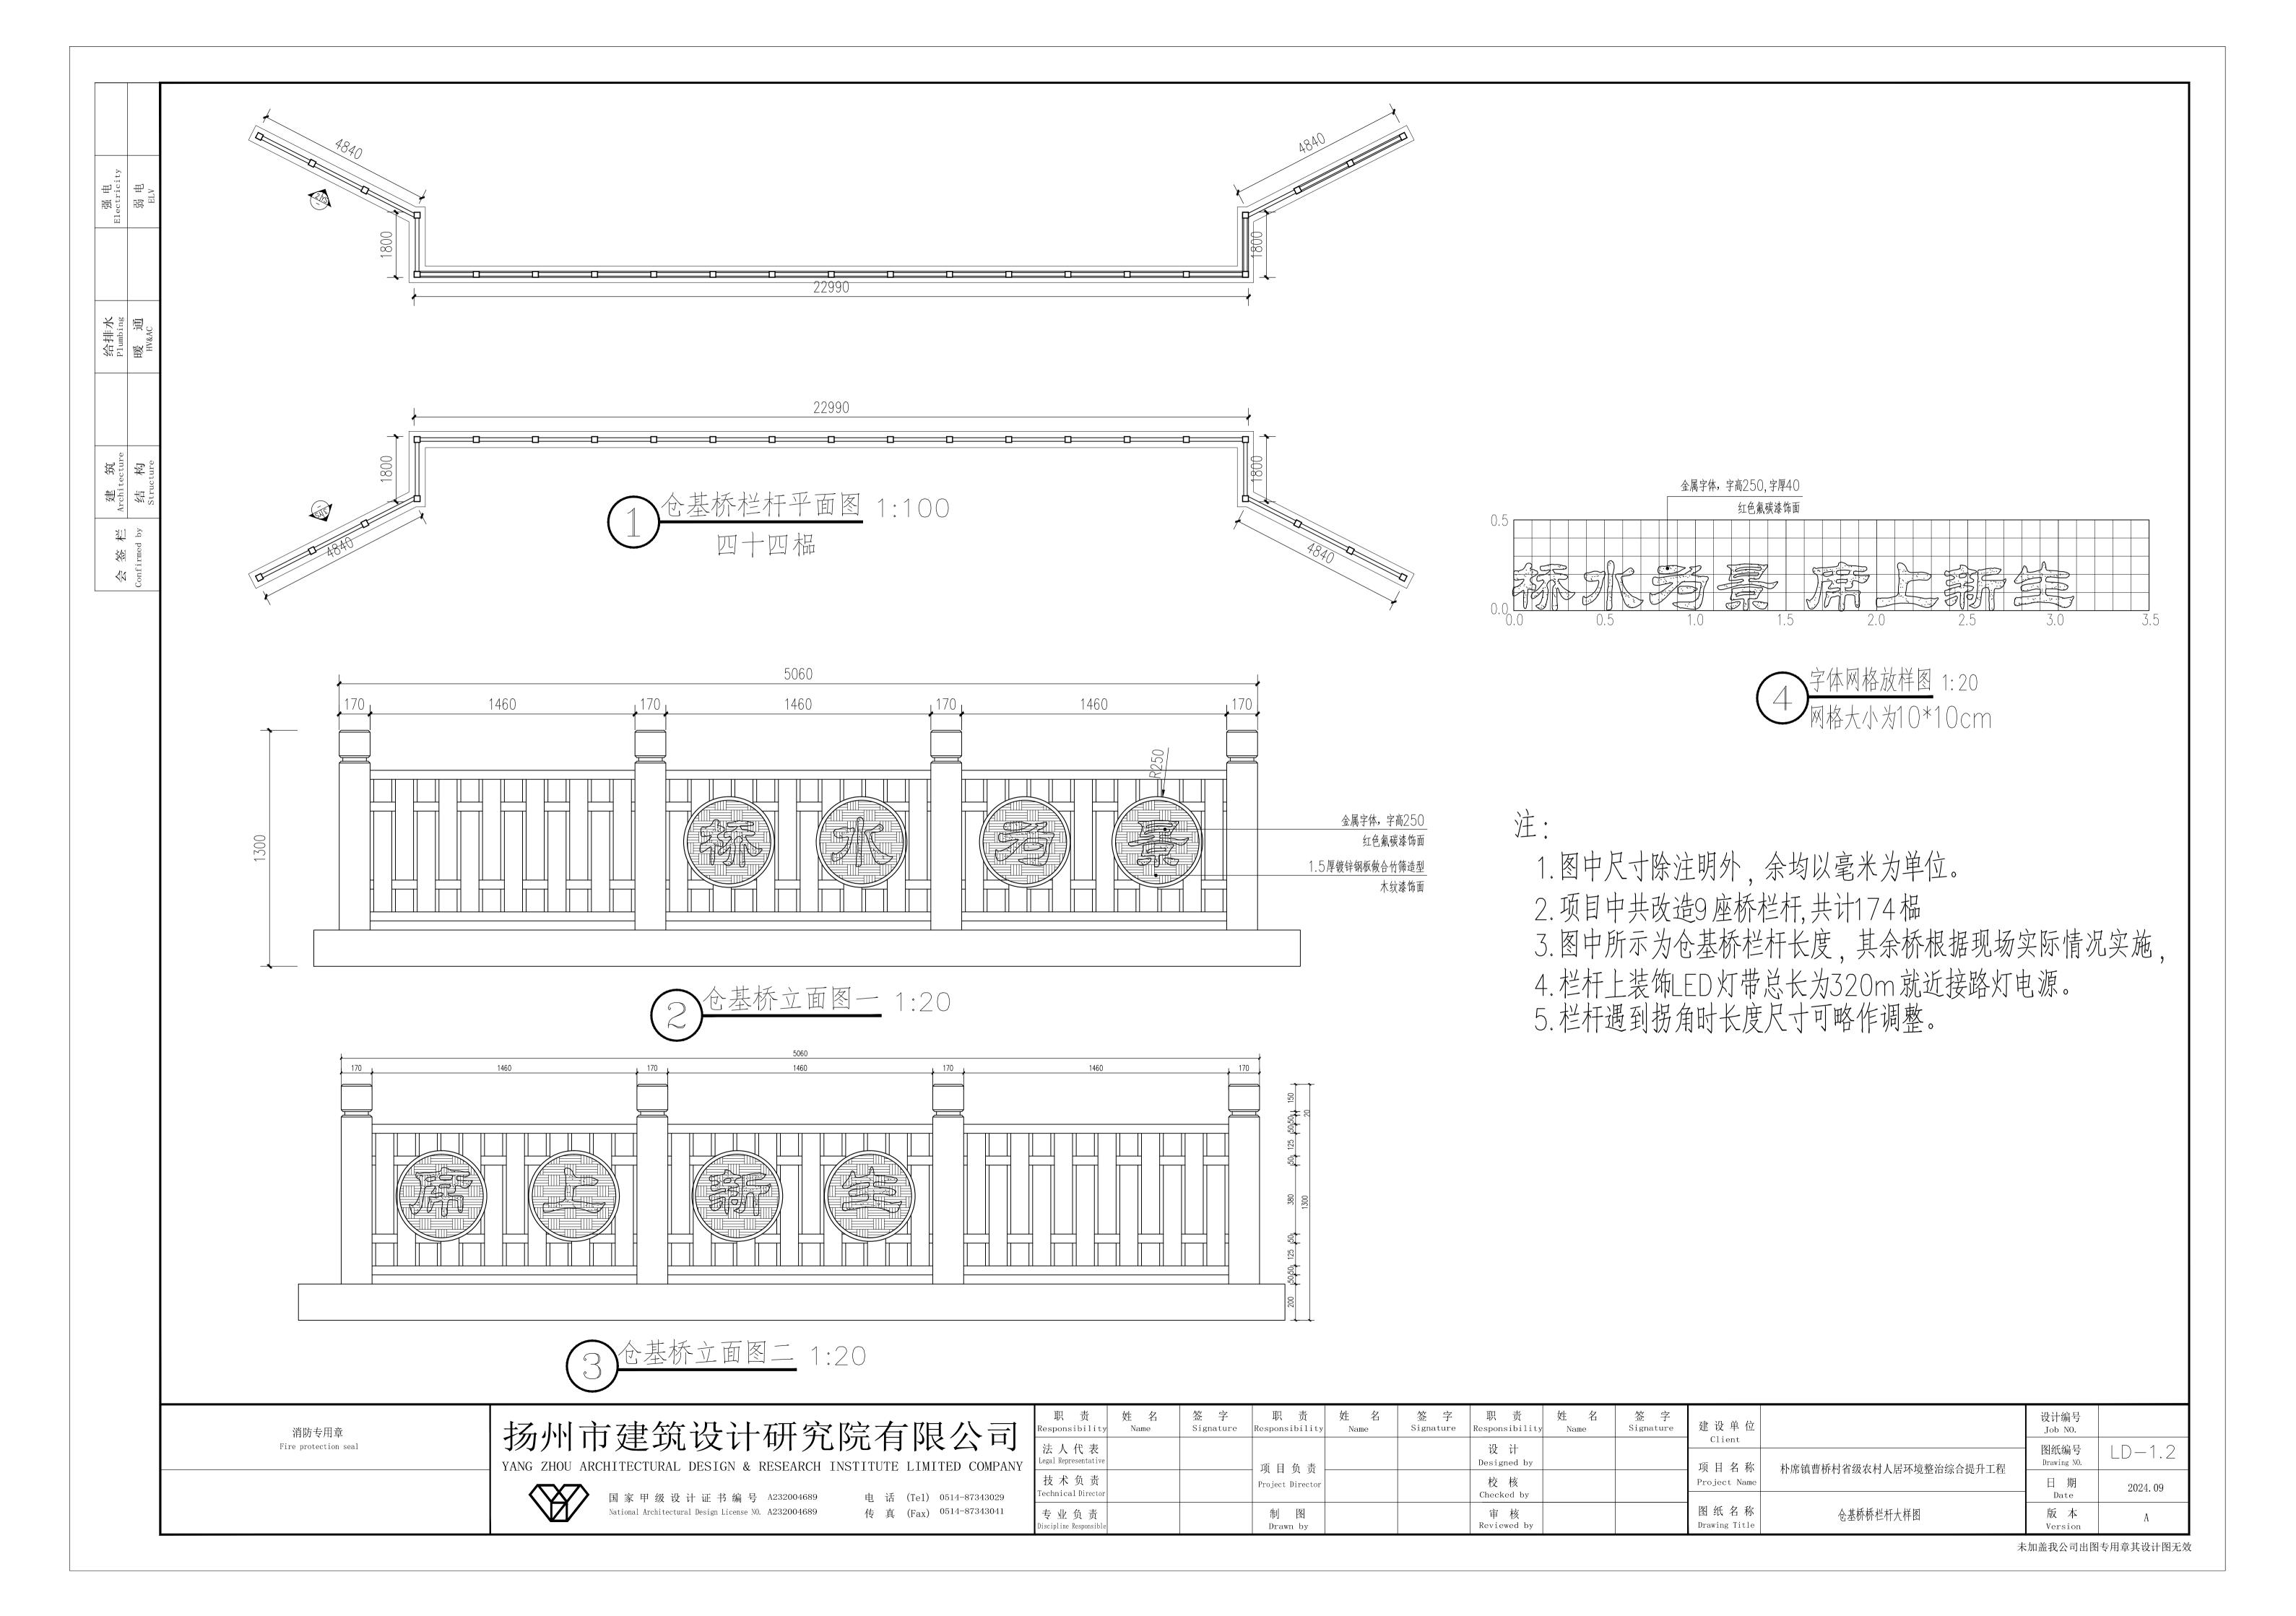

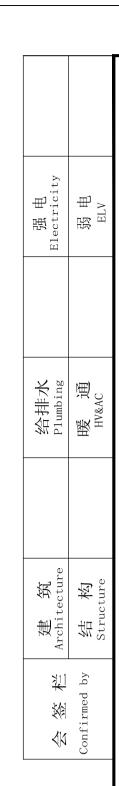

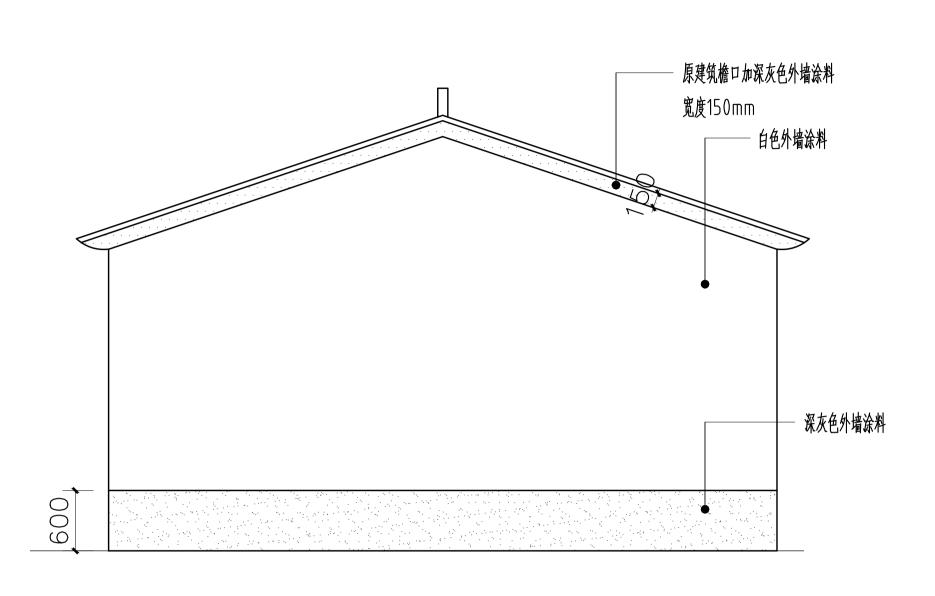

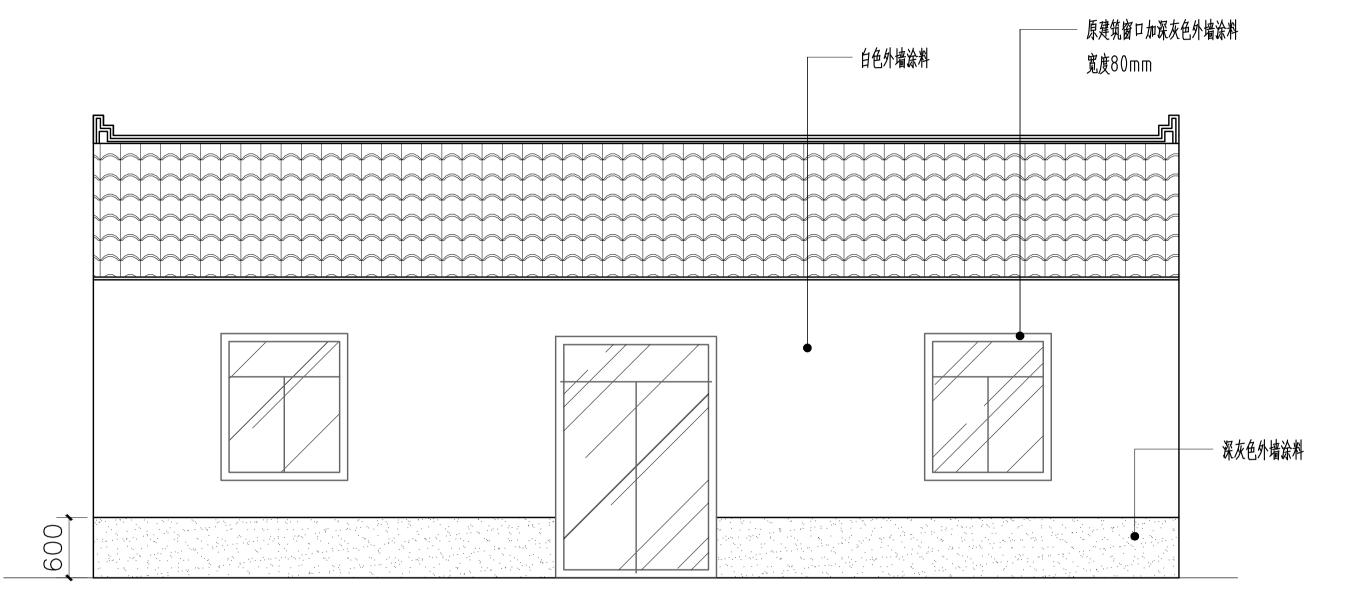

院墙粉刷施工说明:

1、外墙涂料: 抗紫外线照射,要求达到长时间照射不变色。外墙涂料要求有抗水性能,要求有自涤性。

漆膜要硬而平整,脏污一冲就掉。

2、墙面粉刷:基层清理(钉头、废旧铁件切除),空鼓切除、修补(用预拌M20湿拌水泥砂浆修补); 基层清理(钉头、废旧铁件切除),空鼓切除、修补(用预拌M20湿拌水泥砂浆修补);

5mm厚1:3水泥砂浆粉平(局部空鼓、开裂部位修补,暂按15%计量); 外墙柔性耐水腻子两遍(局部修补,暂按20%计量),干燥后用砂纸磨平;外墙面苯丙外墙涂料一底两涂。

注意事项:
1) 为防止刷涂施工时对门窗等不需刷涂部位造成的污染,施工前对不需刷涂的部位用塑料布、彩条布、

1) 对防止制涂他工的对门菌等 纸胶带等进行覆盖粘贴。

2) 雨季施工时,备外墙施工应选在屋面排水施工完成后进行。

3) 根据工程量大小,应为同一批次产品,一次采购到位,应避免和尽量减少不同批次的产品产生的色差。 4) 喷涂工具使用完毕后,应及时清洗或浸泡在水中,以备下次使用。

消防专用章 Fire protection seal

## 扬州市建筑设计研究院有限公司

YANG ZHOU ARCHITECTURAL DESIGN & RESEARCH INSTITUTE LIMITED COMPANY



国家甲级设计证书编号 A232004689 National Architectural Design License NO. A232004689 电 话 (Tel) 0514-87343029 传 真 (Fax) 0514-87343041

	职 责 Responsibility	姓 名 Name	签 字 Signature	职 责 Responsibility	姓 名 Name	签 字 Signature	职 责 Responsibility	姓 名 Name	签 字 Signature	建设单位	
Z	法人代表 Legal Representative			  -   项 目 负 责  -			设 计 Designed by			Client 项目名称	朴席镇曹桥村省级农村人居环境整治综合提升工程
	技术负责 Technical Director			Project Director			校 核 Checked by			Project Name	
	专业负责 Discipline Responsible			制 图 Drawn by			审 核 Reviewed by			图纸名称 Drawing Title	建筑立面改造示意图

未加盖我公司出图专用章其设计图无效

2024.09


设计编号

图纸编号


Drawing NO.

Date

版 本

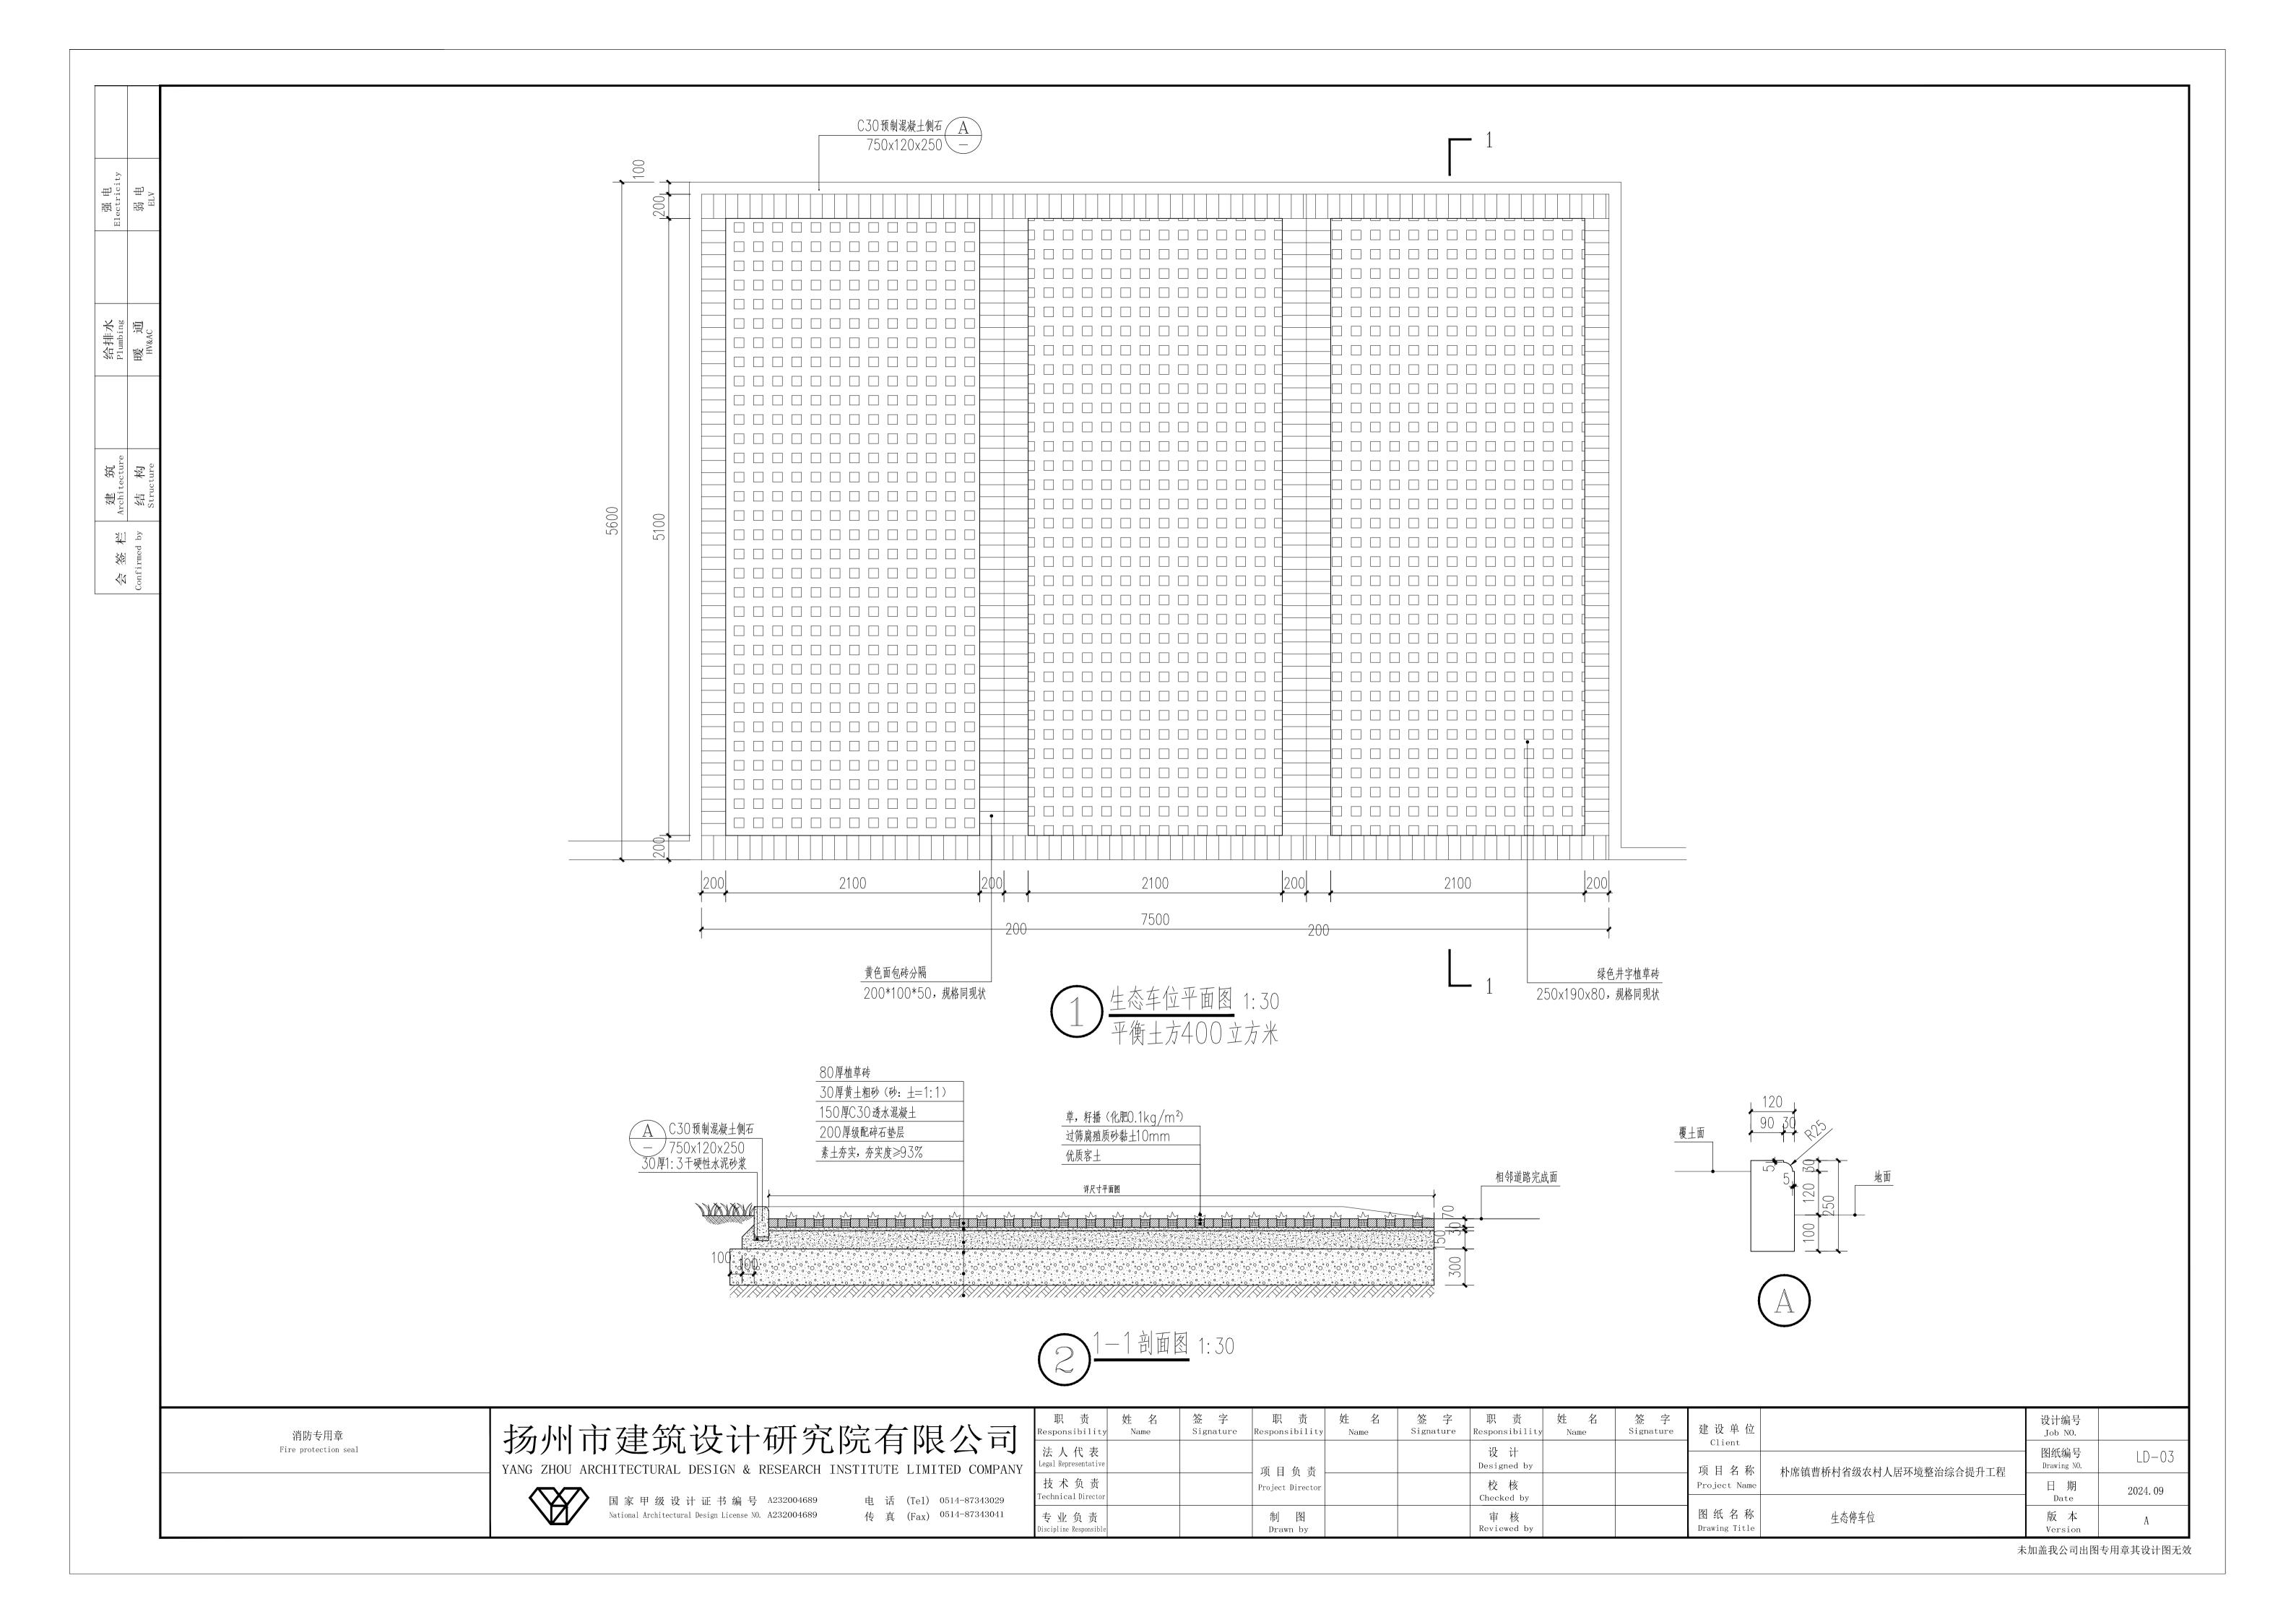

强电 Electricity	弱 电 ELV	
给排水 Plumbing	暖 HV&AC	
建 筑 Architecture	结构 Structure	
签 栏	irmed by	

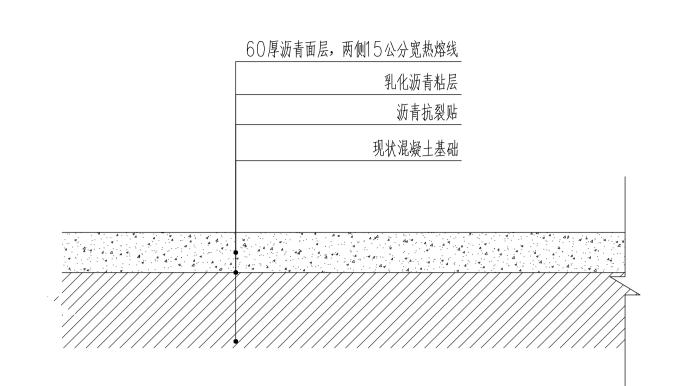



7. 付完1. 白改黑总面积约为6750平方米, 抗裂贴总长度为1600米2. 现场道路破损处, 清理后采用C25混凝土填充修复。面积约为2000平方米以实际修复面积为准



垃圾分类回收意向图成品采购









墙绘意向图 专业厂家二次深化设计

消防专用章 Fire protection seal 扬州市建筑设计研究院有限公司 YANG ZHOU ARCHITECTURAL DESIGN & RESEARCH INSTITUTE LIMITED COMPANY



国家甲级设计证书编号 A2320046 National Architectural Design License NO. A2320046 电话(Tel)0514-87343029 传真(Fax)0514-87343041


	职 责 Responsibility	姓 Name	签 字 Signature	职 责 Responsibility	姓 名 Name	签 字 Signature	职 责 Responsibility	姓 名 Name	签 字 Signature	建设单位
	法人代表 Legal Representative		Signature		Name	SISHAUGIC	设计	Ivanie	516114141	Client
7	技术负责 Technical Director			项目负责 Project Director			Designed by 校核 Checked by			项目名称 Project Name
	专业负责 Discipline Responsible			制 图 Drawn by			审核 Reviewed by			图纸名称 Drawing Title


字 mature	建设单位 Client		设计编 Job N
	项目名称 Project Name	朴席镇曹桥村省级农村人居环境整治综合提升工程	图纸编 Drawing 日 基
	图纸名称 Drawing Title	道路白改黑 彩绘意向图	版 版 Versi


未加盖我公司出图专用章其设计图无效

LD-04

2024. 09

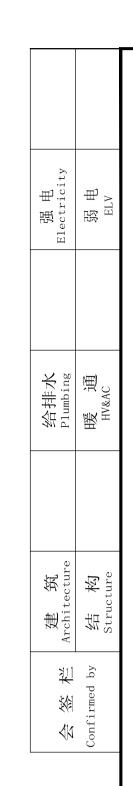

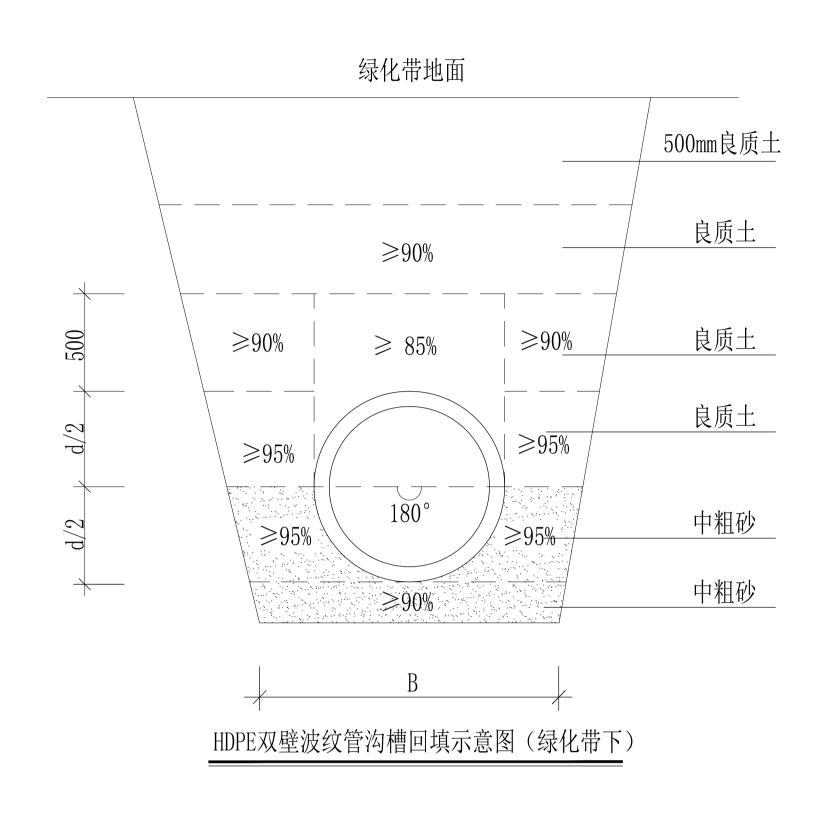

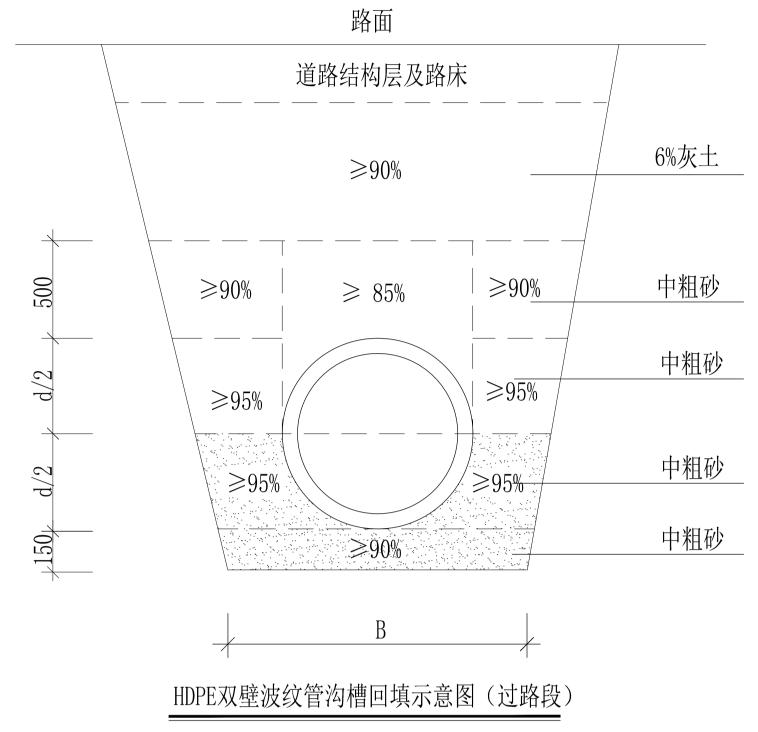

说明: 管道铺设道路开挖,原状路面建设标准高时, 按照原状路面恢复。

序号	名称	材料	规格	单位	数量	图集号	备 注
1	雨水管	PE实壁管	DN400	米	38		开挖施工
2							
3							
4							
5							

## 说明:

- 1、材料表中管长是平面直线管长。
- 2、各管段长度计算以检查井中心为起终点,未扣除井内管长。
- 3、本工程量仅供参考,最终以现场实际为准。

消防专用章	扬州市建筑设计研究院有限公司	职责姓名 签字 Responsibility Name Signature	职责姓名 签字职责 Responsibility Name Signature Responsibility	姓名 签字 Name Signature 建设单化	Ž	设计编号 Job NO.	
Fire protection seal	YANG ZHOU ARCHITECTURAL DESIGN & RESEARCH INSTITUTE LIMITED COMPANY	法人代表 Legal Representative	设计 项目负责	Client		图纸编号 LD-04	14
	国家甲级设计证书编号 A232004689 电话 (Tel) 0514-87343029	技术负责 Technical Director	Project Director 校核 Checked by	Project Na	中 有种联首例和自纵体的人内外绕置相纵可处力工性 ee	日期 Date 2024.09	
	National Architectural Design License NO. A232004689 传真 (Fax) 0514-87343041	专业负责 Discipline Responsible	制 图 审 核 Drawn by Reviewed by	图 纸 名 和 Drawing Titl	道路白改黑 彩绘意向图	版本 Version	

	图 纸 目 录		
序号	图名	图号	图幅
1	图纸目录 设计说明 主材料表 施工大样图	电总施01	A1
2	室外照明平面图	电总施02	A1

### 室外照明设计说明

#### 一、工程概况

本工程为 曹桥和美-室外照明工程。

### 二、设计依据

1. 《供配电系统设计规范》 (GB50052-2009)
2. 《低压配电设计规范》 (GB50054-2011)
3. 《电力工程电缆设计标准》 (GB50217-2018)
4. 《城市道路照明设计标准》 (CJJ45-2015)
5. 《城市道路照明工程施工及验收规程》 (CJJ89-2012)
6. 《系统接地的形式及安全技术要求》 (GB14050-2008)

7. 《城市夜景照明设计规范》 (JGJ/T163-2008) 8. 甲方提供的室外总平面图及我公司景观设计图

三、设计范围

## 室外照明 四、室外照明

1. 照明光源采用光色好、光效高、寿命长的光源。光源及镇流器的性能指标应符合国家现行有关能效标准规定的节能评价值要求,灯具制造均应满足相关国家灯具标准。补偿后功率因数CosΦ≥0.9,泛光灯灯具效率≥65%,其余灯具效率≥70%。

2. 灯杆、灯具型式由甲方自选,灯位详见室外照明总平面图,基座尺寸及做法均由灯具厂家提供。图中所设计灯具安装做法可参考图集《特殊灯具安装》(03 D 702-3)或《建

#### 筑安装工程施工图集3电气工程》内各相关灯具。 五、照明配电及线路敷设

1. 照明配电各个回路采用三相五线,设有短路保护、过负荷保护与接地故障漏电保护,

漏电保护开关均瞬时动作;

2. 照明配电线路采用YJV型电缆穿PE管(白色尼龙管)埋地敷设,埋设深度不低于0.5米(过路处穿热镀锌钢管,深度不小于0.7米),电缆敷设应留有一定裕量,电缆保护管内应无积水。每个庭院灯处设电缆手孔井,直线段距离超过50米需设电缆手孔井,电缆手孔井作法详见大样图。

#### 六、接地保护

接地型式采用TN-S系统,所有金属构件和外壳均应与PE线可靠连接并妥善接地,在单套庭院灯设置熔丝保护(由厂家配套),每盏庭院灯处做等电位联结(打5\*50\*50\*2500热镀锌角钢一根),具体做法详14D504。

### 七、照明控制

1. 电源由业主自行引接,

室外照明的控制采用定时自动和手动相结合的方式。

### 八、其它


1. 所有灯杆实际安装位置可根据现场情况做适当调整。

2. 本设计灯型由业主确定,要求选用高效节能型光源及光效高的灯具。

3. 电缆接头需采用防水接头。

4. 图中未尽事宜按有关规范、规程及标准执行。

5. 在施工过程中,如有异常情况,与设计人员联系,共同协商解决。

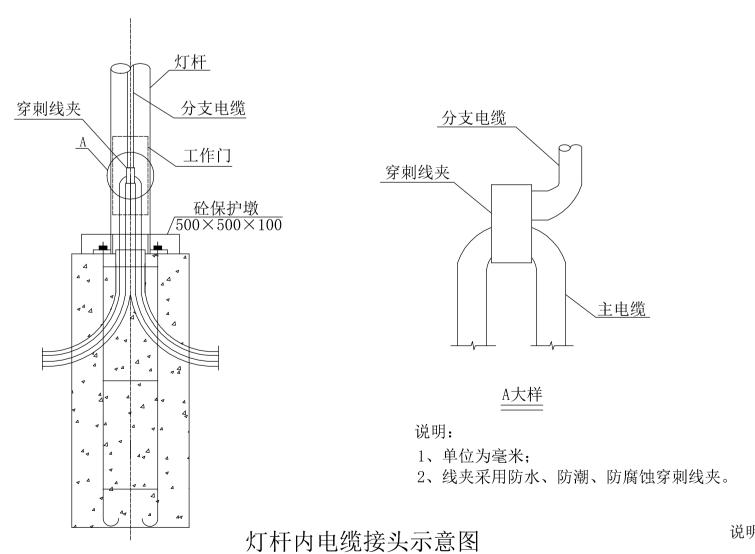


主要设备材料表


| F号图例 | 名称 | 单位 数量 | 备注
1 ⊗	庭院灯	盏	63	50W, LED, 含基础, H=3.5m
2 ⊕	草坪灯	盏	5	15W, LED
3 □	小手孔井	个 按实计算可根据实际情况适当增减		
4	SWAL	照明配电箱	台	2

注: 1. 室外照明器具防护等级为IP65。

2. 庭院灯的安装方式参考相关图集,并与设计院确认方可施工。3. 灯杆、灯具型式由甲方自选,基座尺寸及做法均由灯具厂家提供。


4. 景观灯的安装方式可以根据现场实际情况做调整。

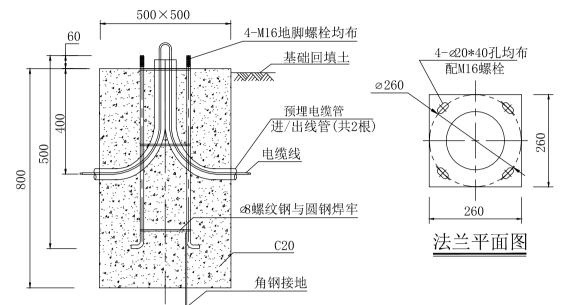


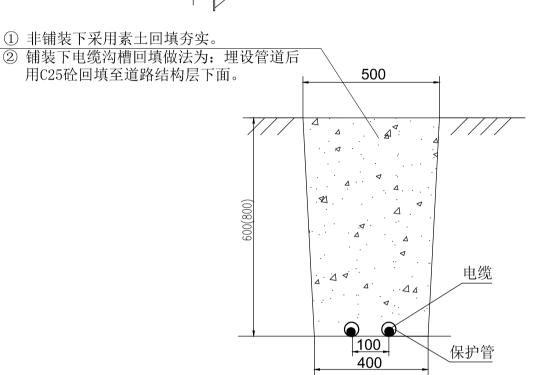



### 照明电缆沟断面图 (一至二根)


注: 绿化和人行道下沟槽深度为600mm, 车行道下沟槽的深度为800mm。

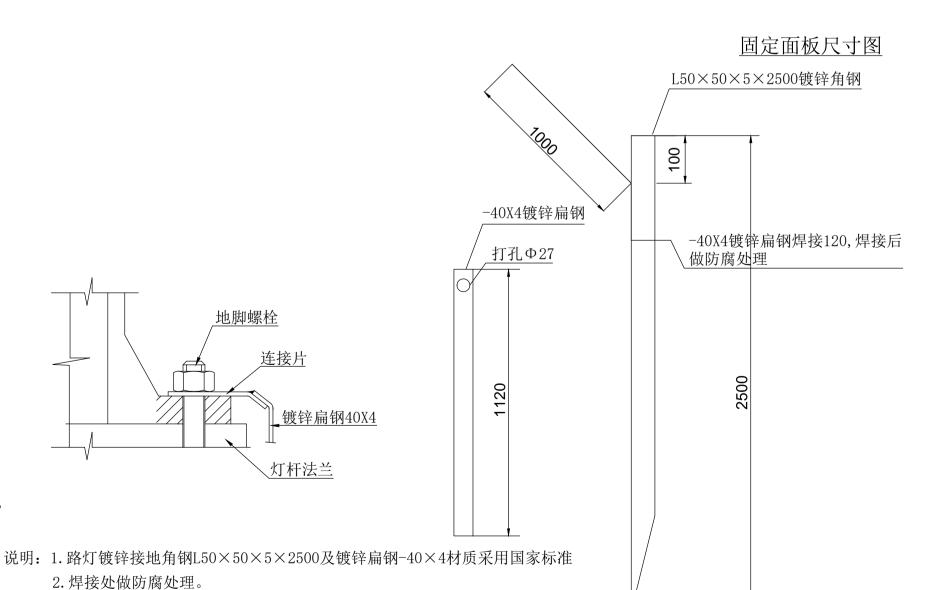


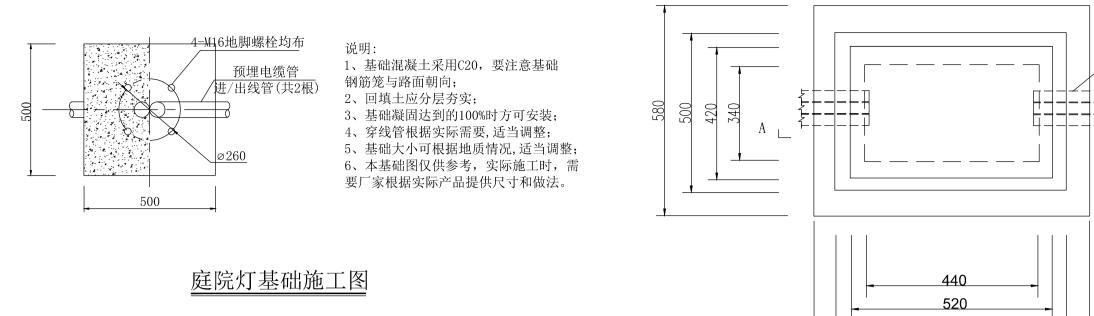

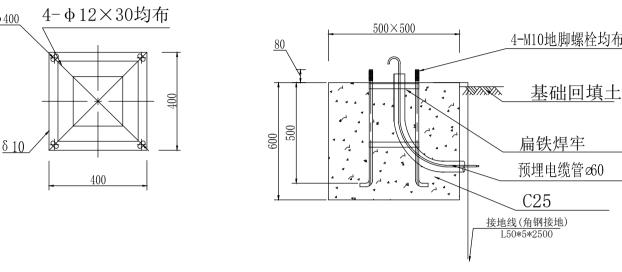

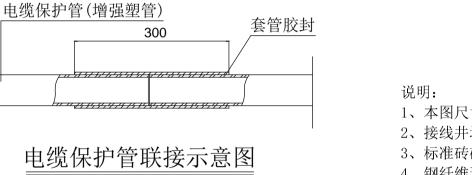

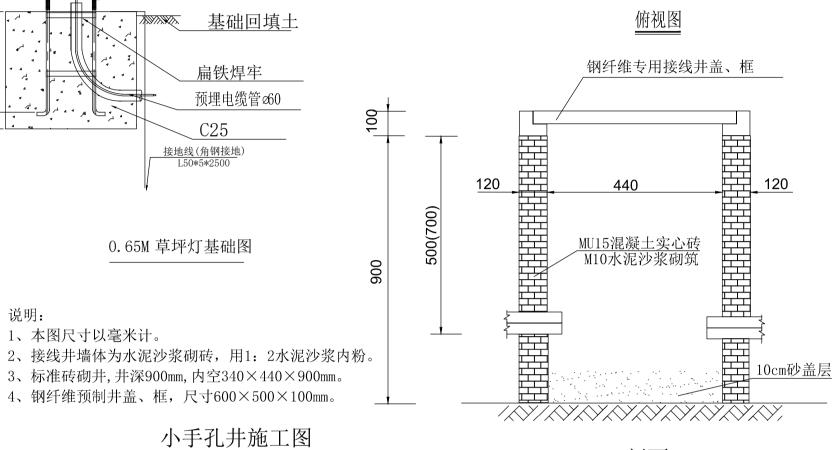

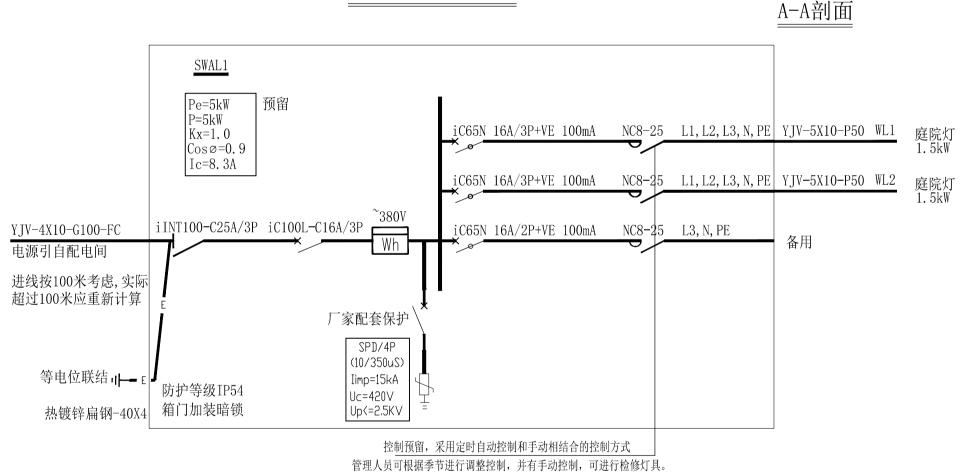

SWAL1箱照明配电系统图 Pe=5kW P=5kW iC65N 16A/2P+VE 100mA NC8-25 L1, N, PE  $K_{x}=1.0$  $\cos \emptyset = 0.9$ Ic=8.3A iC65N 16A/2P+VE 100mA NC8-25 L2, N, PE iINT100-C25A/3P iC100L-C16A/3P ~380V Y.JV-4X6-G100-FC iC65N 16A/2P+VE 100mA NC8-25 L3, N, PE 进线按100米考虑,实际 超过100米应重新计算 厂家配套保护 SPD/4P (10/350uS) 等电位联结 川— Е Iimp=15kA 防护等级IP54 Uc=420V 热镀锌扁钢-40X4 箱门加装暗锁 Up<=2.5KV 控制预留,采用定时自动控制和手动相结合的控制方式

	会 签 Con	firmed by	消防专用章	注 Seal	
建筑 Architecture		结构 Structure	Fire protection seal	册 #	
给排水 Plumbing		强电 Electricity		用 tered	
暖 通 HV&AC		弱 电 ELV		章 Regis	

扬州市建筑设计研究院有限公司 YANG ZHOU ARCHITECTURAL DESIGN & RESEARCH INSTITUTE LIMITED COMPANY 国家甲级设计证书编号 A232004689 电话 (Tel) 0514-87343029

National Architectural Design License No. A232004689 传真 (Fax) 0514-87343041

职 Responsi	责 bility	姓 名 Name	签 字 Signature	职 责 Responsibility	姓 名 Name	签 字 Signature	职 责 Responsibility	姓名 Name	签字 Signature	建设单位		设计编号 Job NO.	
法人们 Legal repres				- 项目负责			设 计 Designed by			Client 项目名称	 	图纸编号 Sheet NO.	电总施01
技术 1 Technical				Project Director			校 核 Checked by			Project Name		日期 Date	2024. 09
专业分 Discipline re				制 图 Drawn by			审核 Reviewed by			图纸名称 Sheet Title		版 本 Version	A

SWAL2箱照明配电系统图

地下配线管

